


平成20年度 地域介護・福祉空間整備事業 三日町上町地区高齢者支えあい拠点建設工事

[illegible]

特 記 事 項	工 事 名 称	DRAWING TITLE	SCALE	DATE	検 図	製 図	 株 式 会 社 泉 設 計 事 務 所	一級建築士事務所登録(上伊)E第82081号 一級建築士登録 第204029号 管理建築士 有賀 修司 長野県上伊那郡南箕輪村5925-1 TEL 0265(72)7367 FAX 0265(72)7369	管理 番 号
	平成20年度 地域介護・福祉空間整備事業 三日町上町地区高齢者支えあい拠点建設工事	表紙・図面目録	no scale ※A3は50%縮小	2008. 09. 25					SHEET NO D ——— 001

[illegible]

b コストオンとなる工事（工事の種類と発注区分）
☐ 無 ☒ 有（ ）

c 本工期間内に行われる別途工事の種類
☐ 無 ☒ 有（ 備品工事 ）

5. 見積項目および工事範囲

見積項目および工事範囲は下記の○印による。

見 積 項 目	工事範圍	見 積 項 目	工事範圍
---------	------	---------	------

見積区分	工事項目	本工事	別途工事	見積区分	工事項目	本工事	別途工事
建築	仮設	○		空調設備	熱源機器設備		
	土工	○			空気調和設備 (機器、ダクト、配管他)	○	
	地業	○			換気設備 (機器、ダクト他)	○	
	躯体	○			排煙設備 (機器、ダクト他)		
	外装	○			自動制御設備		
	内装	○					
外構	舗装	○		衛生設備	衛生器具設備	○	
	排水	○			給水設備	○	
	植栽	○			排水設備	○	
	門・柵				給湯設備	○	
	付属建屋				ガス設備		
	駐車場関連	○			消火設備		
					厨房機器設備		
電気設備	受変電設備	○		昇降機設備	し尿浄化槽設備		
	自家発電設備				散水設備		
	無停電電源設備				さく井設備		
	中央監視設備						
	接地工事	○					
	幹線設備	○					
	動力設備	○			エレベーター設備		
	照明・コンセント設備	○			エスカレーター設備		
	航空機障害灯設備				ダムウエータ設備		
	パナヘルピーティング設備				カーリフト設備		
	電話設備	○		特殊設備	機械式駐車設備		
	構内情報通信網設備				⇒ドラ設備		
	放送設備				搬送設備		
	映像・音響設備	○			ゴミ処理設備		
	出退情報表示設備						
	電気時計設備			敷地造成	敷地造成		
	インターホン設備	○			整地		
	T.V・ラジオ	○					
	共同受信設備						
	監視カメラ設備						

機械警備設備			解体・撤去	解体・撤去		
入退館管理設備				埋設物撤去		
駐車場管理設備				工作物撤去		
自動火災報知設備	○					
避難設備						

6. 工事区分表

設計図によるほか、下記の○印および●印を工事区分（見積区分）とする。疑義を生じた場合は質問回答より確認すること。

	工 事 項 目	建 築	(昇 降 機)	電 気	機 械	(電 機 工)		別 途	備 考
1	共通事項								
1	工事上の各種申請届出費用	○		○	○				関連工事別
2	工事用電力・上下水道引込工事	○							
3	工事用電力・上下水道料金 (引込負担金・基本料金含む)	○		○	○				使用工事別
4	本設電力引込工事			○					引込負担金は別
5	本設上水引込工事				○				引込負担金は別
6	本設下水引込工事				○				引込負担金は別
7	本設ガス引込工事								引込負担金は別
8	本設受電後引渡しまでの電力基本料金	○		○	-				試算転用も含む
9	本設後引渡しまでの上水基本料金	○		○	-				試算転用も含む
10	本設後引渡しまでの下水基本料金	○		○	-				試算転用も含む
11	本設後引渡しまでのガス基本料金	-		-	-				試算転用も含む
12	本設受電後引渡しまでの電力・上下水道・ガス 使用料金	○		○	-				関連工事別 試算転用も含む
13	電話本設引込工事			○					引込負担金は別
14	既存上下水道・ガスパの撤去・同手焼き				-				
15	工事施工に関する電気管轄調査	-		-					
16	工事施工に関する電気管轄対策工事	-		-					

[illegible]

3	躯体貫通					
1	地中梁の連通管・通気管・大通路・補強	-				
2	S・S・R・C連通鋼管スリーブ・補強	-				
3	R・C連通貫通スリーブ	-	-	-	-	関連工事別
4	同上補強（100mmφを超えるもの）	-				
5	床・壁の貫通スリーブ・箱入れ	○	○	○		関連工事別
6	同上補強（長辺150mm角を超えるもの）	○	○	○		
7	各種貫通穴（各1箇所）の穴めぐり・補修	○	○	○		関連工事別

4	躯体以外の開口・貫通						
1	(工場製作間仕切壁) 開口・取付枠・補強						
2	(現場製作間仕切壁) 開口・取付枠・補強	○	○	○			関連工事別
3	間仕切壁開口部の穴め・補修	○	○	○			関連工事別
4	天井付各種器具の開口・取付枠・補強	○					
5	壁、床の直付各種器具取付枠・補強	○	○	○			関連工事別
6	ブロック・れんがの設備機器取付用開口・取付枠・補強	○					
7	A L Cパネル・押出成型セメント板・P Cパネルの壁開口・補強	○					

5	点検口・ガラリ						
1	外壁付ガラリ	○		○			
2	同上接続用アンダー・防鳥ネット						
3	レターンガラリ	○		○			図示による
4	ドアガラリ	○					
5	点検口（天井・床）	○					

6	排水工事						
1	屋内・敷地内雨水排水工事	○	・				
2	敷地内汚水排水工事	・	○				図示による
3	屋内汚水排水工事		○				
4	敷地外本管への接続						最終会所ますし
5	RC造オイル・ダクトストラップ一式						
6	オイル・ダクトストラップ（假製品）						図示による

7	便所・浴室・湯沸し室など					
	浴槽・ユニットバス・ユニットトイレ					
+	・ユニットシャワー・洗濯機パン シャワーカーテン					付属品一式含む

2	同上ダクト工事	・			
3	同上一次側電気配管配線	・			
4	同上給排水管接続	・			
5	流し台・吊戸棚・フード・洗面化粧台	・	○		ライニングのみ建築
6	同上給排水管接続		○		
7	フードへのダクト接続		○		
8	陶製流し		○		450x600以下予算
9	電気湯沸し器（配管接続とも）		・		
10	同上一次側電気配管配線		○		
11	大型化粧鏡	・			
12	車椅子便所の鏡・手摺	・	○		

	工 事 項 目	建 築 (昇降機)	電 気	機 械 (エレベーター)	別 途	備 考
8	ビット・マンホール・各種槽など					
1	電気室・発電機室・機械室	・				
2	・厨房のビット・ふた					
3	湧水・汚水ビット・RC造各種水槽	・				
4	同上防水・マンホール・タラップ一式					
5	液面電極棒取付座		・	・		関連工事別
6	各種満減水警報・液面電極棒取付け		・	・		
7	同上電気配管配線		・	・		
8	同上オーバーフロー・通気管取付け					
9	埋設オイルタンク・トレンチの躯体・防水	・				砂詰めとも
10	同上用本体注油口・他付属品一式		・	・		関連工事別
11	屋内マンホールの躯体・鉄筋ふた・化粧ふた					
12	屋内マンホールの躯体・鉄筋ふた	・	・	・		関連工事別
13	屋内マンホールの躯体・化粧ふた	・		・		図示による
14	トレンチの躯体・排水溝・仕上げ	・				
15	同上設備配管類の架台		・	・		関連工事別
9	設備関連工事など					
1	電動機・同居付			○		関連工事別
2	一般制御盤・電動機端子までの電気配管配線		○	○		
3	機器付属制御盤・二次側電気配管配線		○	○		関連工事別
4	各種機器の接地工事（冷凍機・ボイラー・パッケージ・ポンプユニット含む）		○			
5	冷凍機・ボイラー・パッケージなどの遠隔操作 用・故障警報用リレー端子の取付け			・		関連工事別
6	同上より監視盤までの電気配管配線		・	・		
7	空調用自動制御器・自動断電機・同取付調整					
8	同上間の電気配管配線					
9	空調用自動制御盤への電源送り		・	・		
10	同上より中央監視盤までの電気配管配線（含、 親局・子局伝送装置）		・	・		
11	ガス漏れ警報器・受信盤・同電気配管配線		○			
12	ガス緊急遮断弁			・		
13	同上用受信盤・電気配管配線		・	・		
14	機械警備用センサー・同配線				・	
15	同上用配管					
16	機械警備監視盤				・	
17	センサー・取付用表箱（扉・枠とも）	・	・	・		
18	床置型ファンコイルユニット・ラジエーター本体					
19	同上用化粧カバー・吹出し口・スイッチふた	・				図示による
20	電話用配管・端子盤		○			
21	同上配線・端子		○		・	
22	MDF・PBX・電話機			・		
23	ウェザーカバー・ベントキャップ	・		○		図示による

10	防災消火設備など							
1	消火器ボックス					×		
2	同上起動用押しボタン・表示灯・電話					×		
3	消火ポンプ・消火警（起動用シーとも）							
4	同上制御盤までの一次配管直線							
5	同上以降の二次配管直線直線							
6	二酸化炭素消火用機器・同取付け							
7	同上用制御盤・電気配管直線					×		
8	同上用制御盤への電源送り							
9	同上より火災受信盤・制御盤までの電気配管直線					×		
10	スプラインター・泡消火起動用圧カスイッチ							
11	同上制御盤（ポンプユニット）							
12	同上用電源工事					×		
13	給気タンク・同開放装置							
14	同上用化糖ガリ					×		
15	給気タンク・排煙口連動装置					×		
16	防災監視盤までの配管直線							
17	排煙窓自動開放装置リミットスイッチ					×		
18	同上より防災監視盤までの配管直線直線							


1	防火戸など							
1	防火戸、防火シャッター・防火防災シャッター (可動式防火垂れ幕・建具・附属金物・自動閉鎖 (開放)装置・作動確認スイッチ・操作スイッチ 同上連動制御盤・電源・予備電源・煙感知器							
2	上記機器間防火壁までの電気配管経路							
3	シャッター操作ボタン・マグネットスイッチ間の 二次閉路管配線経路							
4	防火扉面・地盤下面貫通配管							防火扉下型

[illegible]

	工 事 項 目	建 築 (昇降機)	電 気	機 械 (エレベーター)	別 途	備 考
＝13	昇降機設備					
1	昇降路、機械室の築造	・				
2	機械室の床開口・補強	・				
3	機械室の床配線ビッド・ふた	・				
4	機械室の上げ床コンクリート打設・仕上げ	・				
5	巻揚機用車のチェッカープレート敷	・				
6	昇降路内ビッド防水・集水ます・点検用タラップ	・				
7	各階出入口穴あけ・同補強	・				
8	出入口三方枠取付用下地鉄骨設置	・				S造の場合
9	出入り口扉・三方枠	・				
10	三方枠取付・枠廻り埋戻し・同補強	・				
11	軌条・中間ビーム・ブラケット他 昇降路内の鋼製部材一式	・				
12	機械室天井フック取付	・				
13	ホール押しボタン・インジケーター 鋼索などのコンクリート穴あけ	・				
14	昇降路、ビッド内保守用コンセント		・			
15	機械室電源盤への一次側電気工事		・			
16	機械室電源盤・以降の二次側電気工事	・				
17	昇降かご内スピーカー ・インターホン用配管 (機械室・昇降路内)	・				
18	同上用配管 (上記以外)		・			
19	同上用配線	・				
20	運行監視盤・同配線	・				
21	同上用配管 (機械室・昇降路内)	・				
22	同上用配管 (上記以外)		・			
23	機械室令房設備	・				
24	機械室換気設備		・			
25	昇降機工事着手前の昇降路、機械室の清掃	・				
26	昇降機工事着手後の昇降路、機械室の清掃	・				

[illegible][illegible][illegible]

17	その他								
1	避雷設備・同接地工事								
2	植栽工事			○					
3	同上散水設備								
4	サイン			○					
5	ブラインド ＝ロールスクリーン＝			○				・	
6	ブラインドボックス・カーテンボックス								
7	カーテン・カーテンレール ＝シェード＝			○				・	
8	消火器			○			・	・	
9	同上設置用ボックス								

特記事項	工事名称 平成20年度 地域介護・福祉空間整備事業 三日町上町地区高齢者支えあい拠点建設工事	DRAWING TITLE 特記仕様書(1)	SCALE no scale ※A3(1+50倍縮小)	DATE 2008.09.26	検 図	製 図	 株式 会社 泉設計事務所	一級建築士事務所登録(上伊)E第82081号 一級建築士登録 第204029号 管理建築士 有賀 修司 長野県上伊那郡南箕輪村5925-1 TEL.0935(72)3263 FAX.0935(72)3260	管理番号
								SHEET NO D — 002	

7. 見積要領書

1. 見積用設計図書

a 質問回答書(下記に対するもの)

b 見積要領書(現場説明書・追加変更指示書含む)

c 特記仕様書

d 図面

e 公共建築工事標準仕様書(最新版H19年版)

f その他(監理指針(国交省大臣官房官庁営繕部監修))

2. 工事請負契約の条件

a 契約は下記の約款による。

※民間(旧四会)連合協定工事請負契約約款

○その他の約款(発注者の指示による)

b 特特種などの取扱い

1) 特許権、実用新案権、意匠権、商標権など日本国の法令に基づく第三者の権利の対象となっている工事材料、建築設備の機器、施工方法などを使用するときは、請負者の責任において必要な手続きを行い、費用を負担する。

2) 施工図などの著作権に係る本建築物に限る使用権は、発注者に移譲する。

c 部分使用、部分引渡

1) 契約者および設計図書により部分使用、部分引渡の指定がある場合、法令にものとつて必要となる手続きについて発注者に協力する。

d 軽微な変更

1) 現場の収まり、取合いなどの関係で、材料の寸法、使用、工法、取付け位置または取付け方法を多少変更し、または取付け数量を多少増減するなどの軽微な変更は監理者の指示により行う。この場合の請負代金の増減はしない。

e 設計変更

1) 部分的な変更または一部の追加工事などに関して請負代金額が増減が生じた場合には、請負者は施工に先立ち、そのつど工事費の増減を清算した内訳明細書を監理者に提出して、書類によって承認を受けた後に施工する。これらの場合の工事単価は、原則として請負代金内訳書の単価による。

f 工事範囲および工事費に含まれる費用

本工事に必要な下記の工事および費用は本工事に含まれる。

1) 施工、材料および製品の試験、見本等の作成、検査に要する費用。

2) 工事施工に必要な敷地周辺の障害となるものの移設と復旧。

3) 工事期間中の官公署への必要な届出、手続き、検査などの費用。

4) 工事用機器、材料などの取入れに必要な搬入料および通路の設置とそれらに伴う補強、および後方付け。

g 工事費に含まれない費用

次に示す費用は発注者の負担とする。

1) 予測しなかった大規模の地下埋設物および障害物の撤去費用。

2) 敷地外の電力、ガス、上下水道の引き込み負担金。

3) 工事目的物に含まれる諸費用(電気、ガス、上下水道、DHC等)の基本料金。

4) 近隣との紛争解決に要する費用。ただし、工事施工に起因するものは請負者の負担とする。

5) 工事施工上の問題以外のTV電波障害の調査および対策に対する費用。

6) 地籍察以外の式典費。ただし、式場の設営に請負者は協力する。

h 第三者、近隣住民への対策

1) 請負者は、危殆防止対策、騒音・振動対策、工事用車両による交通障害対策、塵埃・錆対策など工事の進行によって発生が予想される障害に対しては、事前に万全の工事計画を定めて実行し、その費用を負担する。

2) これらの計画に際しては、事前に近隣住民の十分な了解を得ることによって、工事の進捗に差支えないよう責任を持って処置する。必要な場合は近隣住民と工事協定書を取り交わす。

3. 特別な材料・機器などの工法

a 公共建築工事標準仕様書に記載されていない特別な材料・機器などの工法は、当該製造者の指定工法による。

4. 建築材料など

a 本工事に使用する建築材料などは、設計図書に規定するもの、またはこれらと同等のものとす。同等のものとすることは監理者の承認を受ける。

5. 参考図の取扱い

a 設計図書に添付した参考図は品質特性、形状、工法などを参考として記載したものであり、その材料、形状、工法などについての特定の製造者を示すものではない。

8. 管理運営の進め方

a 設計図書の要点や監理方針などについて、施工に先立ち設計監理者から施工者にその内容について説明を行う。施工者はそれを正しく理解し、的確に工事を完成させる。

b 適用するツールは○印のものによる。

・設計説明書

・設計品質伝達書

・監理方針書

()

9 防水の保証期間

防水工事およびシーリング工事は専門事業者による責任施工とし、保証に関する資料を監理者に提出する。また保証期間は下記による。建物引渡し時に発注者に施工業者と連名の上、防水保証書を提出する。

防水種別	保証期間	備考
・アスファルト防水	※10年	・
・改質アスファルトシート防水	※10年	・
・FRP防水(ガラス繊維混入)	※10年	・
・ウレタン塗膜+弾性FRP複合防水	※10年	・
・合成高分子ルーフィングシート防水	※10年	・
・塗膜防水	※7年	・10年
・ステンレス防水	※15年	・
・セメント系塗布防水	※5年	・
・モルタル防水	※5年	・
○シーリング材	※5年	・7年

① 一般共通事項

① 適用範囲

② 用語の定義

③ 官公署その他への届出手続きおよび検査

④ 関連別途工事への協力と調整

⑤ 疑義に対する協議等

⑥ 発生材の処理等

⑦ 施工図等

⑧ 工事の記録

⑨ 工事関係提出図書

(1.1.1)

本特記仕様書は図面および国土交通大臣官房官庁営繕部監修「公共建築工事標準仕様書」(以下「標準仕様書」という。))に優先する。また、「標準仕様書」1章の一般共通事項は総て本特記仕様書を適用するほか、監理者の指示による。

(1.1.2)

a 監理者

1) 工事請負契約書および工事請負契約書による監理者およびその代理者をいう。

2) 「標準仕様書」で規定している「監督職員」は「監理者」と読み替える。

b 「標準仕様書」の「承諾」の用語を「承認」と読み替える。

(1.1.3)

a 関係官公署その他の関係機関への必要な届出手続き等の種別、手順、時期等を一覧表にてあらかじめ監理者に提出する。

b 関係官公署その他の関係機関の立会い検査を必要とするものは、監理者と打ち合わせのうえ検査を受け、その結果を監理者に報告する。

c bの検査の結果、不合格の箇所がある場合はすみやかに補正し、必要な手続きを行い、その結果を監理者に報告する。

(1.1.7)

a 工事を完成させるために密接に関連する別途工事については、請負者は別途工事の施工に協力するとともに、円滑な工事進捗が行われるよう調整する。

b 別途工事との調整に当たって、監理者より指示のある場合はこれに従う。

(1.1.8)

a 設計図書に対する疑義は、工事請負契約前に質問回答書をもって確かめておかなばならない。工事請負契約後に発見されたものは、すみやかに監理者に報告しその指示を受ける。この場合、原則として請負代金額の増額はしない。

b 請負代金内訳書に誤謬あるいは脱漏があることを発見した場合は、監理者と協議する。

(1.3.8)

a 発生材の処理

特別管理産業廃棄物

○無

・有()

引渡しを要するもの

()

汚染土壌

○無

・有()

再利用を図る発生材

・

・

再資源化を図る発生材・コンクリート

・コンクリート及鉄から成る建設資材

・木材(本地域を除く)・アスファルトコンクリート

b セメント・コンクリート廃材等への再生可能なものは、原則としてすべて再生プラントへ搬入等を行い再資源化を図る。

c 建設副産物の処理の方法・処分場所の選定には十分配慮し、関係法規等を遵守し適切な処分を行い監理者に報告する。また、環境破壊、周辺からの苦情、事故等が発生しないよう十分注意する。

(1.2.3)

a 総合図

1) 各工事の施工に先立ち、各施工図の基準図となる総合図を作成する。

2) 総合図は施工図作成に先立ち、建築・設備・その他、別途発注工事請負者の情報をすべて盛り込み、それらの接点の細部調整を行うためのもとする。

3) 監理者の指示により、建築工事請負者が元図(平面図、展開図、天井伏図等)を作成する。設備その他の関連工事各施工者は、協力して各工事の機器類等を元図に記載し、相互調整を行う。

b 模型、型板、見本など

1) 工事を完成させるために必要な軽微な模型、型板、見本などは、施工に先立ち、監理者の指示により製作して、承認を受ける。

2) 承認を受けた見本は、使用箇所、承認日時を付けて整理し、完成引渡し時まで保管する。

(1.2.4)

a 工事報告書の提出

1) 請負者は工事の進捗、現場打合せ事項、指示事項、現場行事、材料の搬入などの状況を示す報告および出来高対照表、施工状況図等を記載した工事報告書を月1回提出する。工事報告書には工事写真(定点撮影含む)を添付する。

2) 工事日報を提出する場合は監理者の指示による。

b 請負者は、工事施工の一工程を完了した場合は、その施工が設計図書および施工図に適合することを検査または確認して、監理者に報告する。

a 工事の着手・施工・完成に当たり、必要な書類を遅滞なく作成し、監理者に提出する。

b 提出する書類の種別・内容は下表の○印による。提出部数は(2)部(発注者・監理者用)とする。

提出書類	種別	内容
工事着手時	○工事請負契約書	写し
	○横書保険証書	写し
	○工事着手届	
	○主任技術者および現場代理人届	
	○工事現場編成届	経歴書を添付
	○実施工程表	
	○施工計画書	
工事期間中	○仮設計図面	
	○総合出来高予定表	
	○総合図・施工図作成工程表	
	○着工現場写真	日付入り写真、内容は監理者の指示による
	・	
	○専門業者一覧表	
	○機器・材料製造者一覧表	
工事期間中	○工事報告書	施工記録・工事進捗度などを含む○月報・週報
	○工事記録写真	日付入り写真、内容は監理者の指示による
	○施工計画書・施工要領書	各工事着手前に提出
	○施工図・機器製作図	監理承認を得てから施工のこと
	○試験・検査報告書	
	・	
	・	

⑪ 施工管理技術者

⑪ 電気保安技術者

⑫ 施工条件

⑬ 安全対策

14 環境対策

15 工事現場のイメージアップ

⑬ 建築材料等

⑰ 材料の検査に伴う試験

⑱ 技能士

○現場打合せ記録

○申請・届出書類一覧表

○出来高調書・請求書

・

・

○引渡図面明細書

○自主検査報告書

○官公署届出書

○工事完成届

○竣工引渡書および受領書

○建物保守管理計画書(案)

○鍵、備品、予備品明細書および受領書

○完成図(竣工図)

○完成写真(竣工写真)

○施工図・機器製作図

○工事関係業者リスト

○防水10年保証書

○1年点検リスト

提出先・申請者・提出時期を記入

検査済証を添付

機器取扱説明書、建物維持管理書など

26頁参照

27頁参照

図面の範囲は監理者の指示による

社名・担当者名・連絡先などを記入

連名にて竣工時に提出

検査予定年月日、検査項目

(1.3.2)

a 工事請負契約書に定める現場代理人は、下記の○印の資格を適用する。

資格	建築	電気	空調	衛生	昇降機
1級建築士	・				
一級施工管理技士(各専門部門に適用)	○	○	○	○	
電気主任技術者		○			・
建築設備士(建築設備技術者協会)		○	○	○	・
設備士(空調衛生工学会)			○	○	
技術士(各専門分野に適用)	・	・	・	・	・

○印が複数ある場合は、そのいずれかの資格を適用する

b 現場代理人および管理技術者または主任技術者は本工事に専任とし、原則として現場に常駐するものとする。非常駐とする場合は監理者の承認を受ける。

※適用する

・適用しない

(1.3.3)

施工時期・時間の制限

※指定しない

・

(1.3.5)

部位別施工順序

※指定しない

・図示による

工事用車両の駐車場所

・有(図示)

・無

資機材置場所

・有(図示)

・無

関係機関等との協議の未成立事項

・有(内容:

・無

関係機関等との協議結果・特定条件の付加

・有(内容:

・無

安全訓練等の実施

※実施する

・実施しない

(1.3.7)

工事着手後、原則として作業員全員参加により、月当たり半日以上の時間を割り当て安全訓練等を実施する。

・ISO14001対象工事

施工計画書中の環境対策の項目に環境配慮計画書を記載し、現場においては特に環境に配慮する。

※対象外工事

・行方(内容:

)

・行わない

(1.3.7)

※本工事に使用する材料は、アスベストを含有しないものとする。

(1.4.1)

※本工事に使用する材料等のうち、特定のものが特記された場合は、設計図書に規定するもの又は、これらと同等のものとする。ただし、同等のものとする場合は、監督職員の承諾を受ける。

※本工事に使用する材料は、揮発性有機化合物等(WOC、VOC等)の放散しないもの又は放散量の少ないものの使用に努める。

※ホルムアルデヒド仕様

使用する材料のホルムアルデヒド仕様は以下のとおりとする。

普通合板

複合フローリング等

:日本農林規格(JAS)F☆☆☆☆

パーティクルボード、MDF(中質繊維板):日本工業規格(JIS)F☆☆☆☆

クロス類

:壁紙材料協会規格(ISM)適合品又は同等品

内装工事に使用する塗料及び接着剤:化学物質等製品安全データシート(MSDS)

等)ホルマリン不使用が明示されたもの

※ホルムアルデヒド及び揮発性有機化合物の測定:測定は、測定する者及び使用する測定機器等の測定仕様等に定めるもののほか、以下のとおりとする。

測定対象物質:※ホルムアルデヒド(濃度指針値0.08ppm)

※トルエン(濃度指針値0.07ppm)

※キシレン(濃度指針値0.20ppm)

・パラジクロロベンゼン(濃度指針値0.04ppm)

測定する室等:(各階毎に、主要な居室1箇所とする)

測定結果等報告書の提出:測定後は、発注者に報告書を1部提出する。

(1.4.4)

a 材料、機器の検査に伴う試験のうち監理者の立会いを要するものは、一般共通事項に定められたものおよび監理者の指示するものとする。

b 試験方法はJASSおよびJISを標準とし、これらの規格制定のないものについては一般に認められた方法から選定するものとし、監理者と協議する。

c 試験は公的試験所を除き、原則として請負者が立ち会う。

(1.5.2)

○適用する

・適用しない

適用工事種別

1) 鉄筋工事(鉄筋施工)

2) コンクリート工事(型枠施工)

3) 鉄骨工事(とひ)

4) ブロック、ALC板工事(ブロック建築ALCパネル施工)

5) 防水工事(アスファルト防水工事作業、合成ゴム系防水工事作業、シーリング防水工事作業)

6) 石工事(石材施工)

7) タイル工事(タイル張り)

⑰ 工法の提案

⑱ 現地調査

⑱ 製造者・専門事業者の選定

⑱ 自主検査

⑱ 中間検査

⑱ 完成検査(竣工検査)

⑱ 引渡し検査

⑱ 完成図(竣工図)

⑱ 完成写真(竣工写真)

⑱ 鍵の整理、提出

(1.5.8)

設計図書に定められた工法以外で、所定の品質および性能の確保が可能な工法の提案がある場合は、請負者の責任において計画・立案し、監理者と協議する。

a 工事の着手に先立ち、次の事項および監理者の指示する事項について、現地調査を行い、その結果を図面および書面、写真にまとめ、速やかに監理者に報告する。それらの調査結果は仮設工事に十分反映させる。

b 現地調査は、工事によって影響を受ける可能性のある以下のような項目について行い、その結果を十分に把握し、必要に応じて調査書を作成する。なお、建設敷地の状況確認は仮設工事(2.2)による。

1) 敷地周辺の環境、周辺の建物、周辺道路の交通状況、道路規制の有無、道路幅や作業時間調整など。

2) 近隣建物の損傷程度や構造物の構造、形状、特に基礎、下構造物などの詳細な状況。

3) 敷地周辺および周辺道路に埋設されている上下水道、ガス管、電気ケーブル、マンホールなどの仕様、位置、レベル、重要度など。

a 主要材料、製品、機器およびそれらの製造者および専門事業者については、監理者の承認を受ける。

b 指定がない場合または「同等以上」と記載がある場合は、その判定に必要な資料を提出して監理者の承認を受ける。

c 請負者は、請負者の総括のもとに、各製造業および専門事業者の作業分担および責任範囲を明らかにした選定届を監理者に提出する。

d 製造者・専門事業者選定届の記載事項は下記による。

1) 指定の有無

2) 専門事業者名および製造者(代理店扱いの場合は併記する)

3) 電話番号

4) 担当者名

5) 摘要欄

a 請負者は、契約内容の履行を保証するために、現場組織とは別個の自己検査組織を編成する。

b 着工後すみやかに、工事契約書および設計図書の内容を十分理解したうえ、工事目的物の品質を確認するために必要な自主検査計画書を作成し、監理者に提出する。

c 自主検査計画に基づき検査を行い、工事目的が工事契約書および設計図書に示した品質を確保されているかどうかを確認し、その内容と結果を記録して監理者に報告する。

d 自主検査を行う時期は、工事金の中間払いを受ける前、中間検査の受検前および完成検査の受検前、およびその他適時とする。

a 検査での指摘事項はすべて記録して、指摘事項の改善方法、今後の対策などを盛り込んだ中間検査報告書を作成し、指摘状況および改善状況を写した写真を添えて監理者に提出する。

a 完成検査(竣工検査)は引渡し検査に先立って行う。

b 請負者は、工事を完了して完成検査を受ける前に自主検査を行い、工事目的物が完成後充分に機能することを確認してその結果を記録し、完成検査時に提出する。

c 検査の結果、不適合箇所はすべて記録し、その処理方法、処置予定期日などを記載して提出し、監理者の指示に従って改修検査を受ける。

d 監督官庁その他の検査は、請負者がその責任において行う。監理者の立ち会いはについては協議による。

a 工事目的が完成して、引渡しを行う前に引渡し検査を行う。

b 引渡し検査は発注者が主体となり、監理者が補佐する。

c 請負者は社内組織としての受検体制をとる。

d 検査の結果、不適合箇所はすべて記録し、監理者とその手直し方法を検討して、発注者の承認を得て手直しする。

(1.7.2)

a 完成図は、完成した建物に関する情報を整理、記録し、建物の保守管理および将来改修、増改築等を行う際に基本情報として活用することを目的として作成する。

b 完成図は指示する期日までに原則として設計原図を使用して作成し、監理者の承認を受ける。

c CAD利用図面の作成については監理者の指示による。

d 完成図の提出形式および部数は下記の表による。

提出図および形式	発注者	監理者	備考
○完成図面一式	1部		
○ニツ折製本(原図A1、A2とも)	1部	部	
○504mm×360mmニツ折製本(A4版注)原図A2の場合は縮小版は不要	1部	1部	
○総合図	1部	1部	
○施工図	1部	1部	
・			
・			

※作成する

国土交通省営繕部建築工事写真撮影要領にり、次のものを発注者に提出する。

分類	サイズ	撮影箇所数	部数	提出様式
※カラー	※L	※写真撮影要領の完成写真程度	※1部	※工事用7mmA4版5カット式程度
・白黒	・2L	・6次切り	・箇所枚	・フルリアルバム(台紙寸法323×270程度)

・作成しない

a 各所の鍵は、鍵合わせを行う。

b 鍵は整理札をつけて、建具配置図ならび鍵目録とともに鍵箱に収納して提出する。

c 鍵数はマスターキーを含め、それぞれ3本を原則とする。

d 鍵箱には建具の鍵に限らず、設備関係、操作ボックス関係の鍵類を合わせて収納する。

特記事項

工事名称

DRAWING TITLE

SCALE

DATE

検図

製図

特記仕様書(2)

no scale

※A3は50%縮小

2008.09.26

株式会社 泉設計事務所

一級建築士事務所登録(上伊)E第82081号

一級建築士登録第204029号

管理建築士有賀修司

長野県上伊那郡南箕輪村5925-1

TEL 0265(72)7367

FAX 0265(72)7369

管理番号

SHEET NO

D 003

図面ファイル名: 0001~005新営建築表紙特記(圧縮版)

最終保存日時: 2008/09/26 11:03:15

プリンタ出力: 2008.9.26

②

仮囲い

※設ける(仮囲いの位置及び延長は図示による。)
・万能銅板(≒)
・波形鉄板(≒)
・単管シート(≒)
・シートゲート(≒ ≒) × 箇所

② 危険防止

3 交通誘導員

④ 監督職員事務所

※シート張り
・金網養生枠
・配置する(ヶ月 × 人 = 人月) ・配置しない
・設ける(規模 m程度 請負者事務所と同棟 ・可 ・否) (表2.3.1)
※ 設けない(請負者事務所に打合せ会議室を確保する)
※ 備品()

構内既存の施設 ・利用できる(※有償 ・無償) ※利用できない
構内既存の施設 ・利用できる(※有償 ・無償) ※利用できない
※指定しない ・指定する(図示)

5 工事用水

6 工事用電力

7 工事用通路

8 その他の仮設

③

雨水及び湧水等の排水

排水方法 ※ 指定しない ・ 指定する(内容:) (3.2.2)
放流先 ※ 指定しない ・ 指定する(内容:)
種別 ・ A種 ※B種(現場内良質発生土) ・ C種 ・ D種 (3.2.3)(表3.2.1)
C種の場合 建設発生土受入数量 m³
発生場所
受入条件

② 埋戻し及び盛土の種別

○ 構内に搬出し適切に処理する。 (3.2.5)
・ 構内指示の場所に搬出する。
受入れ施設名・所在地 (km)
・ 構内指示の場所に敷きならす。
・ 構内指示の場所にたい積する。

4 山留め

5 濁水・湧水処理対策

濁水・湧水処理のための特別な対策の必要性
・ 有(内容:) ・ 無

④

既成コンクリート杭地業

杭の種類
・プレストレストコンクリート杭(JIS規格品) ・ A種 ・ B種 ・ C種 (4.3.2)
(4.3.2)

	記号	杭径(mm)	長さ(m)及び種別	本数(セット数)	備考
試験杭	◎				
本杭	○				

(4.3.6)(4.4.4)

接手 ※アーク溶接接手又は旧建築基準法第38条の規定に基づき認定された無溶接接手
先端部形状 ・ 閉塞平坦型 ・ 開放型 (4.3.2)(4.4.2)

杭の施工法
・掘削打撃併用工法 プレボーリングの掘削深さ 現地盤ー m
オーガー径 杭径ー50mm程度 (4.3.3)(4.4.3)
・セメントミルク工法
・特定埋込杭工法(旧建築基準法第38条の規定に基づき認定された工法)

杭打機の種類
ハンマーの種類 ・油圧バイルハンマー ・ドロップハンマー
バイルドライバ ー ※ 三点支持式クローラクレーン
騒音・振動の測定 ・ 行う ※ 行わない (4.5.3)(表4.5.1)

2 場所打ちコンクリート杭地業

コンクリートの種別 ・ A種 ・ B種 (4.5.3)(表4.5.1)
掘削工法 ・アースドリル工法 ※ 安定液使用 (4.5.4)
・リバース工法
・オールケーシング工法 孔内の水張り ※ 行う ・行わない

3 地盤改良

④ 床下防湿層

工法(セメント固化工法) 浅層混合処理 ・100kg/m³ ・150kg/m³
※ 設ける ポリエチレンフィルム厚0.15mm重た幅縦横とも250mm以上とし、地中梁がある場合は、250mm以上のみ込みとする。 (4.6.5)
・ 設けない (4.6.5)
※ 設ける
ポリスチレンフォーム3種b 厚25mm＋砂30mm敷き込みとし、施工範囲は建築工事標準詳細図(国土交通省大臣官庁審判部監修 平成17年度版)図7-01-21による。
・ 設けない

5 土間コン断熱材

⑤

鉄筋の種類

(5.2.1)

規格名称	種類の記号	径(mm)
鉄筋コンクリート用棒鋼	※SD295A	※D16以下
	※SD345	※D19以上

※JIS G 3551規格品 線径(mm) 1.6×網目(mm) 50 (5.2.2)
使用箇所()

(5.3.4)

接合方法	径(mm)	施工箇所
○重ね継手	D16以下	
◎ガス圧接	D19以上	はり 柱の主筋

(5.3.5)

施工箇所等	表5.3.5の欄に加える寸法(mm)

5 杭頭の補強

6 柱の帯筋

7 はり貫通孔の補強

8 圧接完了後の試験

・A形 ※ B形 ・ 図示 (別図1.1)(図1.1)
※H形 (別図2.2)(図2.2)
補強形式 ◎H形 ・MH化形 ・M形 ○既製リング形 (別図7.1)(表7.1～7.3)
試験方法 ※超音波探傷試験 ・引張り試験 (5.4.9)

⑥

設計基準強度

普通コンクリート(JIS A5308によるJIS表示許可工場の製造品) (6.1.4)(表6.1.1)
Fc(N/mm²) 適用箇所
※21 ベタ基礎、土間、犬走り
・18

ク

リ

イ

ト

工事

7 軽量コンクリート

⑧ 寒中コンクリート

9 無筋コンクリート

10 流動化コンクリート

種別 ※ I類 ・ II類 (表6.1.1)
呼び強度(N/mm²) ≥ Fc (設計基準強度) + ΔF(3) + T(0～6)
基礎 基礎梁 土間スラブ ※15cm ・18cm (6.2.3)
柱 梁 スラブ 壁 ※18cm (表6.2.3)

種別	施工箇所
○ A種(化粧打放または塗装仕上げ)	図示
◎ B種(仕上げ塗材)	図示
・ C種	

※普通ポルトランドセメント又は混合セメントのA種 (6.3.2)
(6.9.3)

せき板の種類	板厚(mm)	適用箇所
◎合板	※12	図示
・床型枠用鋼製デッキプレート		図示
・断熱材兼用型枠		

MCR工法用シート ※ 適用しない ・ 適用する (6.11.1)(表6.11.1)

種別	適用箇所	所要気乾単位容積質量(t/m ³)

適用期間 コンクリート圧縮強度が5N/mm²に達するまで行うこと。 (6.12.1)
適用箇所は6.14.11による他、下記による。 (6.14.1)

適用範囲

(6.17.1)(6.17.3)

種別	ベースコンクリートのスランプ(cm)	流動化コンクリートのスランプ(cm)	使用箇所
普通	・10 ・12	・18 ・21	
コンクリート	・15		

⑨

1 アスファルト防水

(9.2.2)(9.2.3)(表9.2.3～8)

種別	施工箇所
・AⅠー2(屋外・保樹防水・断熱)	
・Aー2(屋外・保樹防水・密着)	
・Eー1(屋内・保樹防水・密着)	

アスファルトの種類 JIS K2207規格品 ・3種(一般地域) ※4種(寒冷地)
押さえ金物(※アルミ製 Lー30×15×2.0 ・)
・断熱材 ※押出法ポリスチレンフォーム3種b 厚さ(mm) ※25 ・30 ・50
・適用防水種別Dー1・Dー2に限り脱気装置を設ける(材質: 数量:)
・溶接金網(規格)
・伸縮調整目地(※成形伸縮目地 ・)
製造所() (9.4.3)(表9.4.1)

種別	厚さ(mm)	施工箇所	保護塗料(露出)
・SーF1	※1.2		※カラー・シルバー
・SーF2	※2.0		※カラー・シルバー
・SーF3	※2.0		※カラー・シルバー
・SーM1	※1.2		
・SーM2	※1.5		

※溶気装置(材質: 数量:)
・絶縁シート(発泡ポリエチレンシート)
・その他の材料() (9.5.3)(表9.5.1)(表9.5.2)

種別	施工箇所	保護塗料(露出)
・ウレタン系 ・Xー1 ※Xー2(屋外) ・ゴムアスファルト系 ・Yー1(地下外壁) ・Yー2(屋内)		※カラー・シルバー

※溶気装置(材質: ステンレス製又はアルミ製 設置数量: 箇所)
※接着体との組み合わせは(表9.6.1)による。 (9.6.2)(表9.6.1)
アスファルト防水及び合成高分子系ルーフィングシート防水の保証期間は、引渡し日より10年間とし施工業者との連名の上、保証書を提出する。

2 合成高分子系ルーフィングシート防水

3 塗膜防水

④ シーリング

5 防水保証

⑩

1 石材

(10.2.1)(表10.1.1)(表10.2.1)(表10.2.2)

石材の種類	仕上の種類	施工箇所	工法
図示	図示	図示(床仕上げ図に依る)	

床のワックスかけ ・ 行う ※行わない (10.1.5)

1 ① タイル

タイルの種類 (11.2.1)

施工箇所	形状寸法(mm)	きじ	磁器	せつ器	陶器	無釉	施釉	あり	なし	標準	注文	色
図示(外部床)	・ ○	・	・	○	・	・	○	・	・			
図示(内部床)	・ ○	・	・	○	・	・	○	・	・			
図示(内部壁)	・	・	・	○	・	○	・	○	・	・		

タイルの見本焼き ※ 行わない ・ 行う (11.2.1)
後張りタイル下地コンクリート素地面の処理 (11.3.3)
・ 行う(下記のいずれかとする) ・ 行わない

素地表面処理の工法	下地モルタル	適用箇所
MCR工法	共仕15.2.5(○)	
MCR工法	ポリマーセメントモルタル	
目荒し工法(高圧水洗)	共仕15.2.5(○)	
目荒し工法(高圧水洗)	ポリマーセメントモルタル	

MCR工法はせき板面にMCR工法用シート張りとし共仕6.9.3(e)による
目荒し工法の高圧水洗は共仕15.2.4(○)による
ポリマーセメントモルタルの割合は共仕15.2.3(b)による。
共仕11.1.4.(b)接着剤試験の引附接着強度は0.6N/㎠2以上とする。 (表11.3.2)

内装タイルの工法
※ 積上げ張り 施工箇所()
◎ 接着剤張り 施工箇所(図示) (表11.3.2)

外装タイルの工法
◎ 密着張り 施工箇所(図示(メーカー指定工法とする)
・ 先付け 施工箇所()
ユニットタイルの後張り工法 (表11.3.2)
※ マスク張り

12

1 木材

(表12.2.3)

※ なし ・ あり()

造作集成材12.2.2.(2)による

等級	見掛かり	その他
	※1等 ・ 2等	※1等 ・ 2等
単材の樹種		
単材の厚さ(mm)	10～15	10～15

接着剤に含まれる可塑剤は、難揮発性のものとする。 (12.2.6)
木材保存剤(木材の防腐・防蟻処理)は、非有機リン系のものとする。 (12.2.8)
防蟻・防蟻処理の方法
工場における加圧式とし、十分に乾燥を行う。ただし、現場における加工が生じた場合には、加工した箇所に対し、現製にて木材保存剤を塗布する。

2 集成材

③ 接着剤

④ 木材保存剤

⑬

1 金属板葺

(13.2.2)(表13.2.1)

材種	厚さ(mm)	屋根葺形式
・カラー亜鉛鉄板(※片面塗装・両面塗装)	※0.4	※瓦棒葺(葺なし)
・ガルバリウム鋼板(※カラー・無塗装)	※0.4	
・フッ素樹脂塗装鋼板	※0.4	
・		

※監督員の承諾する業者とする。
JIS A 6514の規格品 (13.3.2)

材種	厚さ	山高及び「サ」	断熱材	耐火性能
・JIS G 3312の屋根用規格品	※0.8	・0920	・有	・有
・JIS G 3302の屋根用規格品		・1525	(mm)	(30分耐火)
・JIS K 6774のSGのA形規格品		・1730	・無	・無
・				

・形式(・ 重ね形 ・ はぜ締め形)
・軒先面() (13.4.2)

2 折板葺

3 粘土瓦葺

④ とい

5 ルーフドレン

14

1 あと施工アンカー

引抜き耐力の確認試験 ・ 行う ※ 行わない (14.1.3)
※ H L ・ No.2B(ダル) ・ P H L (14.2.1)
・ バフ仕上げ(No.7) ・ 鏡面(No.8)

2 ステンレス表面処理

3 アルミニウム及びアルミニウム合金の表面処理

(14.2.2)(表14.2.1)

種類	施工箇所	色合
・Bー1種(無色)	図示	
・Bー2種(カラー)	図示	

(14.2.3)(表14.2.2)

◎ 溶融C種(外部)
※ 電気E種(内部、水廻り鉄部)
溶融亜鉛めっきの付着量試験 ※ 行わない ・ 行う
電気亜鉛めっきの被膜厚さ及び塩水噴霧試験 ※ 行わない ・ 行う
野縁などの種類 (14.4.2)(表14.4.1)
屋内 ◎ 19型 ・ 25型
屋外 ・ 19型 ◎ 25型
屋外軒裏及びビロティエ天井の補強(溶接 or 外部用金物使用)
床板の断熱材打込部分は断熱用インサートを使用する。
スタッド、ランナーなどの種類は、表14.5.11による。 (14.5.3)
種類別 (14.6.2)
表面処理
※ 割付図を作成し監督職員の承諾を受ける。
伸縮調整手 ・ 設ける ・ 設けない
表面処理 ※ B-1種 ・ A-1種 ・ B-2種 ・ A-2種 (14.7.2)(表14.2.1)
隅角部及び突当り部の役物の使用 ※ 使用する (14.8.2)(14.8.3)

⑤ 軽量鉄骨天井下地

6 軽量鉄骨壁下地

7 金属成板張り

8 アルミニウム製窓木

9 手すり及びトラップ

15

1 セルフレベリング材

(15.5.2)(表15.5.1～2)

2 仕上げ塗材仕上げ

規格名称	種類(呼び名)	仕上の形状	工法	上塗り材
・薄付け仕上げ塗材	・外装薄塗材 E	・砂壁状	※吹付け	
	・内装薄塗材 C	・砂壁状 ・じゅらく	・ローラー	
・厚付け仕上げ塗材	・外装厚塗材 C		※吹付け	
	・内装厚塗材 C		・こて	
	・外装厚塗材 E			

※複層仕上げ塗材
・複層塗材 C E
・複層塗材 E
・複層塗材 R S
・複層塗材 R E
・防水形複層塗材 E
・防水形複層塗材 R S
・

・ゆず肌
・凸部処理
・凹凸模様
※吹付け
・ローラー
※水系 ・ 溶剤系
・弱溶剤系
外観
※つやあり
・メタリック
樹脂
※アクリル系
・シリカ系
・ポリウレタン系
・7カ/13カ系
・フッ素系

・軽量骨材
・吹付け用軽量塗材
・こて塗用軽量塗材
・吹付け
・こて塗り
複装仕上げ塗材の耐候性 ・1種 ・2種 ※3種
吹付け厚さ(mm) ※10 ・ (15.7.3)

3 ロックウール吹付け

特記事項

工事名称

DRAWING TITLE

SCALE

DATE

検図

製図

一級建築士事務所登録(上伊)E第82081号
一級建築士登録 第204029号
管理建築士 有賀 修司
長野県上伊那郡南箕輪村5925-1
TEL 0265(732)7367 FAX 0265(732)7369

管理番号
SHEET NO
D 004

図面ファイル名: D001～005新営建築業紙特記(圧縮版)

最終保存日時: 2008/09/26 11:03:15

プリント出力: 2008. 9. 26

16

建具工事

①

見本の製作等

②

アルミニウム製建具

③

網戸

4

鋼製建具

5

鋼製軽量建具

6

ステンレス製建具

7

木製建具

8

建具用金物

9

自動ドア開閉装置

10

重量シャッター

11

軽量シャッター

12

オーバーヘッドドア

13

ガラス

14

ガラスブロック
(中空)

15

ガラス用フィルム

17

カーテンウォールの性能

18

塗装工事

19

内装工事

20

カーテンウォールの性能

21

排水工事

22

舗装工事

23

植裁及び屋上緑化工事

24

スクリーン

25

カーテン

26

カーテンレール

27

アルミニウム製カーテンボックス

28

点検口

29

くつふきマット

30

ステンレス流し台

31

コンロ台

32

つり戸棚

33

水切棚

34

旗竿受金物

35

旗竿

36

屋内掲示板

37

視覚障害者用誘導ブロック

38

出隅面取材

39

かき箱

40

身障者用可動手すり

41

消火器ボックス

42

ビクチャーレール

43

グレーチング

44

鉄製マンホールふた

45

再生材

46

盛土材料

47

遮断層及び地上抑制層用材料

48

路床安定処理

49

路床土の支持力比(CBR)試験

50

路床締固め度の試験

51

砂の粒度試験

52

路盤材料

53

路盤の締固め度の試験

54

アスファルト舗装

55

コンクリート舗装

56

ブロック系舗装

57

緑石及び側溝

58

砂利敷き

59

区画線

60

植栽地の試験

61

植栽基盤

62

植込み用土

63

土壌改良材

64

芝

65

操作方式

66

ワンタッチ式

67

チェーン式

68

シート図示

69

名称・品質など

70

ひだの種類

71

形式

72

引分け装置

73

※箱ひだ、つまひだ

74

・片引き

75

・引分け

76

※手引

77

・ひも引

78

・電動

79

※箱ひだ、つまひだ

80

・片引き

81

・引分け

82

※手引

83

・ひも引

84

・電動

85

材質

86

※ステンレス製

87

○アルミニウム製

88

形状

89

※D型又は角型

90

・C型

91

表面処理

92

※A-1種又はB-1種

93

・A-2種又はB-2種

94

施工箇所

95

天井

96

※アルミニウム製

97

・450×450

98

※600×600

99

※目地タイプ

100

・縫縁タイプ

101

床

102

※アルミニウム製

103

・450×450

104

※600×600

105

※一般形充填用

106

材種

107

※塩化ビニール製又は塩化ゴム製

108

・硬質アルミニウム合金製

109

※ステンレス製

110

(SUS 304)

111

・硬質アルミニウム合金製

112

※B.L商品

113

(システム

114

※A-1型

115

・)

116

トラップ付

117

・ミニキッチン

118

※B.L商品

119

(システム

120

※A-1型

121

・)

122

バックガード

123

(※有

124

・無)

125

・

126

※B.L商品

127

(システム

128

※A-1型

129

・)

130

・

131

※1段

132

・2段

133

※ステンレス製

134

(SUS 304)

135

既製品

136

彫り込みタイプ既製品

137

形式

138

※テーパー式

139

・同一断面式

140

H=

141

m

142

材質

143

※アルミニウム合金

144

・

145

操作方式

146

※ハンドル式

147

・ロープ式

148

※既製品

149

アルミニウム製枠

150

表面発泡シート張り

151

屋外

152

※コンクリート製

153

・磁器質タイル

154

(※100角

155

・150角)

156

鋼製

157

既製品

158

※表面SUS304HL

159

アルミ製

160

既製品

161

※使用する

162

・使用しない

163

(22.1.3)

164

路床の盛土材料

165

()種

166

(22.2.3)

167

(表23.1)

168

遮断層

169

※川砂・海砂又は良質な山砂

170

地上抑制層

171

※再生クラッシュラン

172

・切込砂利又は切込碎石

173

路床安定処理添加材料

174

(22.2.3)

175

(表22.2)

176

※普通ポルトランドセメント

177

・生石灰特号

178

※行わない

179

・行う

180

(※乱した土

181

・乱さない土)

182

(22.2.5)

183

※行わない

184

・行う

185

(22.2.5)

186

※再生クラッシュラン

187

RC-40

188

(透水性舗装の場合を除く)

189

(22.3.3)

190

○クラッシュラン

191

C-40

192

・クラッシュランスラグ

193

CS-40

194

※行わない

195

・行う

196

(22.3.5)

197

加熱アスファルト混合物の種類

198

(22.4.4)

199

(表22.4)

200

表層

201

※再生密粒度アスファルト混合物

202

(13)

203

・密粒度アスファルト混合物

204

(13)

205

・細粒度アスファルト混合物

206

(13)

207

・

208

基層

209

※再生粗粒度アスファルト混合物

210

(20)

211

・粗粒度アスファルト混合物

212

(20)

213

・

214

早強セメント

215

※使用する

216

※使用しない

217

(22.5.3)

218

溶接金網

219

※あり

220

・なし

221

コンクリート版の厚さの試験

222

・行う

223

※行わない

224

・コンクリート平板舗装

225

※砂目地

226

・モルタル目地

227

(22.8.2)

228

(表22.8.1)

229

・インターロッキングブロック舗装

230

・舗石

231

基層

232

※コンクリート舗装

233

・アスファルト舗装

234

(22.9.2)

235

(22.10.2)

236

・A種

237

(通路、歩行部分)

238

※B種

239

(建物廻り)

240

※3種

241

1号

242

色

243

・白

244

・塗布厚さ

245

≧1.0mm

246

透水性及び土壌硬度の確認

247

※行う

248

・行わない

249

(23.1.3)

250

塩分量及び土壌の酸度の試験

251

・行う

252

※行わない

253

(23.2.2)

254

(表23.2.2)

255

・適用する

256

※適用しない

257

(23.2.2)

258

種別

259

樹種等

260

・A種

261

樹木

262

・適用する

263

※適用しない

264

(23.2.3)

265

・B種

266

芝

267

地被類木

268

※適用する

269

・適用しない

270

(23.2.3)

271

・C種

272

・

273

・D種

274

※現場発生の良質土

275

・寄土

276

(23.2.3)

277

※適用する

278

・適用しない

279

(23.2.3)

280

土壌改良材は、植栽を行う植込等の面積1㎡当たりバーク堆肥で50リットル、

281

発酵下水汚泥コンポストで10リットルとする。

282

種別

283

※こらい芝の類

284

・野芝の類

285

(23.4.2)

286

特記事項

287

工事名称

288

DRAWING TITLE

289

SCALE

290

DATE

291

検図

292

製図

293

株式会社

294

株式会社

6

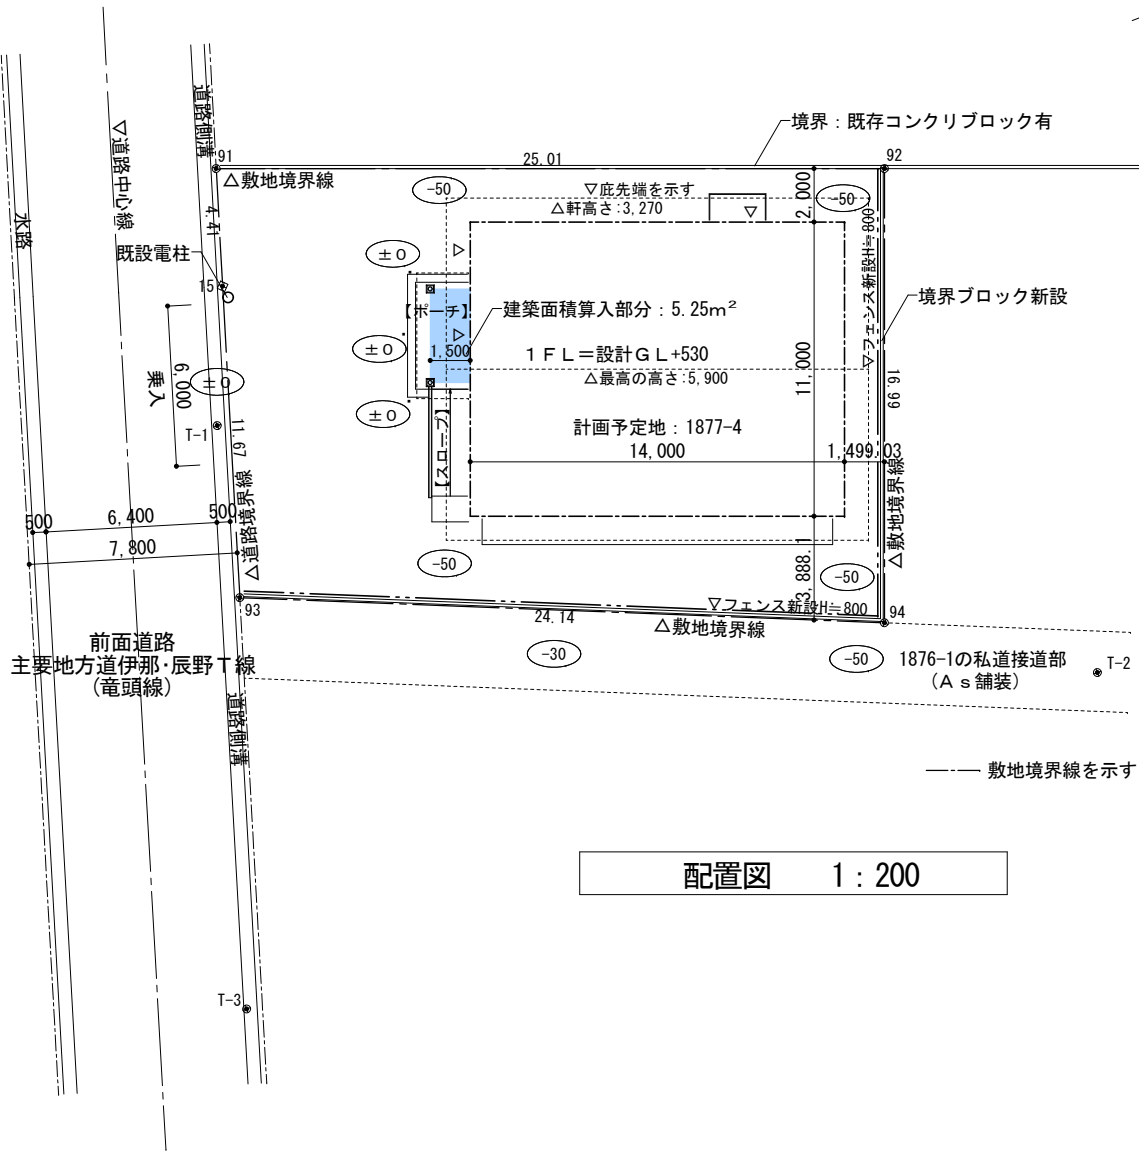

配置図 1 : 200

座標求積表				
地番	1877-4			
測点	X _n	Y _n	(X _n +1-X _n -1) Y _n	距離
91	-10737.460	-45392.496	641668.323456	4.41
15	-10741.378	-45390.480	648493.787760	11.67
93	-10751.747	-45385.132	62268.401104	24.14
94	-10742.750	-45362.732	-1111613.747660	16.99
92	-10727.242	-45369.674	-240005.575460	25.01
		倍面積	811.189200	
		面積	405.5946000	
		地積	405.59	m ²

座標一覧表			
測点名	X座標	Y座標	備考
T-1	-10746.221	-45388.533	排水溝天端金属鈹
T-2	-10741.190	-45354.703	通路舗装上金属鈹
T-3	-10765.690	-45378.610	排水溝天端金属鈹




案内図

【敷地・建物概要】

(㎡)

用途地域		無指定	
防火地域		無指定	
敷地面積		405.59m ² （座標求積表に依る）	
建蔽率		39.26%（60%）	
容積率		37.97%（200%）（道路幅員による容積率Max240%）	
構造・規模		木造1階建 その他（08990）	
床面積	1階	154.00m ²	
延床面積		= 154.00m ²	=154.00m ² （46.6坪）
容積率算定用延床面積			
建築面積		建物：154.00m ² +（庇①：5.25m ² ） =159.25m ²	
敷地接道長さ		敷地南西面 16.07m = 16.07m	
備考		1877-1から分筆	

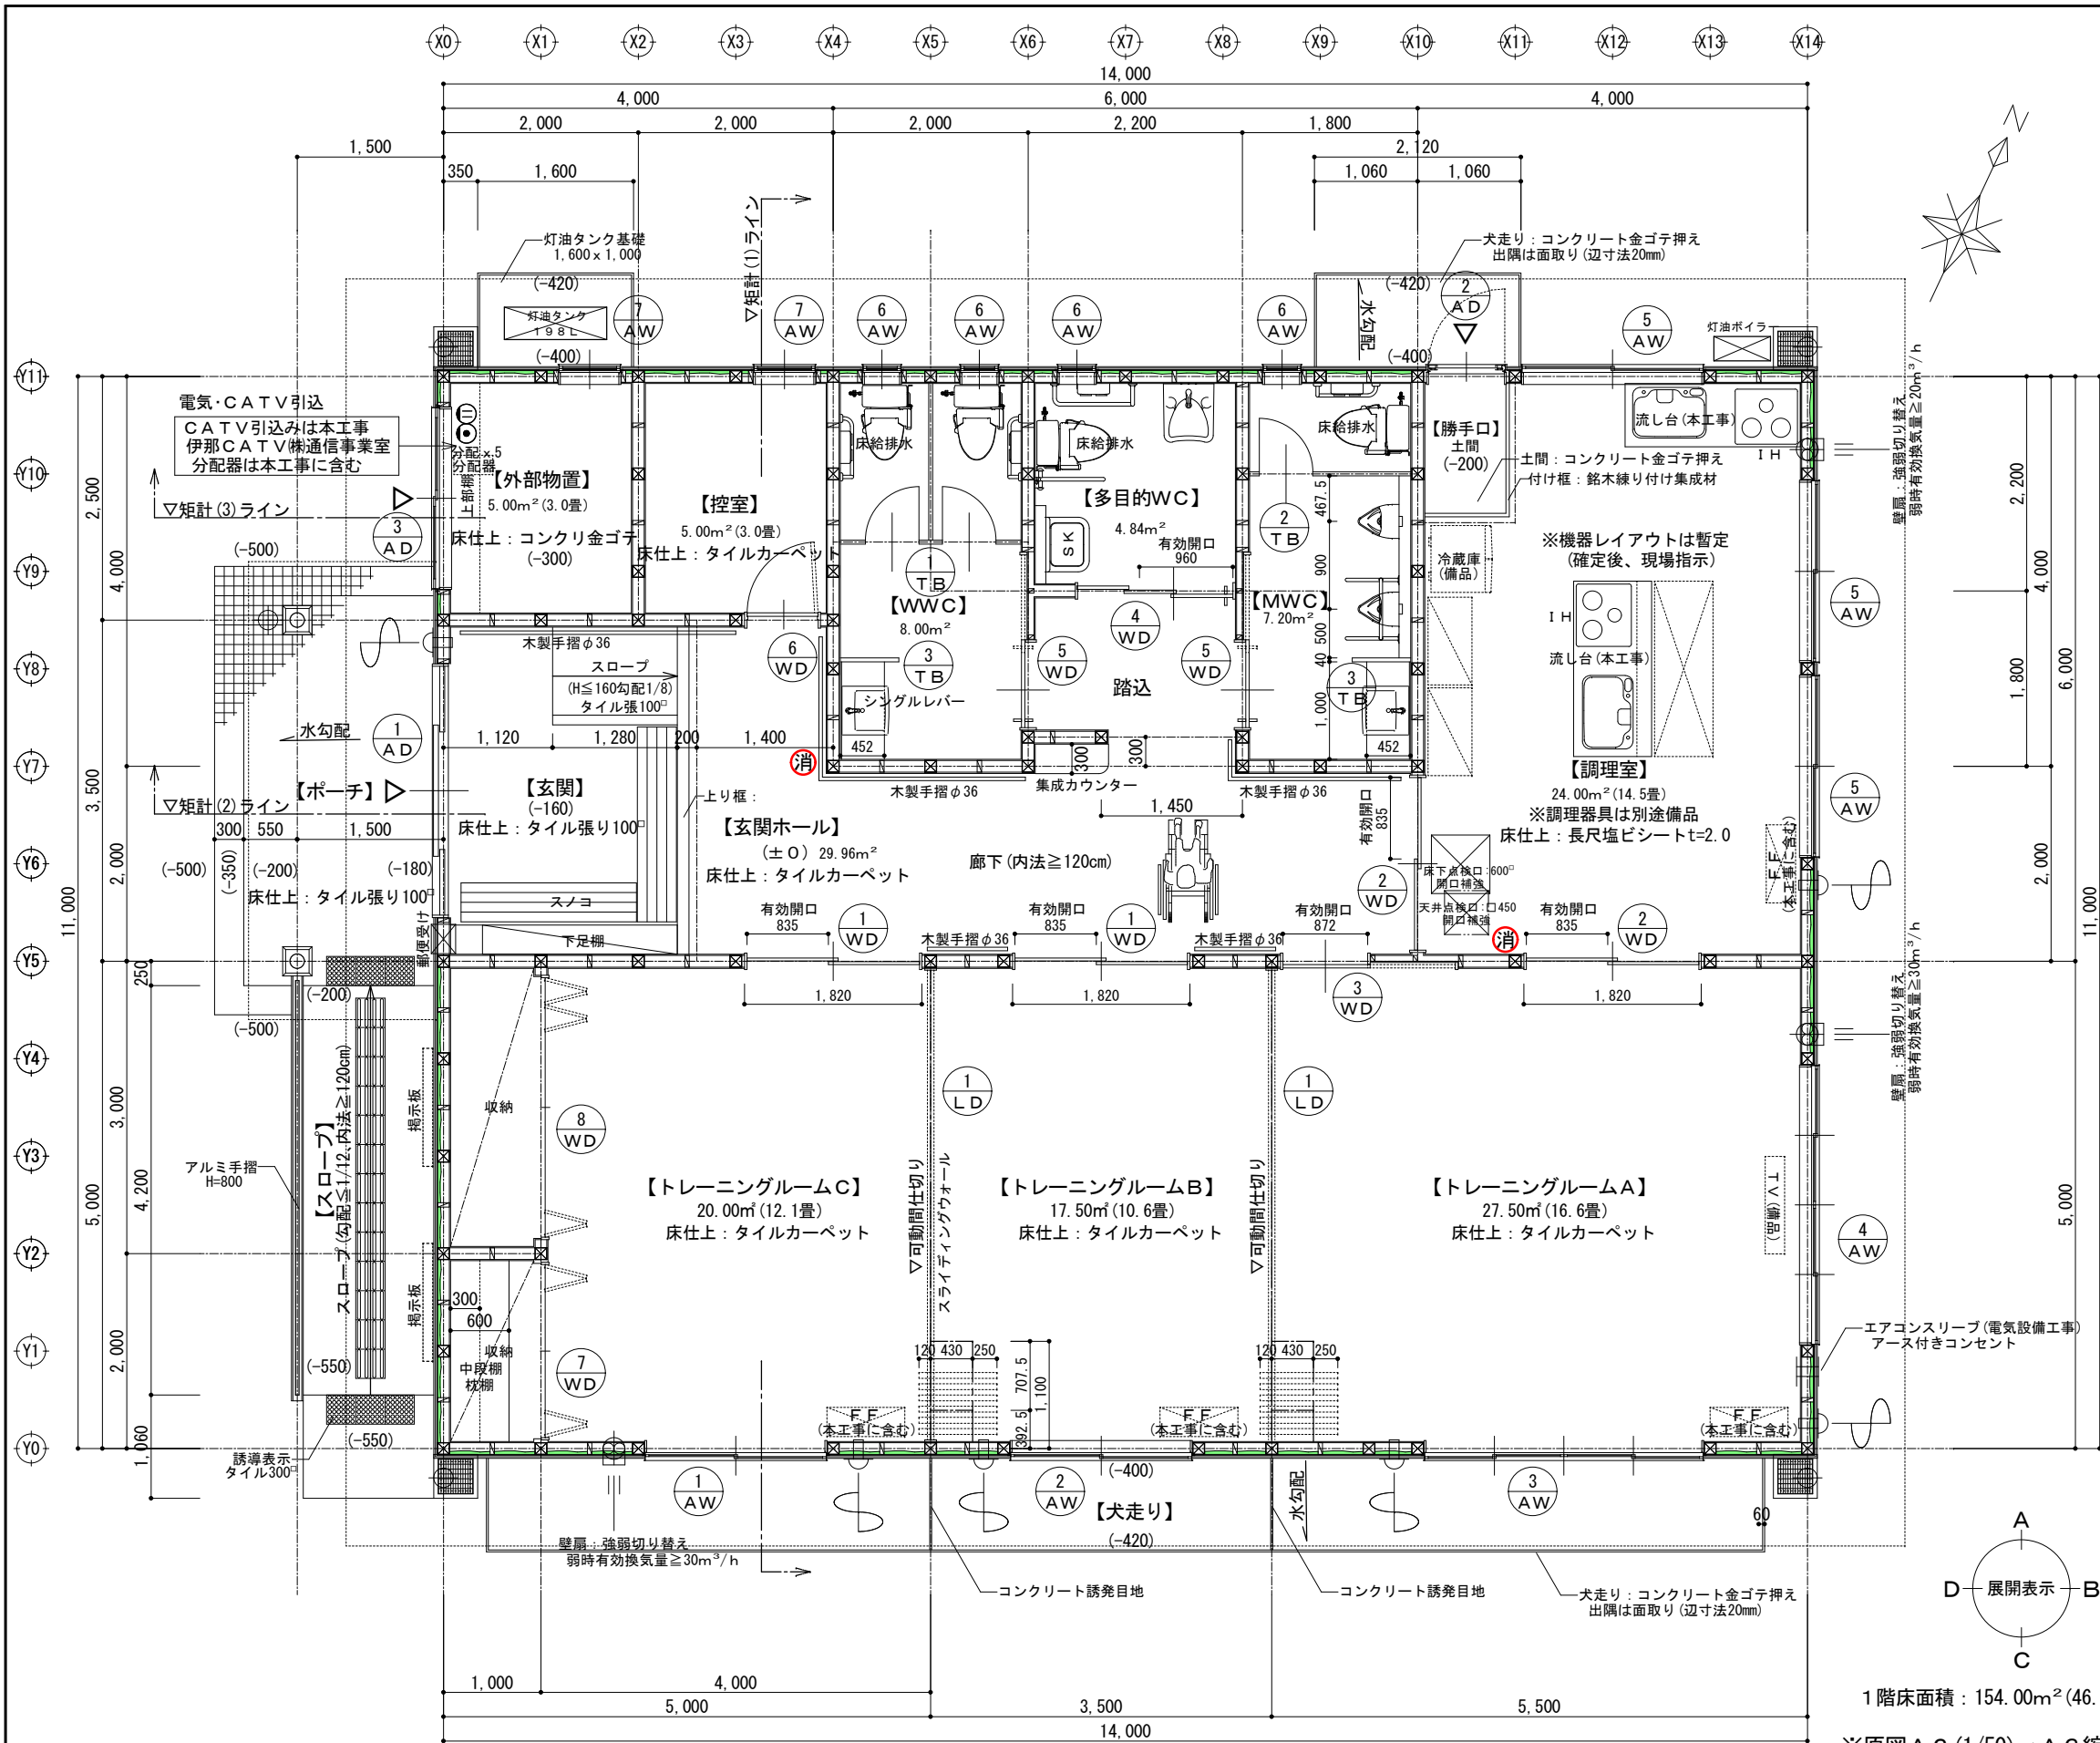

《換気設備凡例》

- 天井扇
- 壁扇+外部アルミフード(防虫網付)
外部側：アルミフード(防虫網付)
内部側：プッシュレジスターφ100(防虫網付)
DAIKEN DK100MPS2-WAS(新ホワイト)
- 給気
- 排気
- ① 換気種別の換気区画

《電気設備凡例》

- エアコンスリーブ(キャップ付)+専用コンセント
- ~~自動火災報知設備(天井付け-壁からの離れ≧60cm)~~
- ~~光電式スポット型煙感知器(電池タイプ)~~

※消火器は建築工事に含む
必要消火器(+表示プレート)：ABC10型 2本
(かつ、歩行距離20m以内に設置)

《建築工事凡例》

- 管柱：120×120
- ~~化粧柱：120×120~~
- ~~通し柱：120×120~~
- ~~化粧通し柱：120×120~~
- 筋違い：45×90
- 筋違い：45×90(ダブル)
- 構造用合板：9.0mm
図示は計算用であり、断熱・気密より外周部は全て合板張
- 堅樋
- カーテンレール(ダブル)
※カーテンは本工事に含む
※横型ブラインドは本工事に含む

《壁量計算説明図》


1階耐力壁配置平面図 1/200

※最外端より1/4面積を測定する
※A～Hは各側端部1/4面積を示す


1階床面積：154.00m²(46.6坪)
※原図A 2 (1/50)→A 3 縮小(1/70.42)
1.00m²=0.3025坪換算

1階平面図 1:50


特記事項	工事名称 平成20年度 地域介護・福祉空間整備事業 三日町上町地区高齢者支えあい拠点建設工事	DRAWING TITLE 1階平面図	SCALE 1:50 ※A3は71%縮小	DATE 2008.09.24	検図	製図	一級建築士事務所登録(上伊)E第82081号 一級建築士登録 第204029号 管理建築士 有賀 修司 長野県上伊那郡南箕輪村5925-1 TEL 0265(72)7367 FAX 0265(72)7369	管理番号 SHEET NO D 009
------	--	------------------------	----------------------------	--------------------	----	----	---	---------------------------

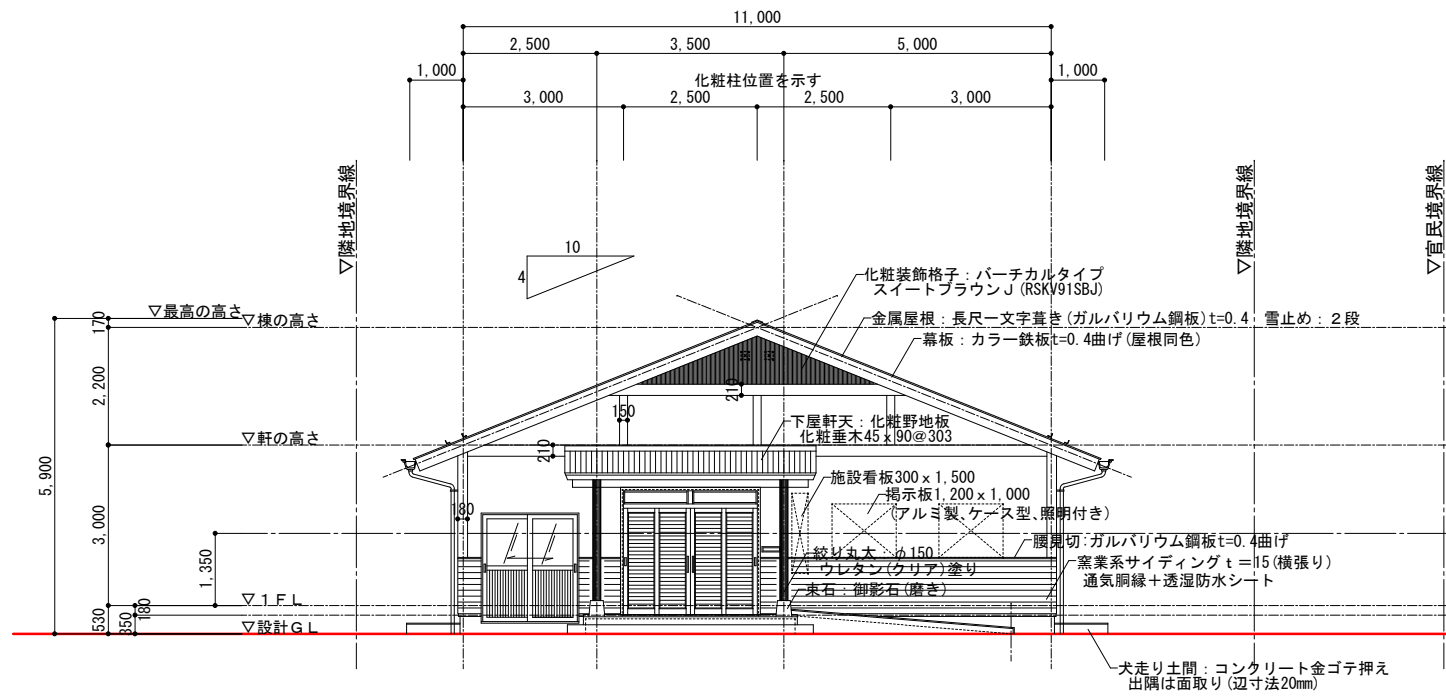


西立面図 1 : 100

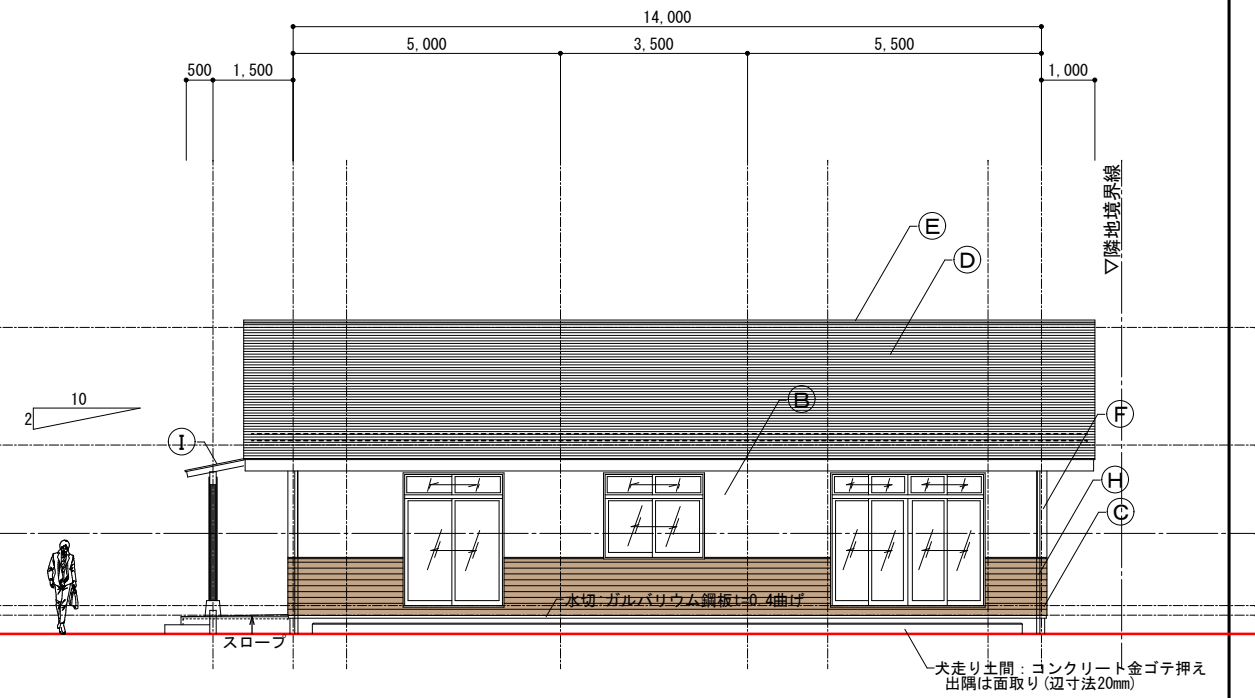


南立面図 1 : 100

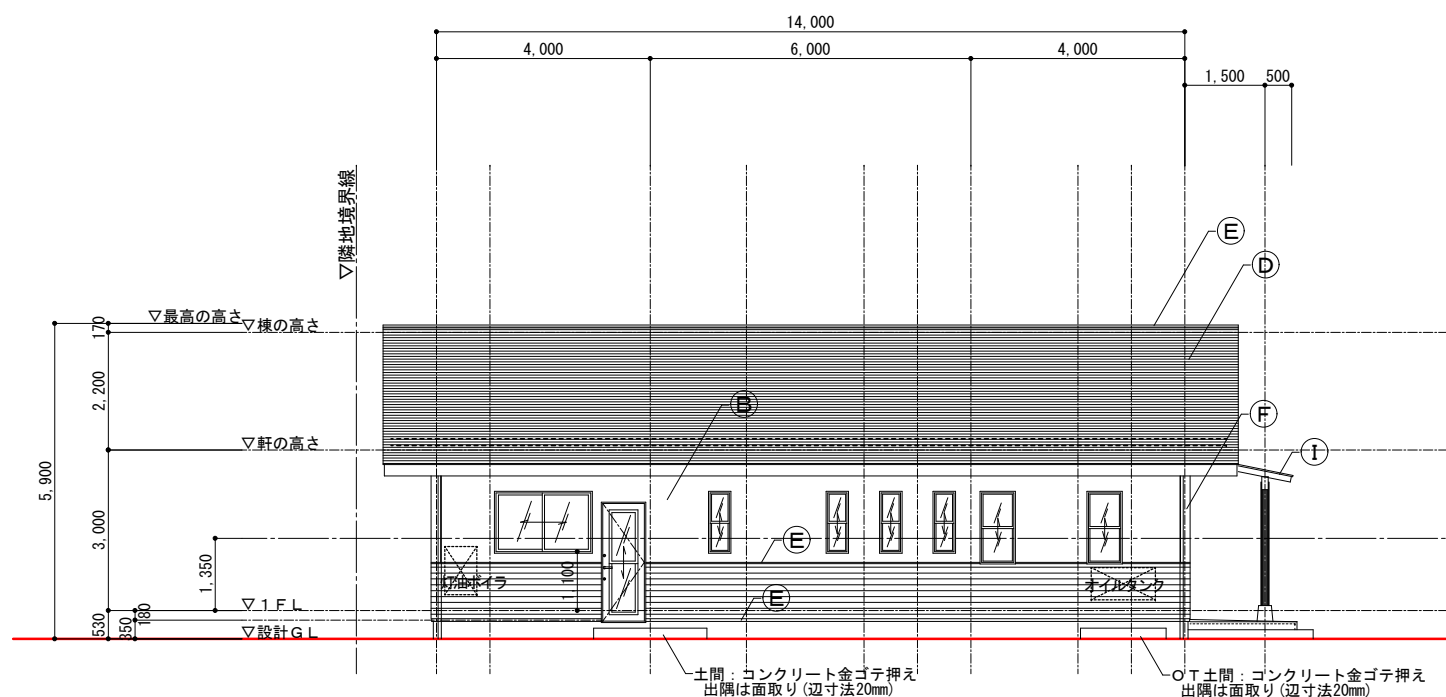

北立面図 1 : 100

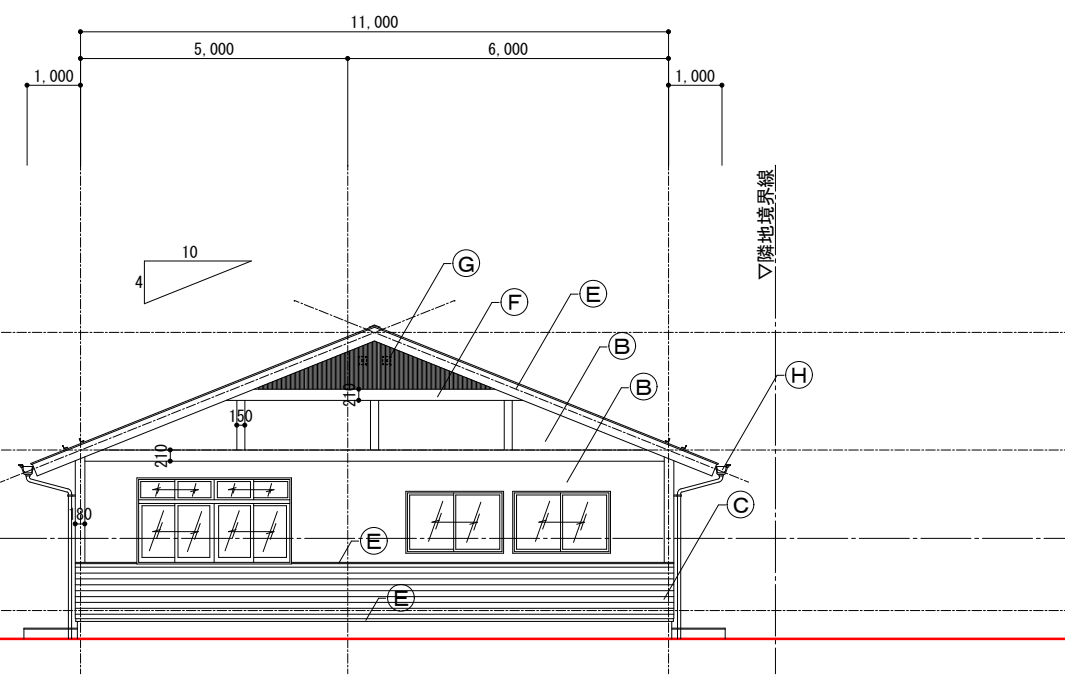

東立面図 1 : 100

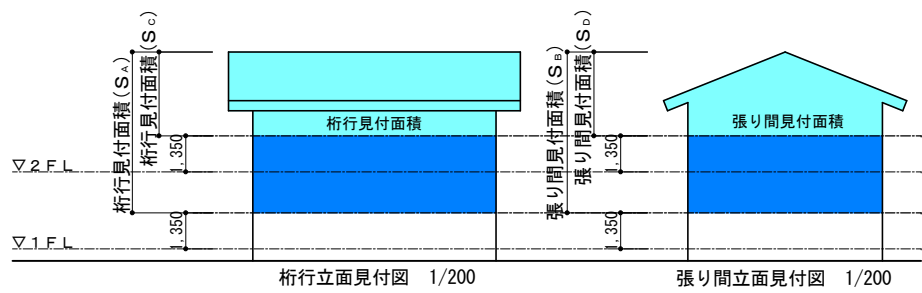


桁行立面見付図 1/200

張り間立面見付図 1/200


※特記なき腰窓H=F L +900を標準とする

桁行方向見付面積 S _A	
張り間方向見付面積 S _B	
桁行方向見付面積 S _C	61.72m ²
張り間方向見付面積 S _D	32.40m ²


凡例	外装仕上(参考品番同等品)
(A)	基礎立上り: 鋼製型枠コンクリート(表面補修薄塗り)
(B)	上部壁: 窯業系サイディングt=14(ASAHI TOSTEM ATWALL12RWまとい、よもぎ色)
(C)	腰壁: 窯業系サイディングt=15(ASAHI TOSTEM ATWALL15Fウッドボーダー4、ブラウンⅡ色)、出隅: 同質ワイド出隅
(D)	大屋根: 長尺一文字葺き(ガルバリウム鋼板)t=0.4 雪止め: 溶融亜鉛メッキL-45アングル2段
(E)	ケラバ包み・棟包み・雨押え・破風・鼻隠し・壁基礎水切り: ガルバリウム鋼板t=0.4曲げ加工
(F)	化粧梁・化粧柱・化粧装飾格子: 対候性アクリル(梁W210、柱W180・150)
(G)	小屋裏換気口: アルミ製ガラリ150 [□] (SUS防虫ネット付き)
(H)	軒樋・縦樋: 塩ビ製既製品φ60、塩ビ製既製品
(I)	庇屋根: 瓦棒角型葺き(ガルバリウム鋼板)t=0.4 雪止め: 溶融亜鉛メッキL-45アングル1段

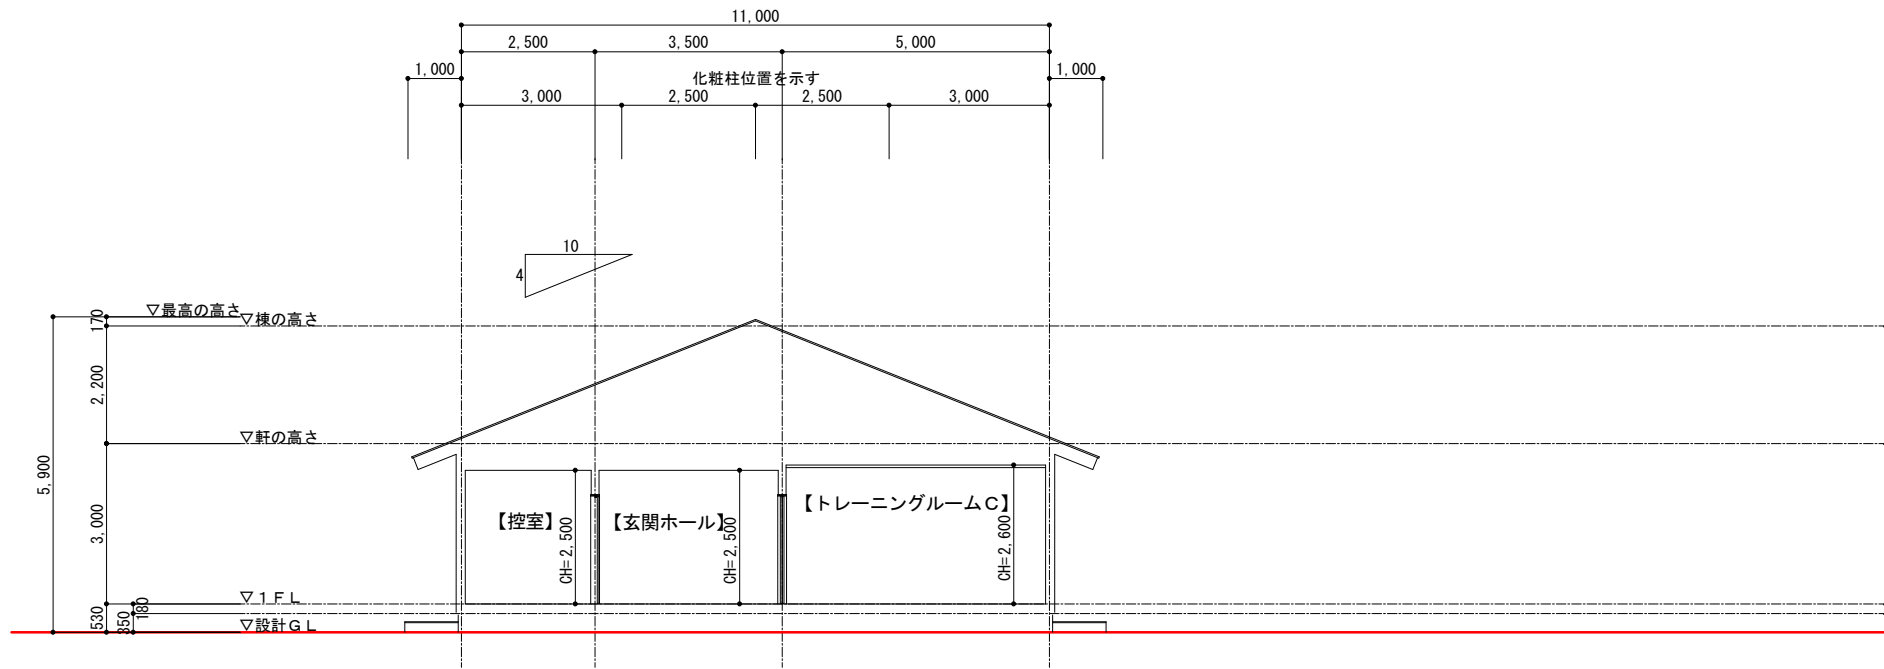




Y方向断面図 1:100

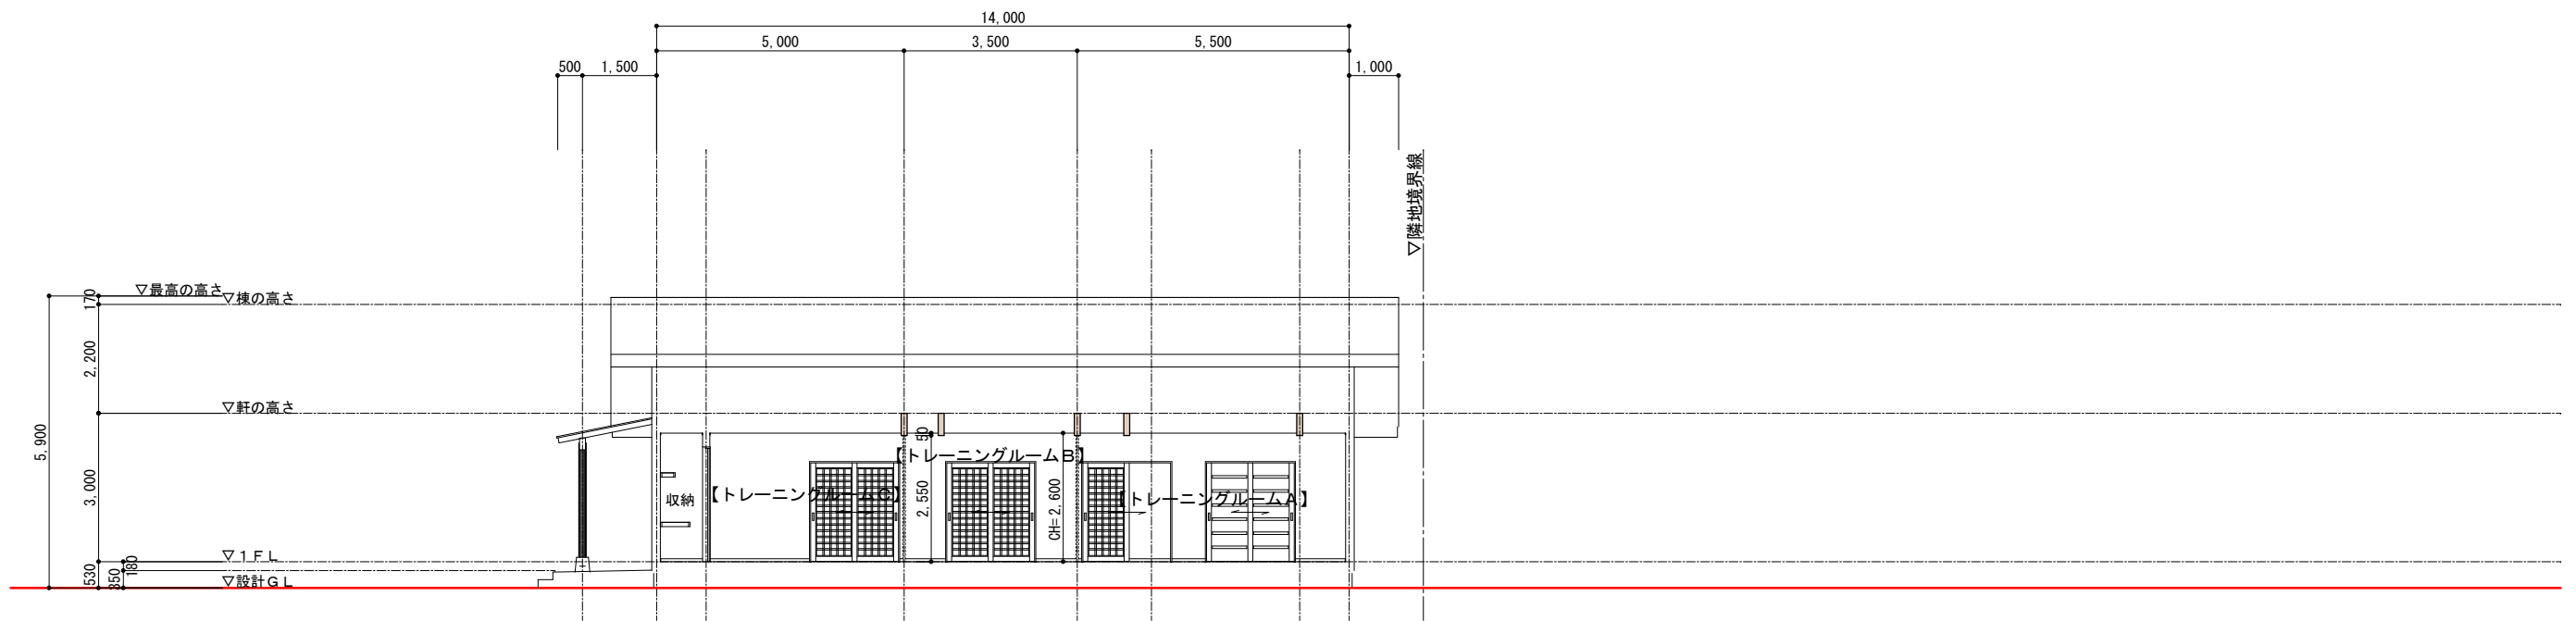



X方向断面図 1:100

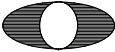
特記事項	工事名称 平成20年度 地域介護・福祉空間整備事業 三日町上町地区高齢者支えあい拠点建設工事	DRAWING TITLE 断面図	SCALE 1:100 ※A3は71%縮小	DATE 2008.09.26	検図	製図	 株式会社 泉設計事務所	一級建築士事務所登録(上伊)E第82081号 一級建築士登録 第204029号 管理建築士 有賀 修司 長野県上伊那郡南箕輪村5925-1 TEL 0265 (72) 7367 FAX 0265 (72) 7369	管理番号
									SHEET NO D 011



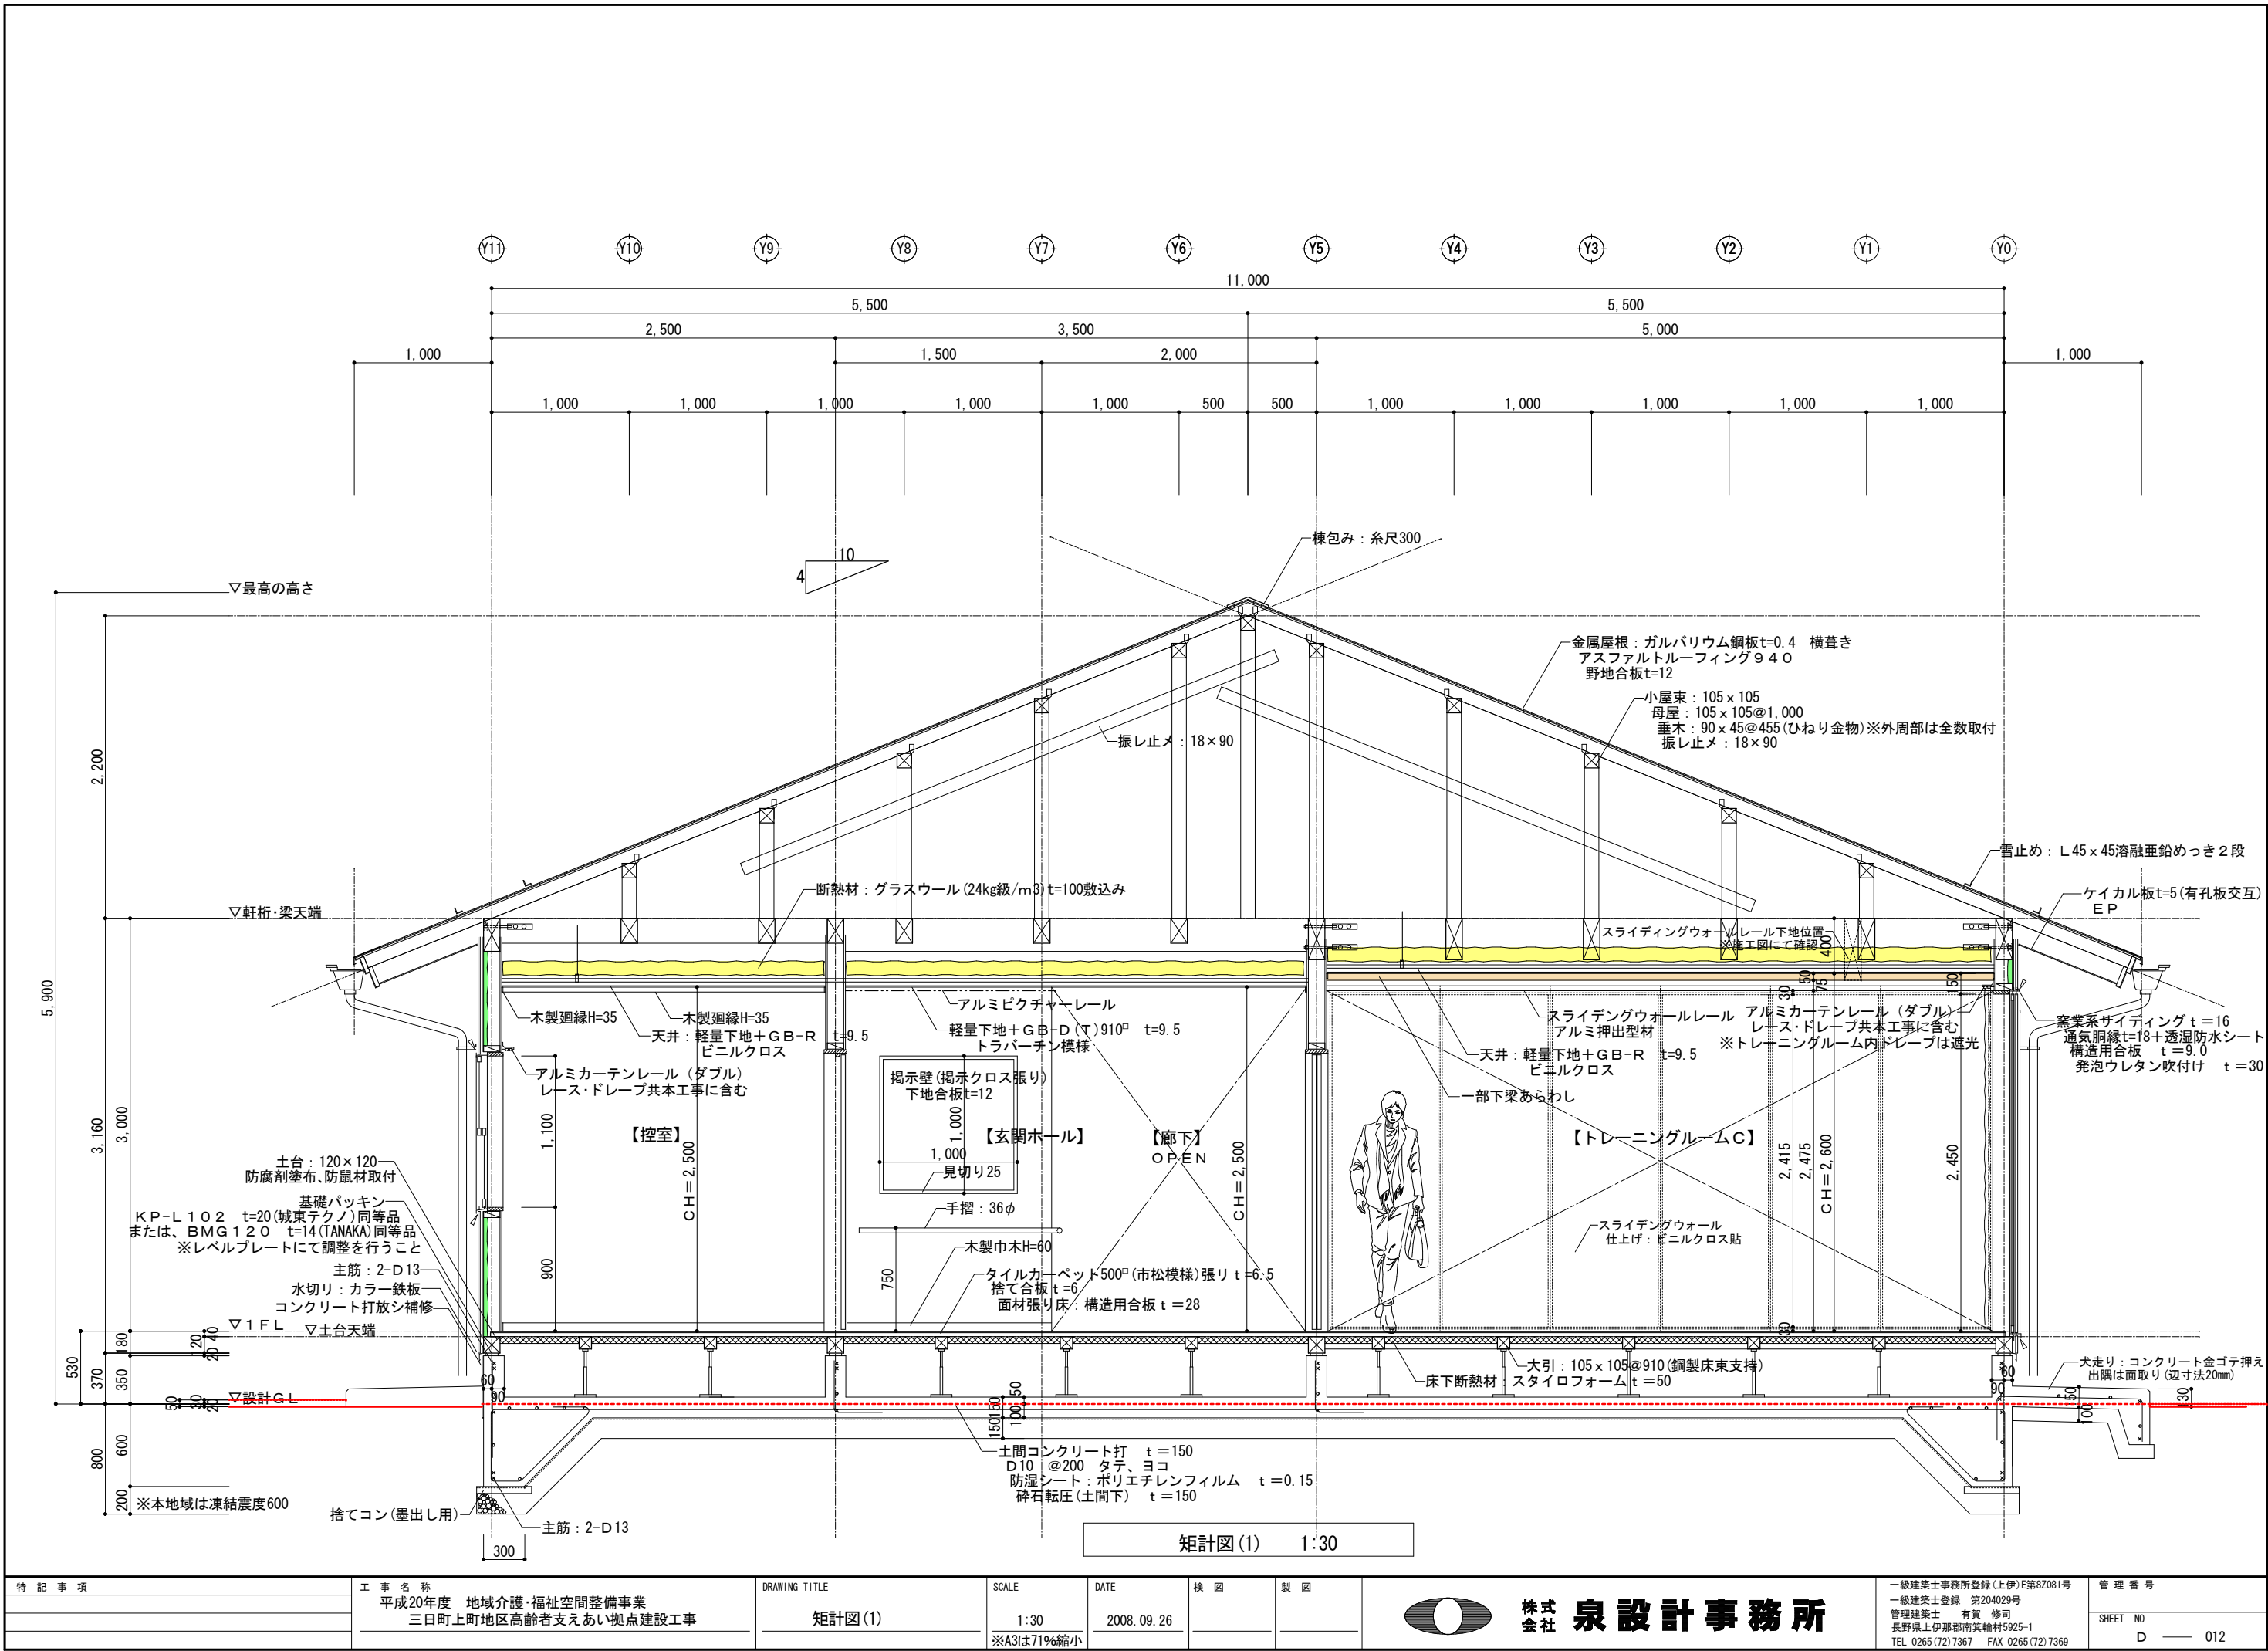


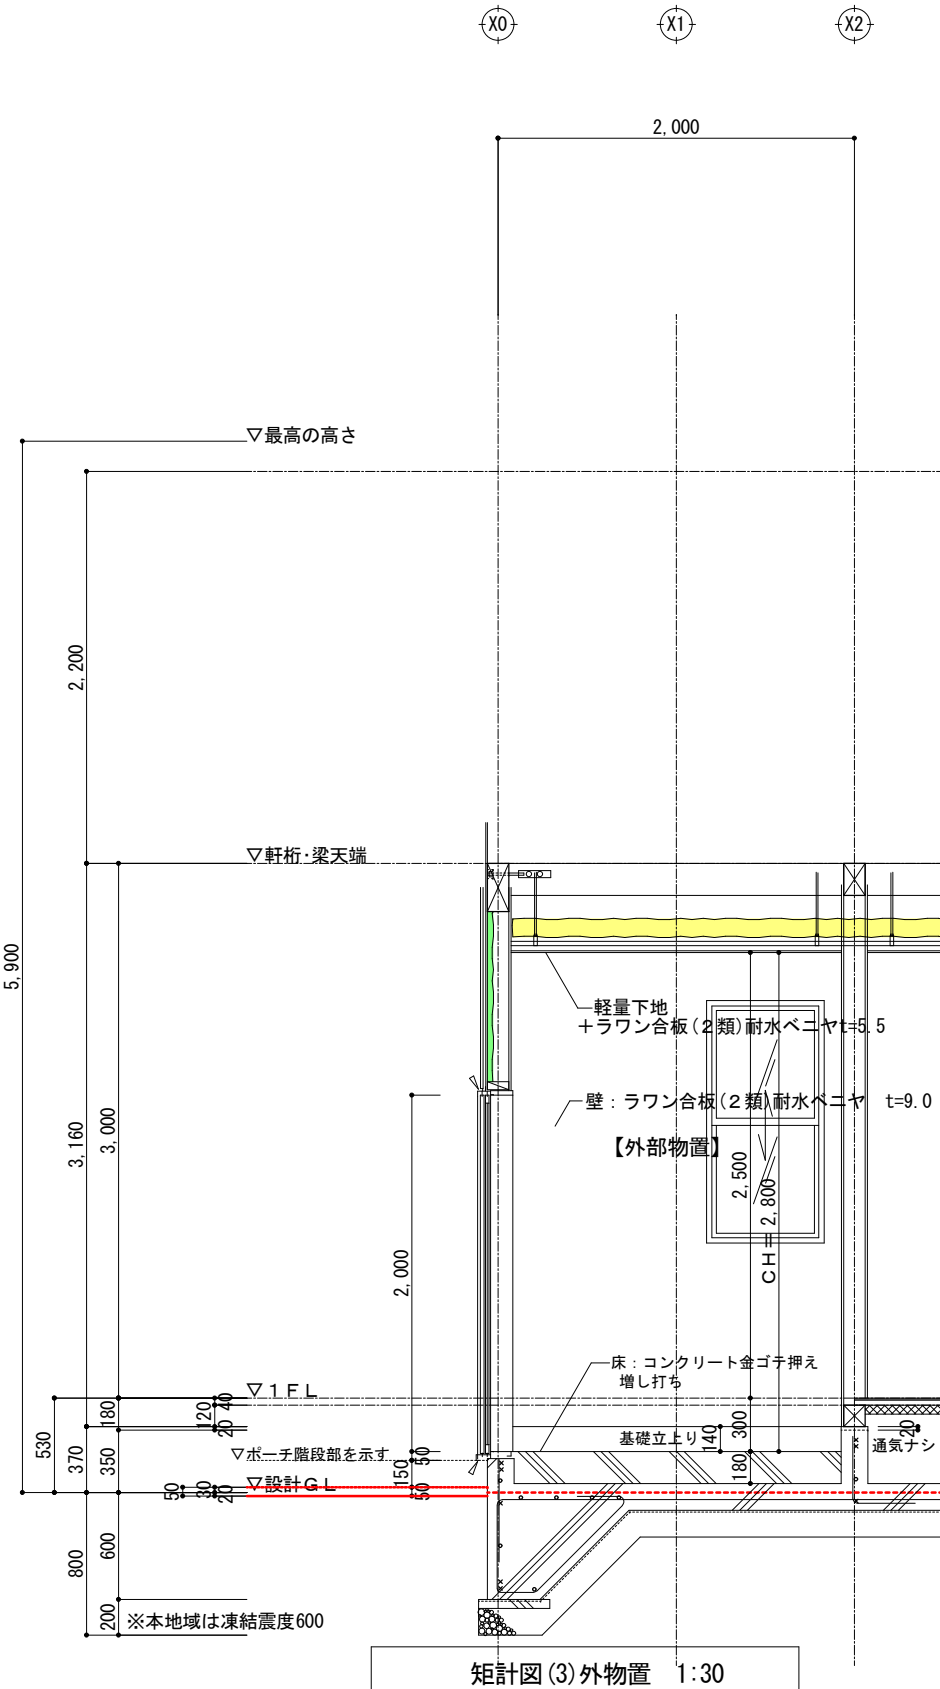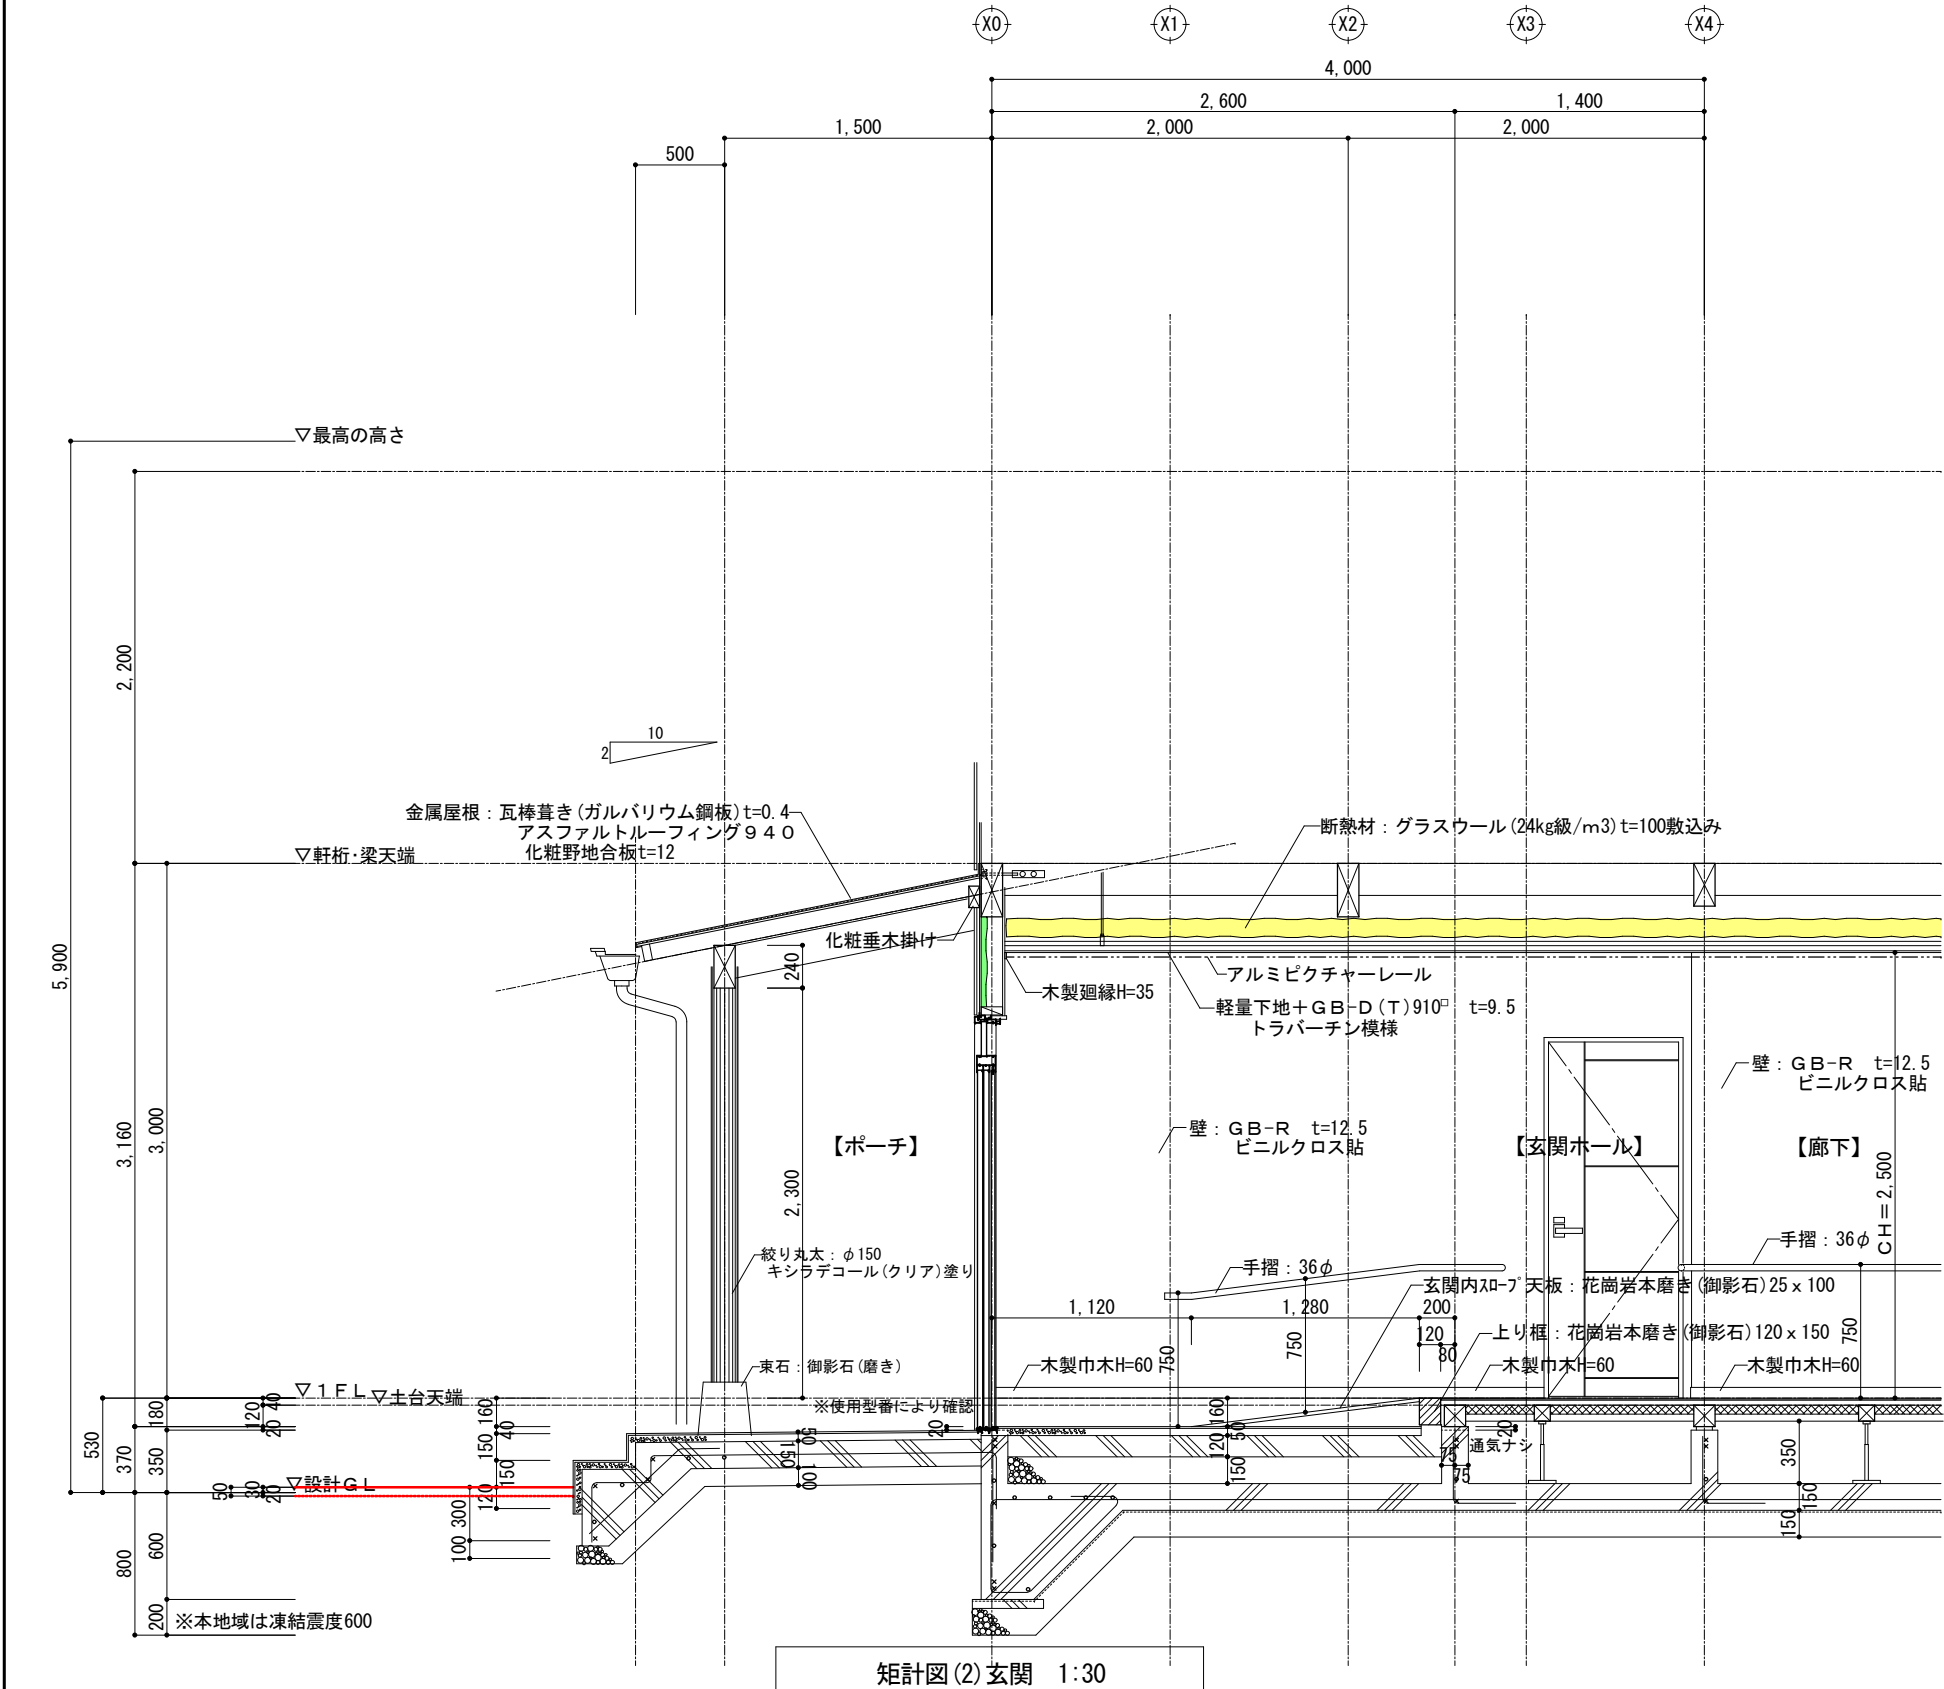




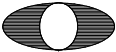
特記事項	工事名称	DRAWING TITLE	SCALE	DATE	検図	製図	 株式会社 泉設計事務所	一級建築士事務所登録(上伊)E第82081号	管理番号
	平成20年度 地域介護・福祉空間整備事業	矩計図(2)	1:30	2008.09.26				一級建築士登録 第204029号	SHEET NO
	三日町上町地区高齢者支えあい拠点建設工事		※A3は71%縮小					管理建築士 有賀 修司	D 013

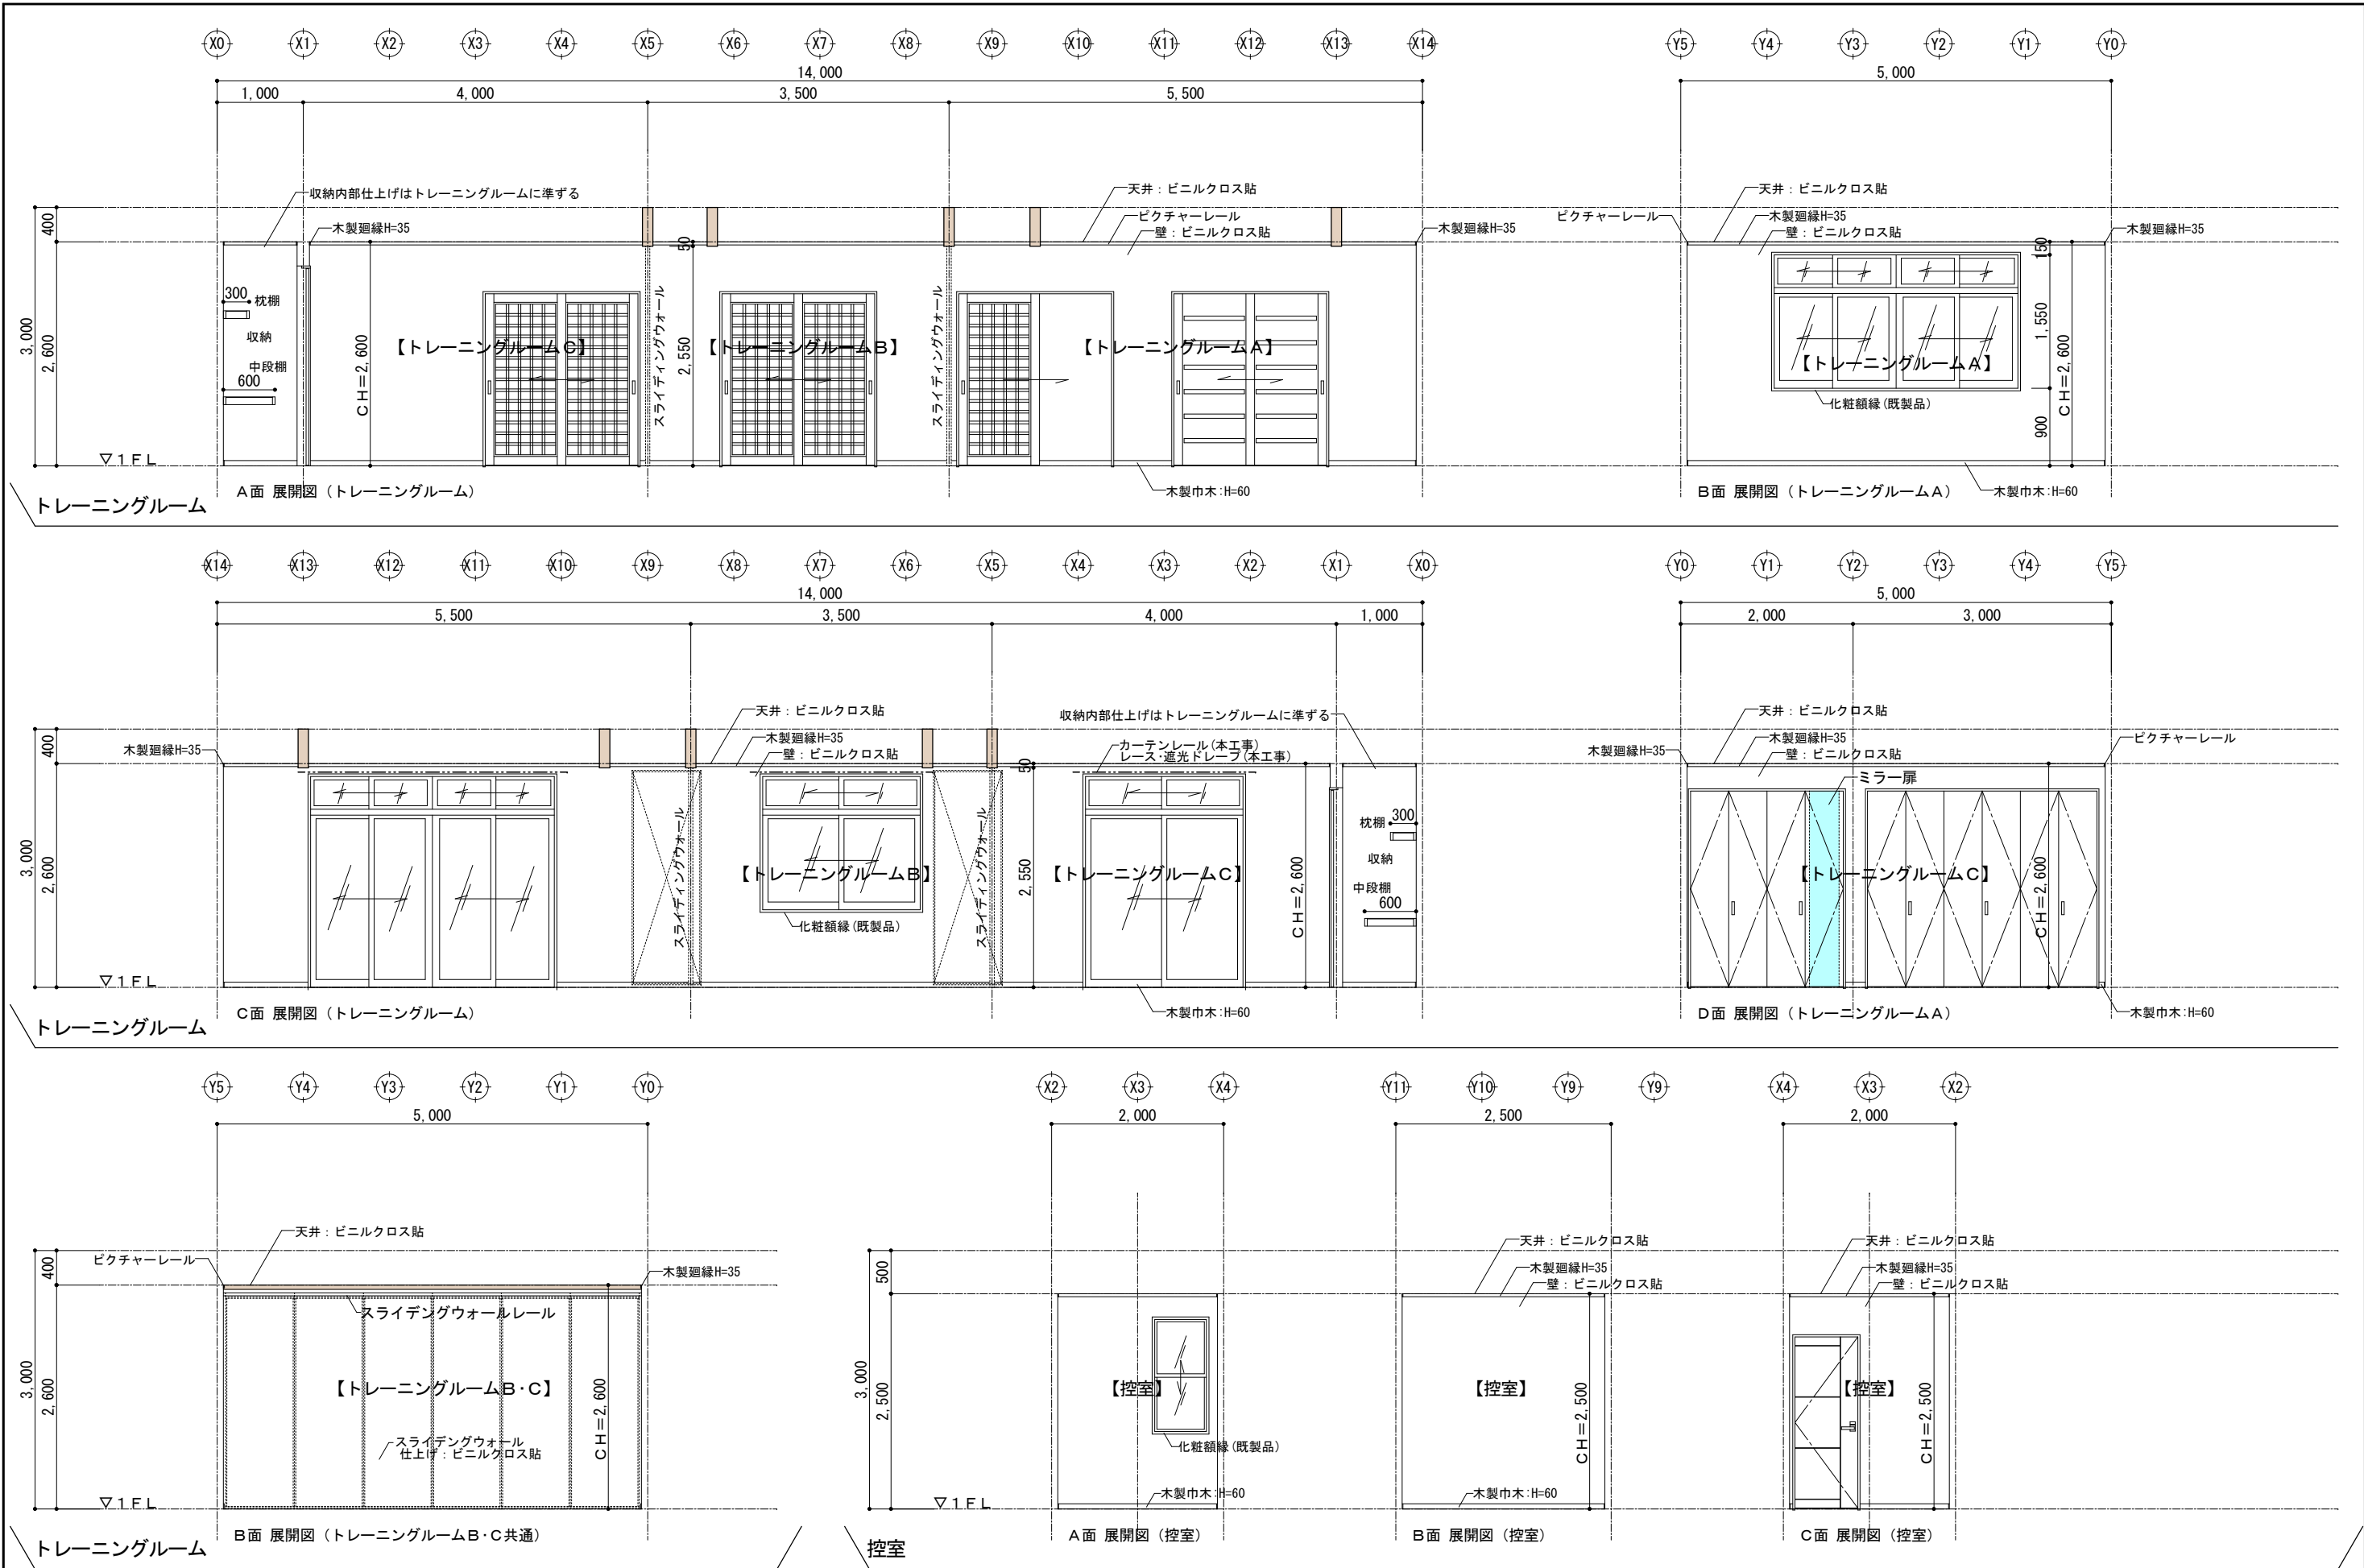


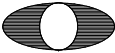
特記事項	工事名称 平成20年度 地域介護・福祉空間整備事業 三日町上町地区高齢者支えあい拠点建設工事	DRAWING TITLE 展開図 (1)	SCALE 1:50 ※A3は71%縮小	DATE 2008. 09. 26	検図	製図	 株式会社 泉設計事務所	一級建築士事務所登録 (上伊) E第82081号 一級建築士登録 第204029号 管理建築士 有賀 修司 長野県上伊那郡南箕輪村5925-1 TEL 0265 (72) 7367 FAX 0265 (72) 7369	管理番号 SHEET NO D 014
------	--	--------------------------	----------------------------	----------------------	----	----	---	---	---------------------------

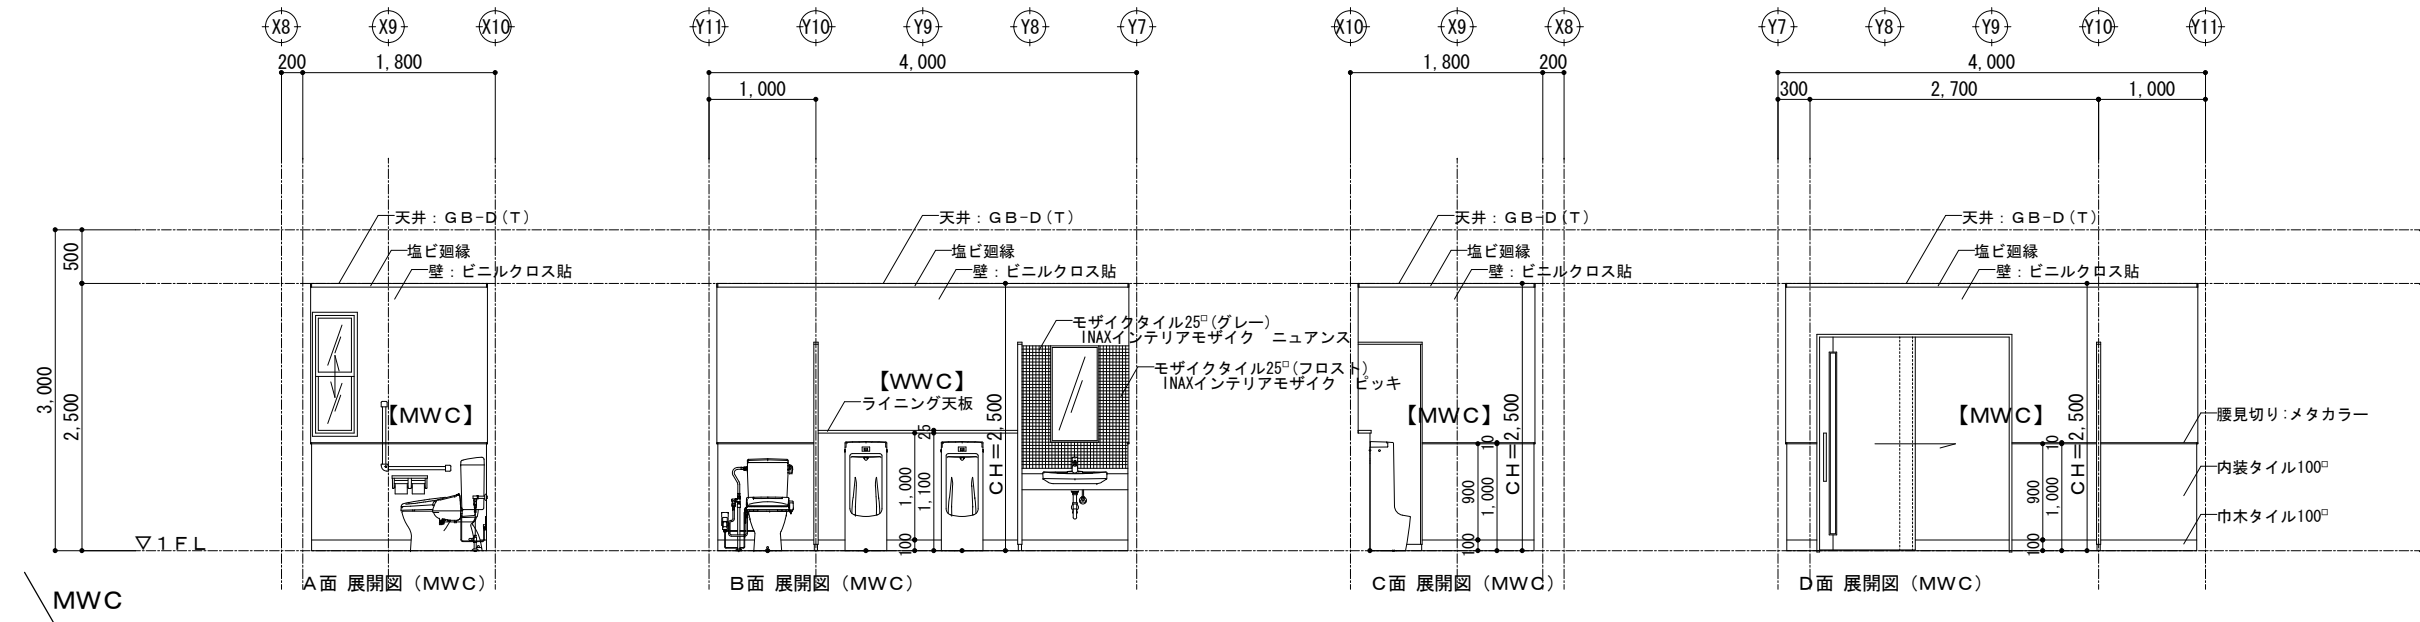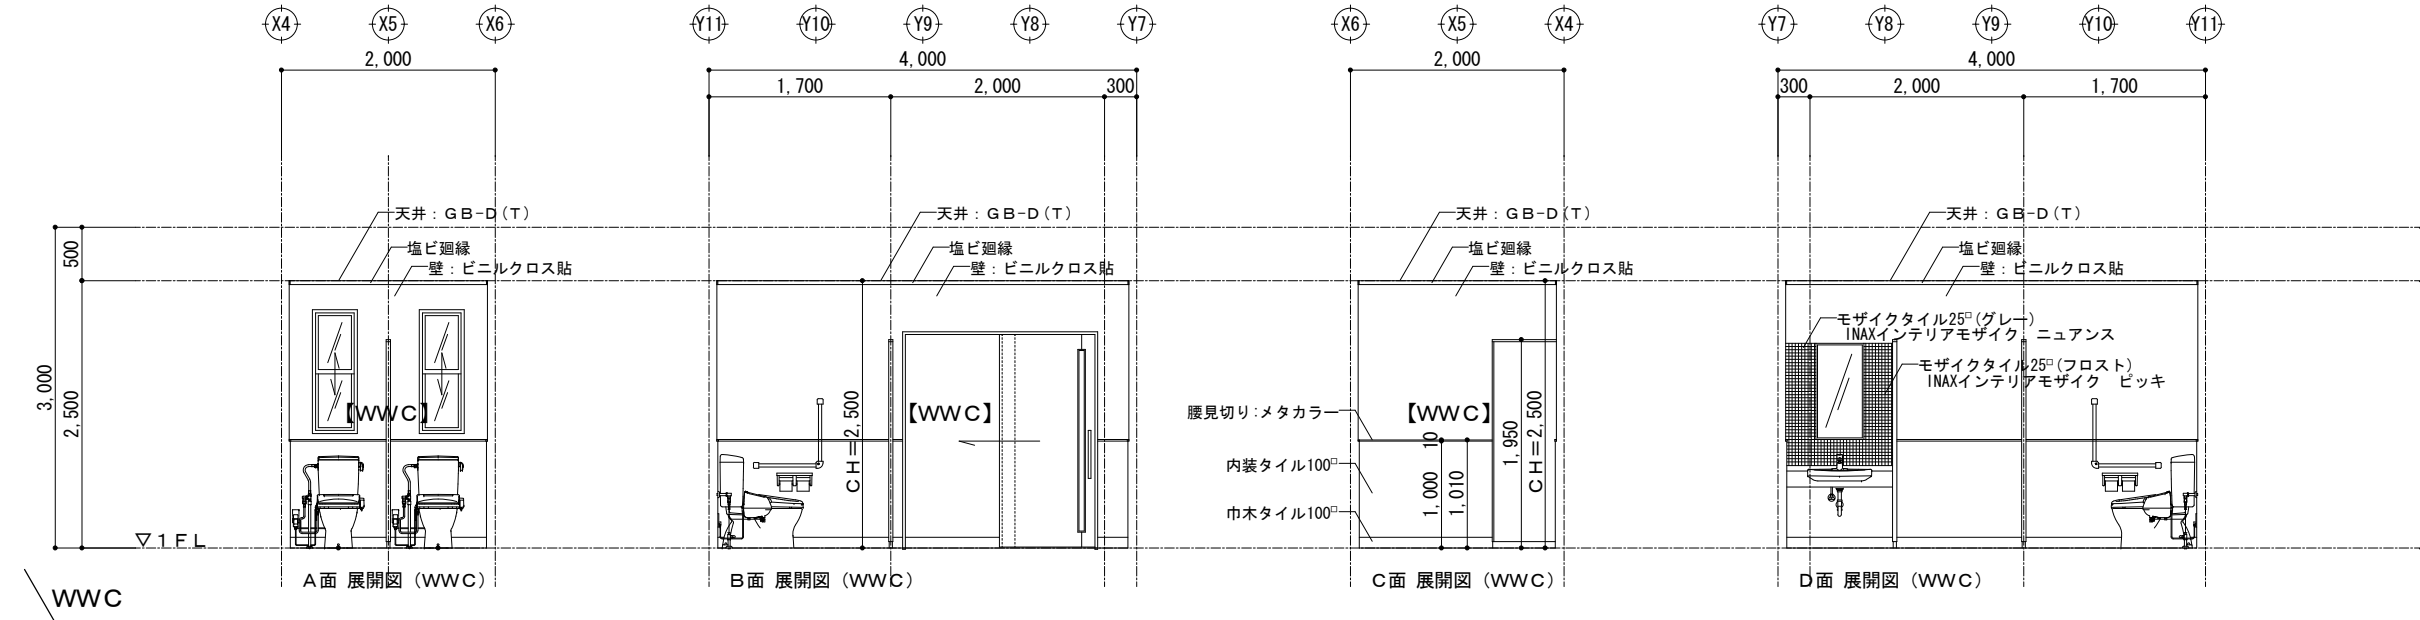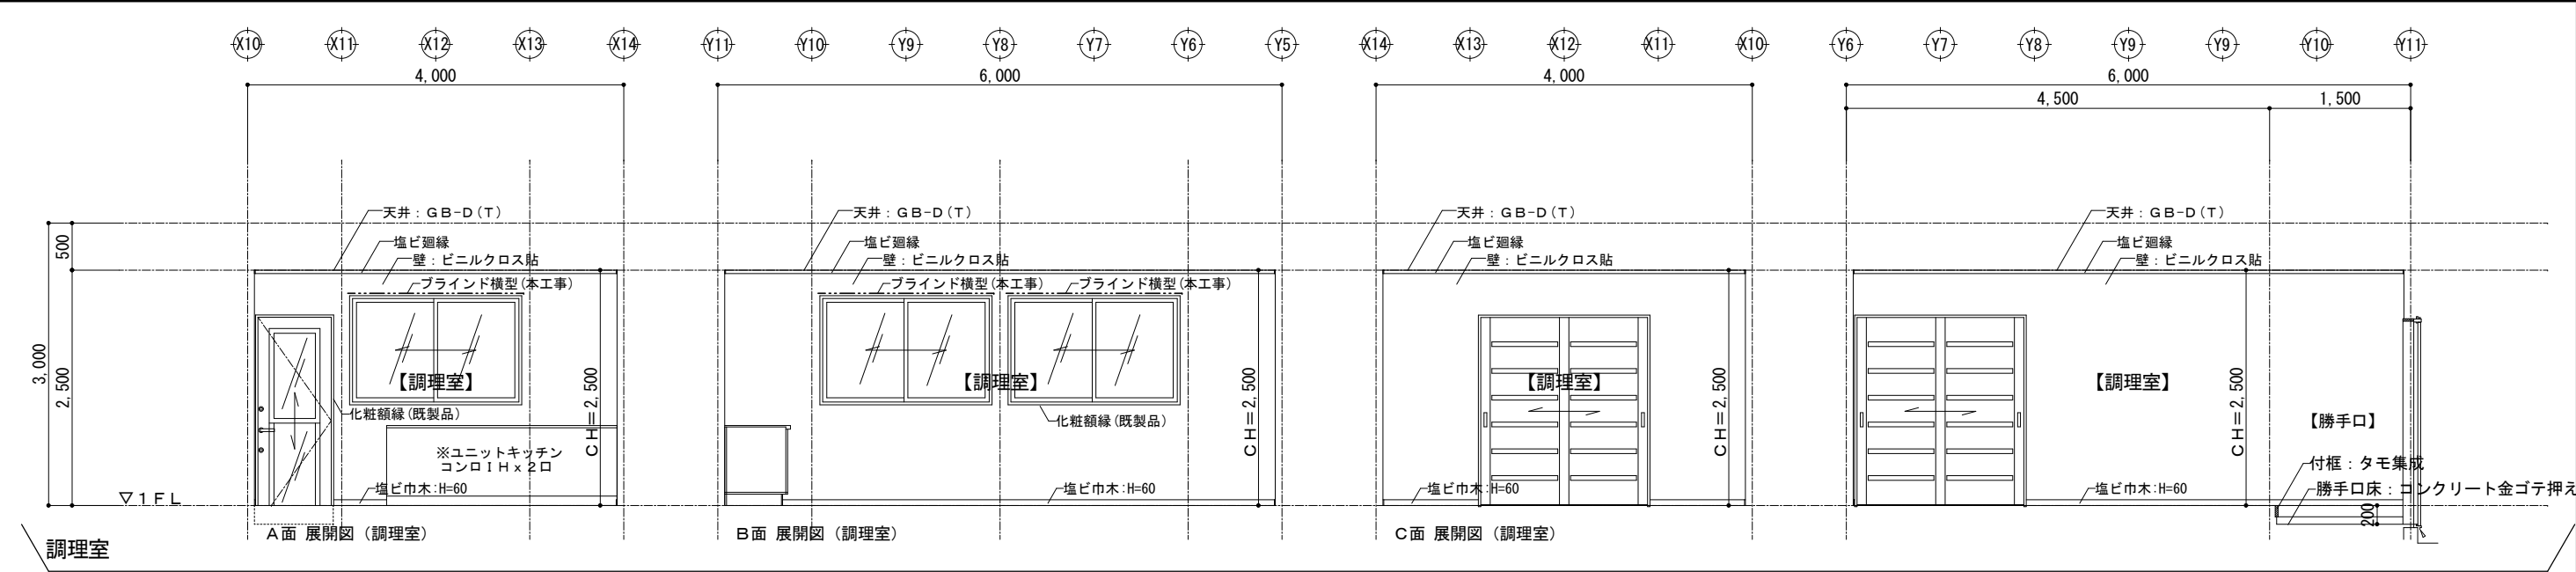

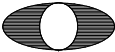特記事項	工事名称 平成20年度 地域介護・福祉空間整備事業 三日町上町地区高齢者支えあい拠点建設工事	DRAWING TITLE 展開図 (2)	SCALE 1:50 ※A3は71%縮小	DATE 2008.09.26	検図	製図	 株式会社 泉設計事務所	一級建築士事務所登録(上伊)E第82081号 一級建築士登録 第204029号 管理建築士 有賀 修司 長野県上伊那郡南箕輪村5925-1 TEL 0265(72)7367 FAX 0265(72)7369	管理番号 SHEET NO D 015
------	--	--------------------------	----------------------------	--------------------	----	----	---	---	---------------------------

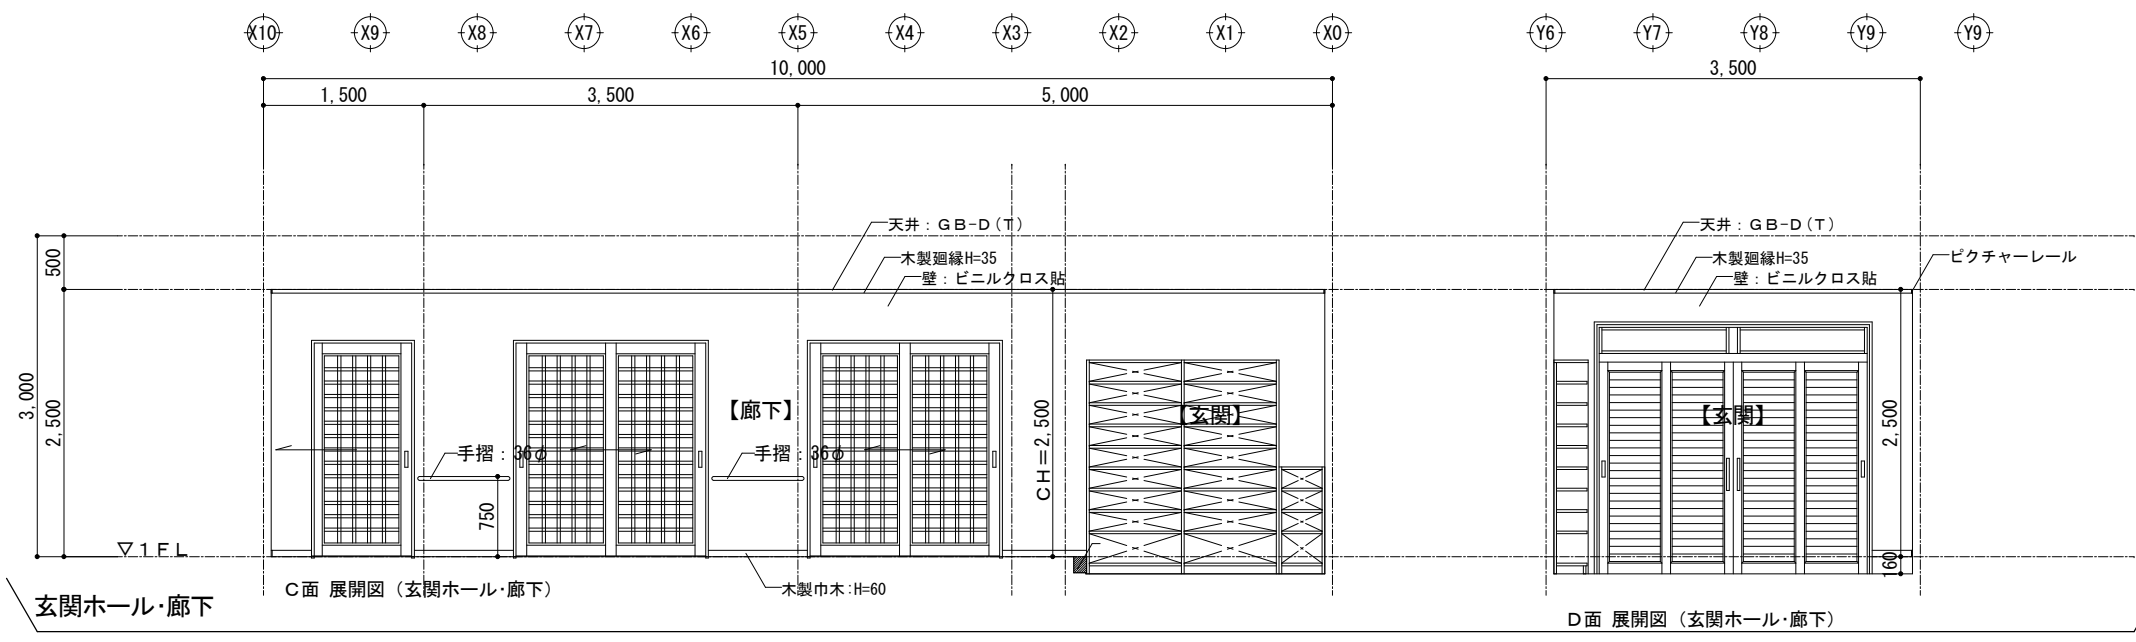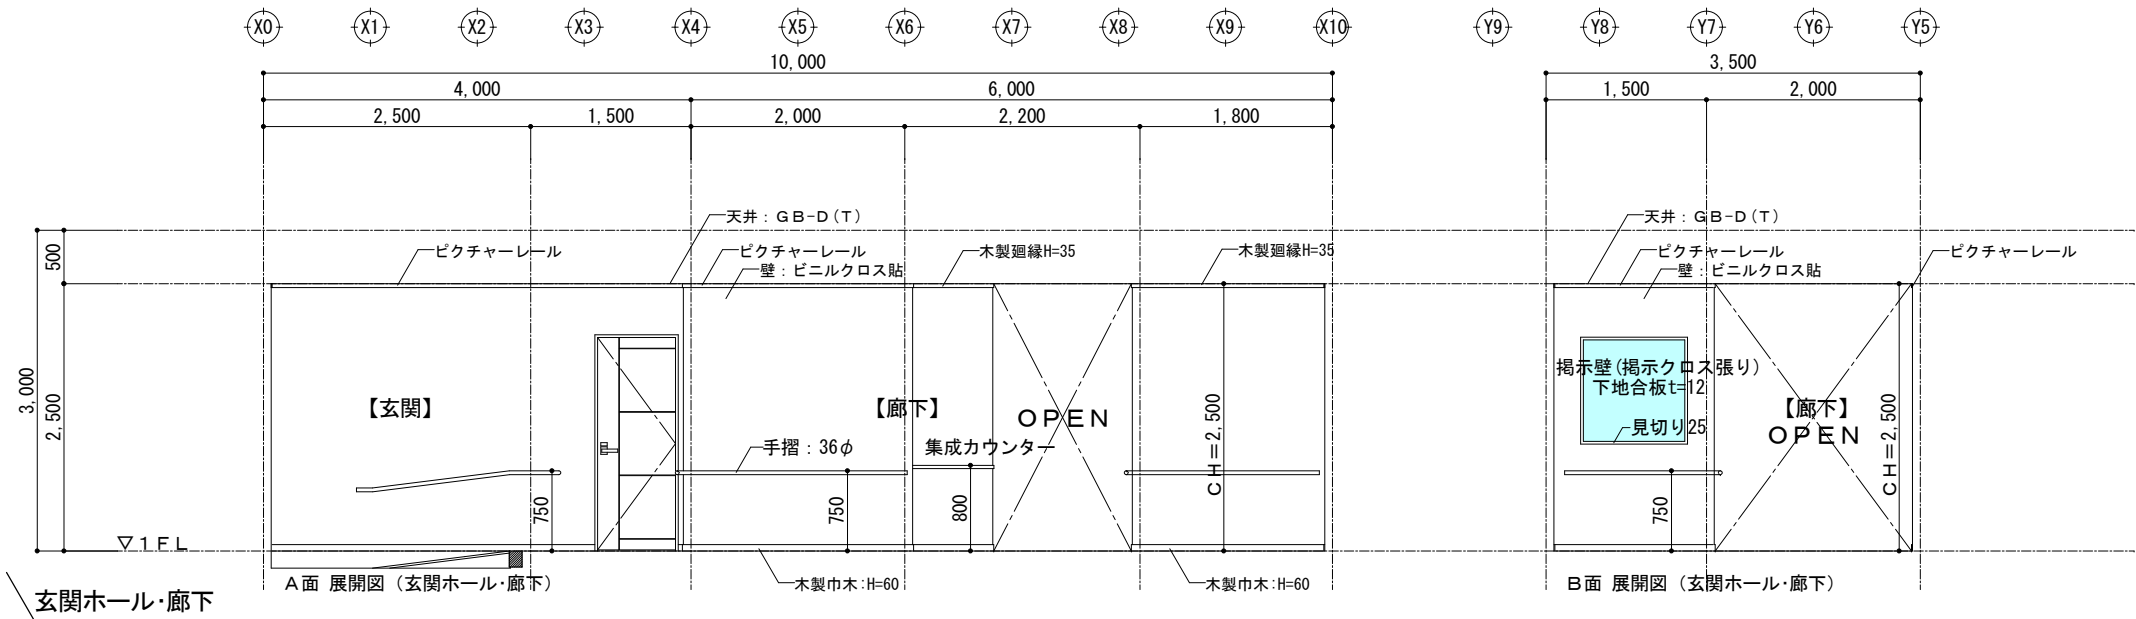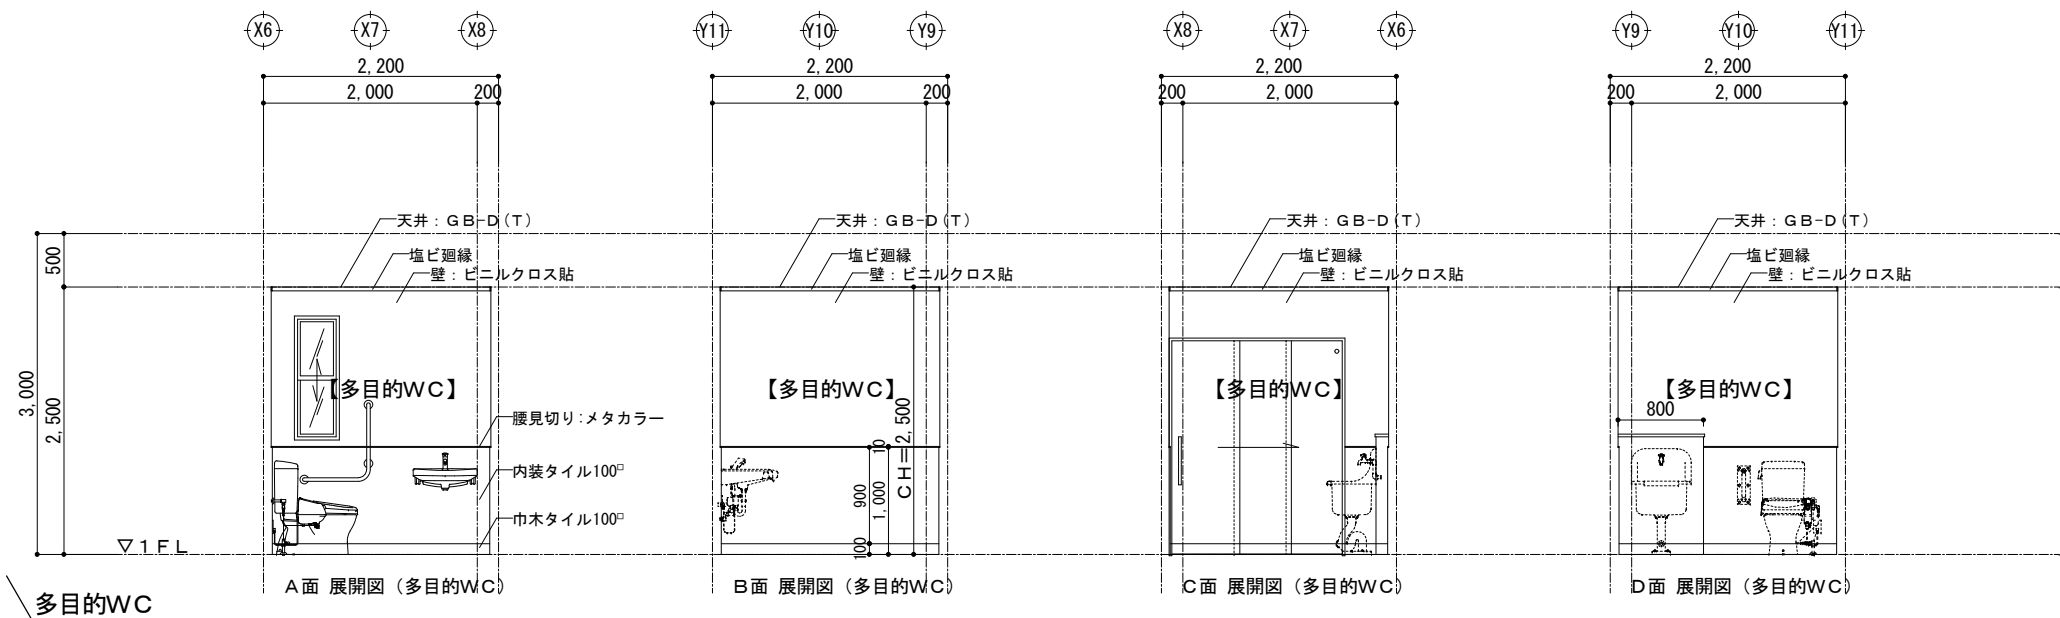

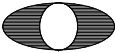特記事項	工事名称 平成20年度 地域介護・福祉空間整備事業 三日町上町地区高齢者支えあい拠点建設工事	DRAWING TITLE 展開図 (3)	SCALE 1:50 ※A3は71%縮小	DATE 2008. 09. 26	検 図	製 図	 株式会社 泉設計事務所	一級建築士事務所登録(上伊)E第82081号 一級建築士登録 第204029号 管理建築士 有賀 修司 長野県上伊那郡南箕輪村5925-1 TEL 0265 (72) 7367 FAX 0265 (72) 7369	管理番号 SHEET NO D 016
------	--	--------------------------	----------------------------	----------------------	-----	-----	---	---	---------------------------



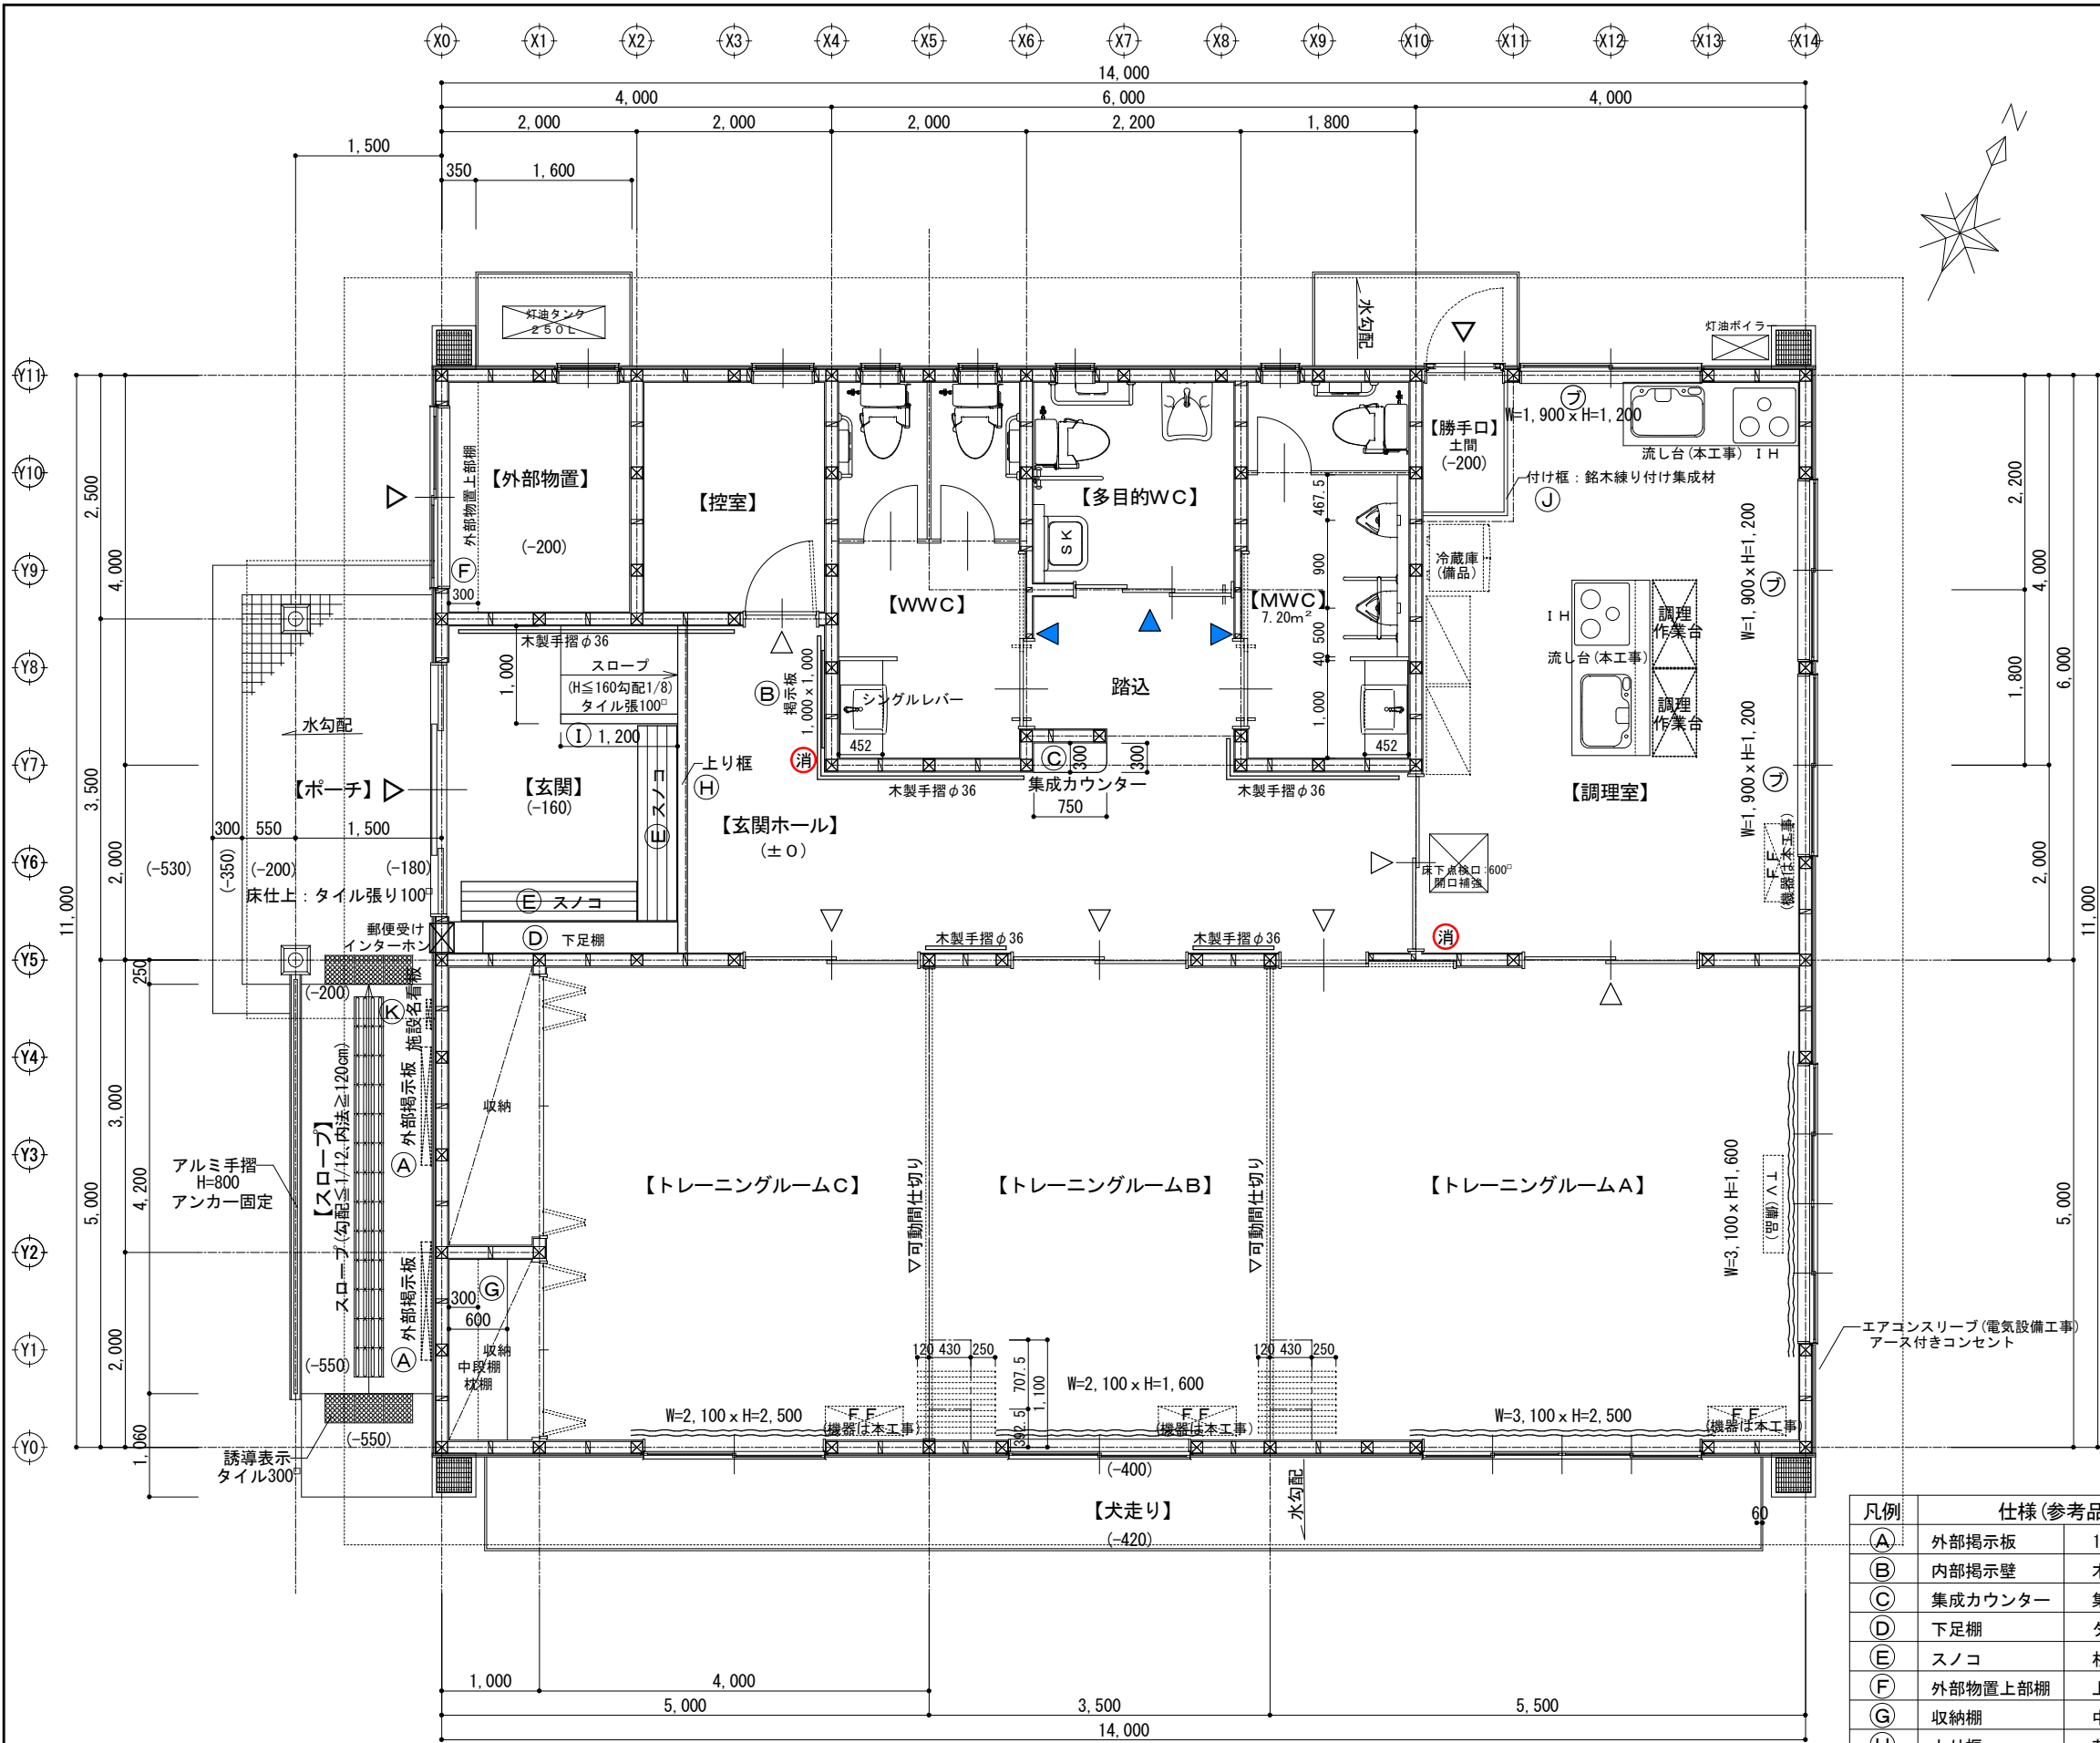


凡例	仕様 (参考品番同等品)
消	消火器 ABC10型 (+表示プレート) 2本
△	室名札 アクリルパネル150 ² t=5 カuttingシート
▲	ピクト アクリルパネル150 ² t=5 カuttingシート
フ	ブラインド 鋼製横型ブラインドW=1,900 x H=1,200
—	木製手摺 既製木製手摺φ36 (ブラケット支持)
≡	カーテン レース+ドレープ (遮光タイプ)
⊠	郵便受け アルミ既製品落し口+内部木額縁
⊠	調理作業台 引出付調理台: 900 x 450 x H800 SUS304

凡例	仕様 (参考品番同等品)
Ⓐ	外部掲示板 1210壁掛けタイプBD70-14'ラ、'グリーンボード' (三協立山アルミ同等品)
Ⓑ	内部掲示壁 木製見切りW=1,000 x H=1,000+掲示クロス張 (下地は合板t=12)
Ⓒ	集成カウンター 集成材 (ウレタン塗装): 750 x 300 x 30 (R加工) (詳細図参照)
Ⓓ	下足棚 タモ集成材 (詳細図参照)
Ⓔ	スノコ 杉板 (詳細図参照) L=2,000 x W=400、L=1,800 x W=400
Ⓕ	外部物置上部棚 上部棚L=2,380 x 300 (タモ集成材t=30) (詳細図参照)
Ⓖ	収納棚 中段棚L=1,880 x 600 (押入中段棚)、枕棚L=1,880 x 300 (押入枕棚)
Ⓗ	上り框 花崗岩本磨き (御影石) 120 x 150
Ⓘ	玄関内取-7 天板 花崗岩本磨き (御影石) 25 x 100
Ⓙ	付け框 銘木練り付け集成材 (既製品) 30 x 150
Ⓚ	施設名看板 木板 (施設名記入) W=300 x H=1,500 x t=30

内部一般図 1:50

特記事項	工事名称 平成20年度 地域介護・福祉空間整備事業 三日町上町地区高齢者支えあい拠点建設工事	DRAWING TITLE 内部一般図・詳細図 (1)	SCALE 1:50 ※A3は71%縮小	DATE 2008.09.27	検図	製図	株式会社 泉設計事務所	一級建築士事務所登録 (上伊) E第82081号 一級建築士登録 第204029号 管理建築士 有賀 修司 長野県上伊那郡南箕輪村5925-1 TEL 0265 (72) 7367 FAX 0265 (72) 7369	管理番号 SHEET NO 017 D 017
------	---	-----------------------------	-------------------------	-----------------	----	----	-------------	---	-------------------------------

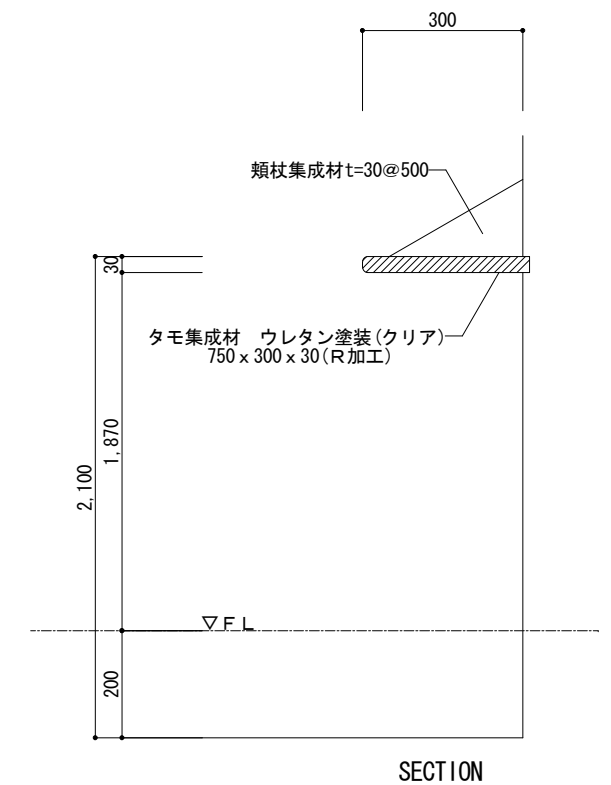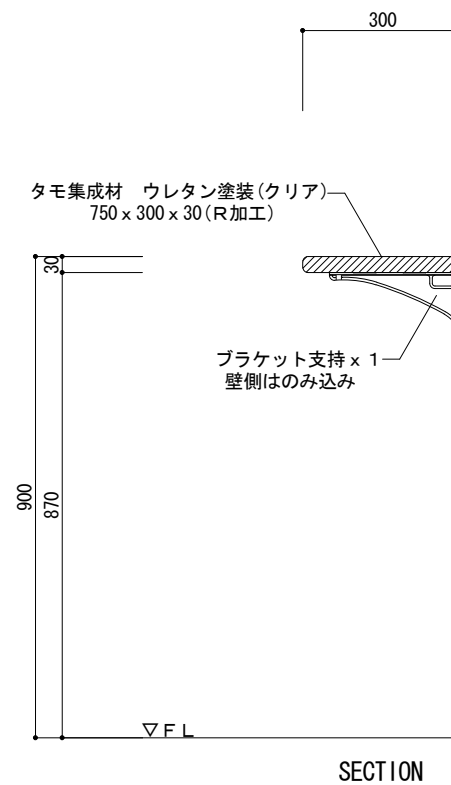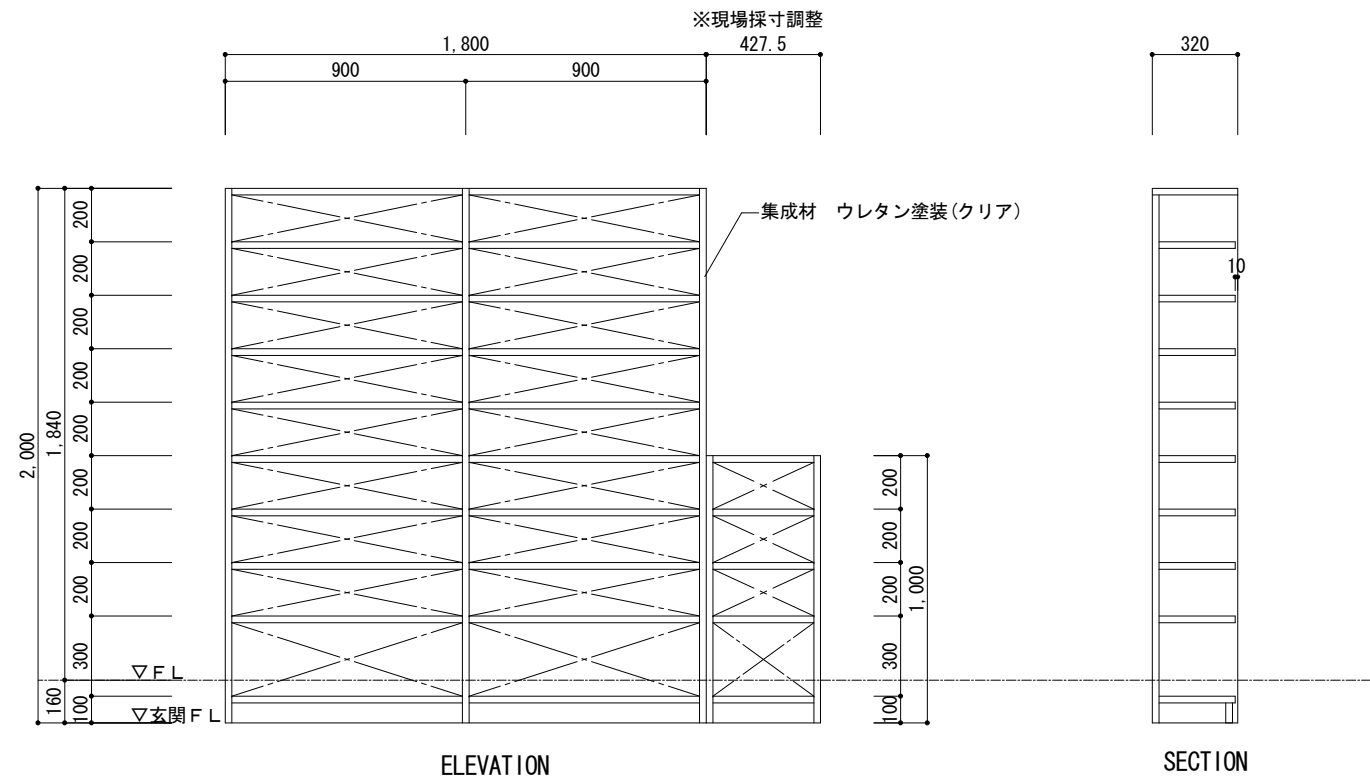

下足棚


1/20

集成カウンター

1/10


外部物置上部棚

1/10

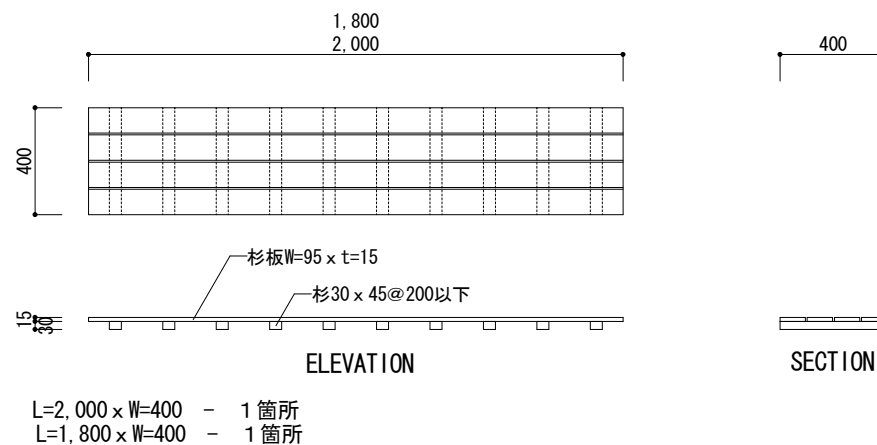


スノコ



1/20

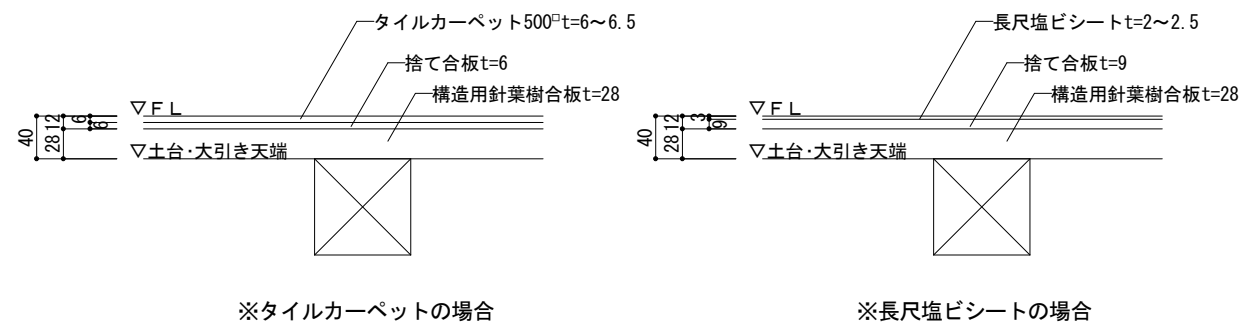

内部床納まり詳細

 $\frac{1}{5}$










特 記 事 項	工 事 名 称	DRAWING TITLE	SCALE	DATE	検 図	製 図	 株 式 会 社 泉 設 計 事 務 所	一級建築士事務所登録(上伊)E第82081号 一級建築士登録 第204029号 管理建築士 有賀 修司 長野県上伊那郡南箕輪村5925-1 TEL 0265 (72) 7367 FAX 0265 (72) 7369	管 理 番 号
	平成20年度 地域介護・福祉空間整備事業 三日町上町地区高齢者支えあい拠点建設工事	内部一般図・詳細図(2)	1:50 ※A3は71%縮小	2008.09.26				SHEET NO	
								D 018	





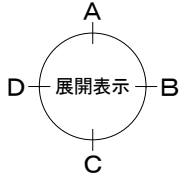
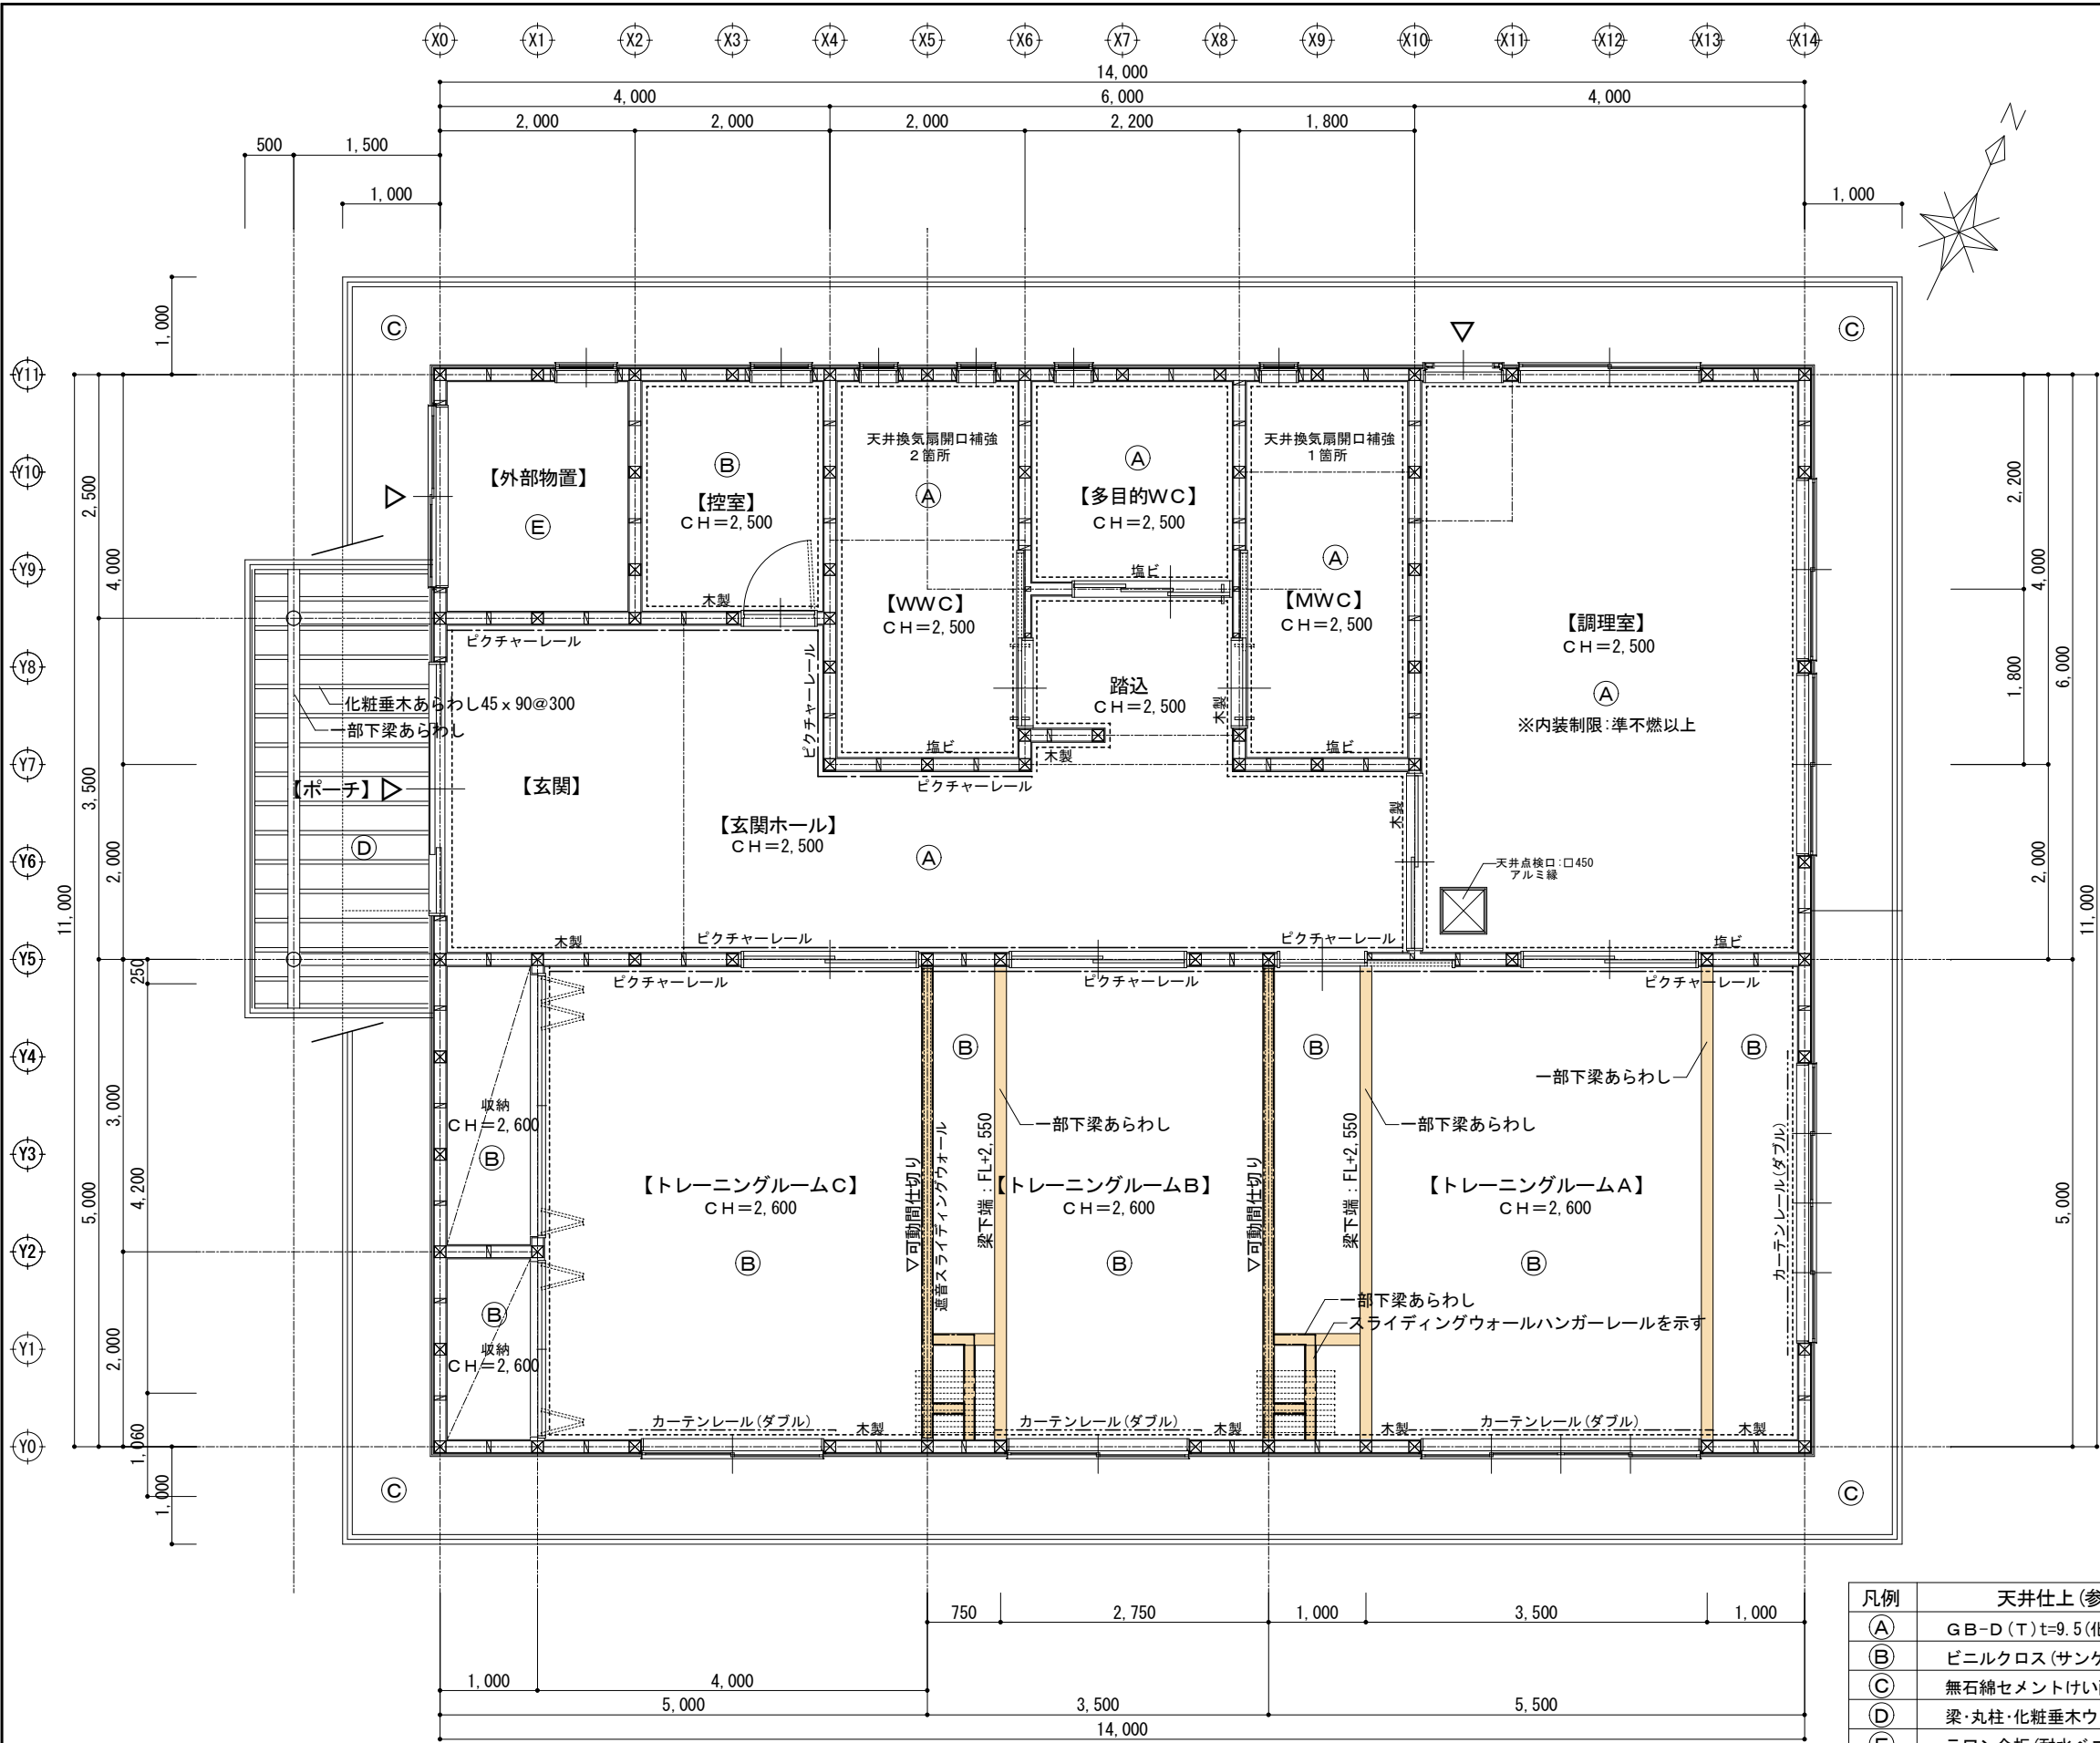

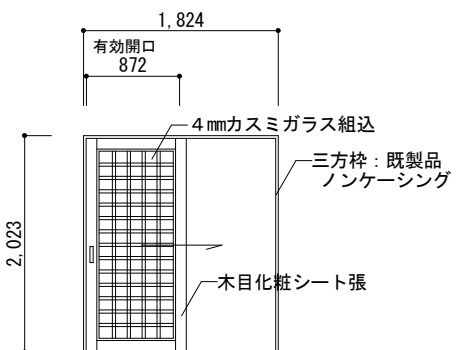
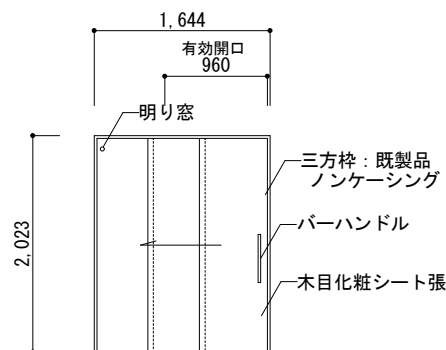
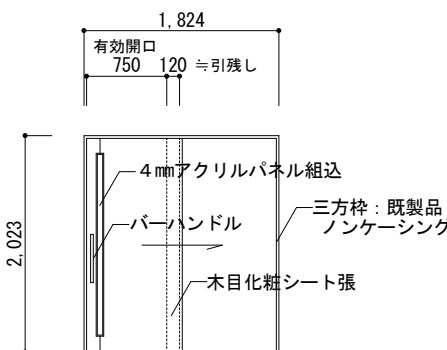
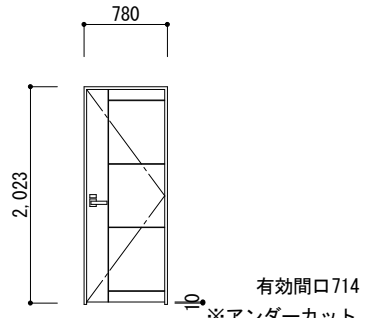
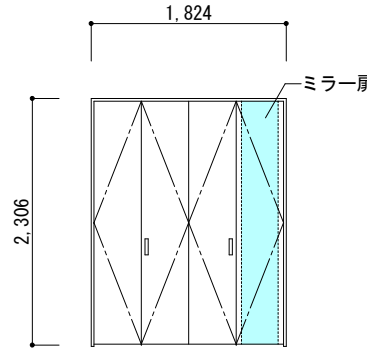
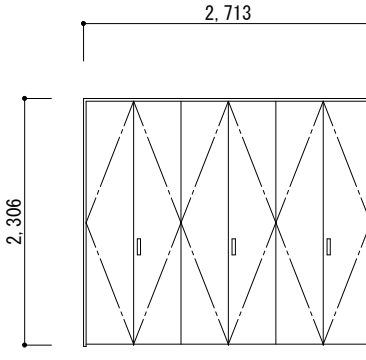



凡例	天井仕上 (参考品番同等品)
----木製	木製廻り縁H=30 (既製品)
----塩ビ	塩ビ廻り縁 (フクビ同等品)
----	ビクチャーレール (アルミ既製品) 耐荷重8kg品 フック個数は2個/mを標準とする
----	移動間仕切りハンガーレール
----	アルミ既製品カーテンレール (ダブル)


凡例	天井仕上 (参考品番同等品)
(A)	GB-D (T) t=9.5 (化粧石膏ボードラバーチン模様) 910 [□]
(B)	ビニルクロス (サンゲツリザーブ同等品)
(C)	無石綿セメントけい酸カルシウム板 t=5 (突付けV溝) EP塗装 一部有孔板φ6 (20%程度)
(D)	梁・丸柱・化粧垂木ウレタン塗装、化粧野地合板 t=12 あらわし
(E)	ラワン合板 (耐水ベニヤ) t=5.5
(F)	
(G)	
(H)	

天井伏図 1:50

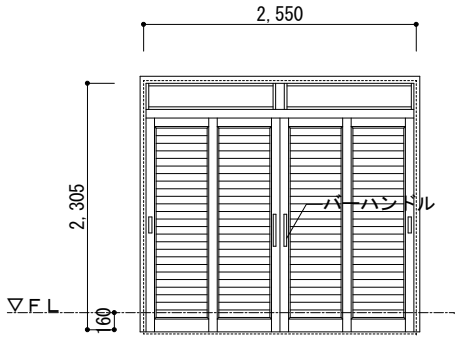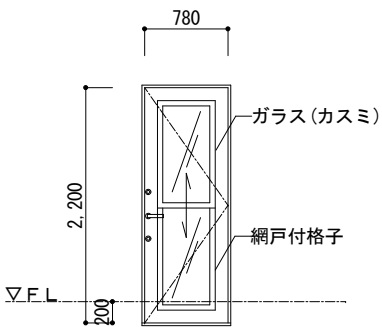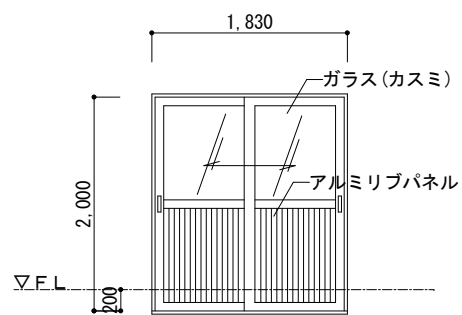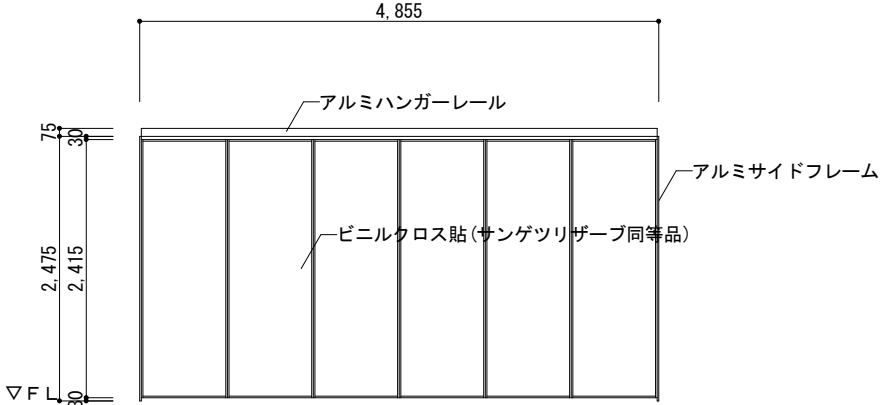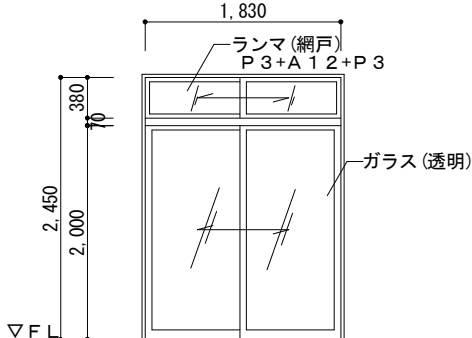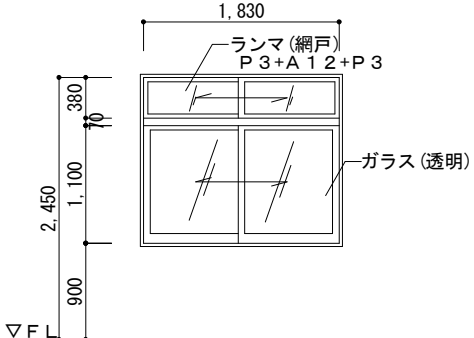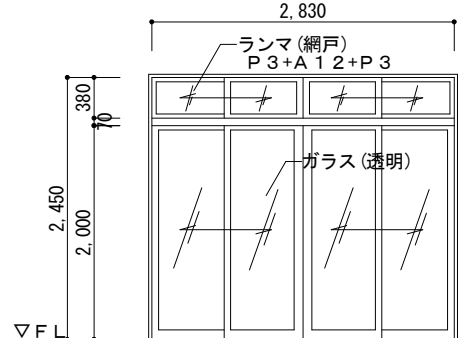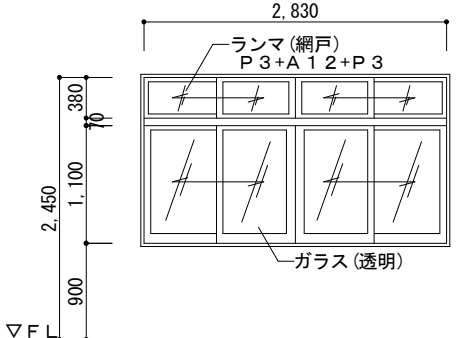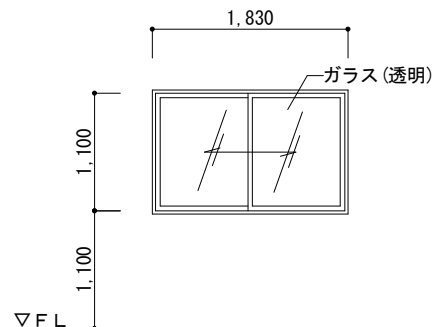
建具符号		<div><div>1</div><div>AD</div></div>			<div><div>2</div><div>AD</div></div>			<div><div>3</div><div>AD</div></div>			<div><div>1</div><div>LD</div></div>	建具符号																																																																																																									
取付場所・箇所数		玄関	1	キッチン(勝手口ドア)		1	外部物置		1	トレーニングルーム		2	取付場所・箇所数																																																																																																								
仕上げ・見込み		アルミ製 4 枚建戸		アルミ勝手口ドア			アルミ引違いサッシ			移動間仕切り、表面材:ラワン合板(別途クロス貼)		50mm	仕上げ・見込み																																																																																																								
ガラス		P 3+A 1 2+F 4		P 4+A 6+F 4			F 4			なし			ガラス																																																																																																								
金 物		標準取付け金物一式、ハンドルセット		標準取付け金物一式、レバーハンドル、DCストップ有			標準取付け金物一式			標準取付け金物一式、サイドフレーム、アルミハンガーレール		金 物																																																																																																									
		ドライ枠(ランマ付き)、シリンダー/サムターン		シリンダー/サムターン			アルミ額縁、シリンダー/サムターン																																																																																																														
備 考		網戸		土間納り下枠SUSカバー、網戸付格子			土間納り下枠SUSカバー			三和シャッター スライディングウォール50(スタンダードタイプ) 同等品		備 考																																																																																																									
		TOSTEM横格子エルミナK3 ドライ仕様同等品		住宅用07822規格																																																																																																																	
形 状 寸 法(mm)		<div>ハンドル・ロックセット現場指示</div> <div></div>		<div>ハンドル・ロックセット現場指示</div> <div></div>		<div></div> <div></div>		<div></div> <div></div>		形 状 寸 法(mm)																																																																																																											
建具符号		<div><div>1</div><div>AW</div></div>			<div><div>2</div><div>AW</div></div>			<div><div>3</div><div>AW</div></div>			<div><div>4</div><div>AW</div></div>	<div><div>5</div><div>AW</div></div>	建具符号																																																																																																								
取付場所・箇所数		トレーニングルームC	1	トレーニングルームB		1	トレーニングルームA		1	トレーニングルームA	1	調理室	3	取付場所・箇所数																																																																																																							
仕上げ・見込み		アルミ引違い+ランマ引違い窓		アルミ引違い+ランマ引違い窓			アルミ 4 枚建窓+ランマ 4 枚建窓			アルミ 4 枚建窓+ランマ 4 枚建窓		アルミ引違いサッシ		仕上げ・見込み																																																																																																							
ガラス		P 4+A 1 2+P 4		P 3+A 1 2+P 3			P 4+A 1 2+P 4			P 3+A 1 2+P 3		P 3+A 1 2+P 3		ガラス																																																																																																							
金 物		標準取付け金物一式、クレセント、網戸(合成樹脂)		標準取付け金物一式、クレセント、網戸(合成樹脂)			標準取付け金物一式、クレセント、網戸(合成樹脂)			標準取付け金物一式、クレセント、網戸(合成樹脂)		標準取付け金物一式、クレセント、網戸(合成樹脂)		金 物																																																																																																							
備 考												アルミ額縁		備 考																																																																																																							
												住宅用18211規格																																																																																																									
形 状 寸 法(mm)		<div></div> <div></div>		<div></div> <div></div>		<div></div> <div></div>		<div></div> <div></div>		<div></div> <div></div>		形 状 寸 法(mm)																																																																																																									
共 通 事 項	<div>1. 特記なき限り、木製建具、鋼製建具、鋼製軽量建具、重量シャッターの仕上げはSOPとする。</div> <div>2. 特記なき限り、木製戸・鋼製戸の見込みは40mm、鋼製軽量戸は35~40mmとする。</div> <div>3. DC、FH、HCは平面図又は建具位置図による。</div> <div>4. 煙感知器連動装置付き(別途)に取付けるDC、FH、HCはストップなしとする。</div> <div>5. 特記なき限り、DCはパラレル型とし、180°開きの場合は、戸当たり・あおり止めはなしとする。</div> <div>6. 特記なき限り、内部はモノロックとし形式は下表による。</div> <table><tr><th>室 外</th><th>室 内</th><th>室 名</th></tr><tr><td>シリンダー</td><td>押しボタン</td><td>一般室及び下記以外の室</td></tr><tr><td>シリンダー</td><td>空 錠</td><td>書庫・倉庫・物品庫・油庫など</td></tr><tr><td>空 錠</td><td>空 錠</td><td>湯沸室、掃除具など</td></tr><tr><td>非常装置付空 錠</td><td>押しボタン</td><td>浴室など</td></tr></table> <div>7. 特記なき限り、外部はシリンダー箱錠(内側サムターン)とする。ただし、押板、とっ手の場合はシリンダー本締錠(内側サムターン)とする。</div> <div>8. 鋼製軽量建具で簡易気密ドアの縦小口包板(クロロブレンスポンジゴムとの取合い)の材質はステンレス鋼板とする。</div> <div>9. 既製間仕切に含まれる建具は建具表に含まない。</div> <div>10. 特記なき限りかまち戸及びかまち及び鏡板の樹種は、共通仕様書表16.6.2 定規縁、化粧縁、額縁、ガラリに規定する樹種とする。</div> <div>11. 特記なき限り衝突防止表示の材質は、ステンレス鏡面約φ30@300程度とし、位置は建具形状図による。</div> <div>12. 特記なき限り非常進入口の表示(一辺20cmの正三角形)は、カッティングシートにより位置は立面図による。</div> <div>13. 特記なき限り、レバーハンドルの場合は、シリンダー本締錠とする。</div> <div>14. 標準型鋼製建具の出入口(くつずりを除く)の鋼板は表面亜鉛めっき鋼板とする。</div> <div>15. 標準型鋼製建具の鋼板厚さは下記による。</div> <table><tr><td>枠類(くつずり以外)</td><td>: 1.6mm(鋼板)</td></tr><tr><td>枠類(くつずり)</td><td>: 1.5mm(ステンレス鋼板)</td></tr><tr><td>戸の中骨</td><td>: 1.6mm(鋼板)</td></tr><tr><td>外部用上水切の板</td><td>: 1.6mm(鋼板)</td></tr></table> <div>16. 標準型鋼製軽量建具の戸の鋼板は、特記なき限り亜鉛めっき鋼板とする。</div> <div>17. 標準型鋼製軽量建具の鋼板厚さは下記による。</div> <table><tr><td>枠類(くつずり)</td><td>: 1.5mm(ステンレス鋼板)</td></tr><tr><td>戸(表面板)</td><td>: 0.6mm</td></tr><tr><td>戸(表面板以外)</td><td>: 0.6mm以上</td></tr></table> <div>18. 標準型建具の建具金物は、製造所指定の付属品とする。</div> <div>レバーハンドル: アルミ製 シルバー</div> <div>ドアクローザ: 露出タイプ シルバー</div> <div>丁番: 建具H≧2,000の旗丁番は、3枚とする</div> <div>(1)外部用</div> <div>(2)内部用</div> <div>(3)内部用</div> <div>有効率約30%</div> <div>有効率約35%</div> <div>有効率約25%</div> <div>建具</div> <div>AD</div> <div>※AG</div> <div>・</div> <div>SD</div> <div>※SG</div> <div>・AG</div> <div>・</div> <div>LD</div> <div>※SG</div> <div>・AG</div> <div>・</div> <div>特 記 事 項</div> <div>※自動ドアは、外側センサー式+補助センサー・内部タッチスイッチを標準取付とする。</div> <div>※自動ドアは、衝突防止表示シールを標準取付とする。</div> <div>※排煙オペレーター取付位置は、現場指示(F_L+H≦1,500)とする。</div> <div>※AW・AD木製額縁の場合は、標準付属一式にはアルミアングルピースを標準取付とする。</div> <div>※AW納まり方によっては、標準付属一式にはアルミ水切血板を標準取付とする。</div> <div>※SDの場合、内外共戸当りを標準取付とする。</div> <div>※木製建具の建具枠は建具仕上げと同材とする。</div> <div>※WD引き戸の場合、V溝レールを標準取付とする。</div> <div>※P・Hの場合、敷居スベリ(シリコンシール)を標準取付とする。</div> <div>※多目的WCは、ハンガーユニット・自閉装置・ストップ機能を標準取付とする。</div> <div>※WCドアを引き戸とする場合は、SUSフラットレールを標準取付とする。</div> <div>※トイレブースは、幅木SUS H=60・表示付き錠を標準取付とする。</div> <div>※シリンダー錠は、ロータリーディスクタンブラーシリンダー錠を標準とする。</div> <div>※網戸は、合成樹脂網戸を標準とする。</div> <div>※LH・丁番・DC等の見え掛りとなる金物は、シルバー色HLを標準とする。</div> <div>※外部ドア・サッシは、気密A-4水密W-5を標準とする。</div> <div>※基本はメーターモジュール</div>														室 外	室 内	室 名	シリンダー	押しボタン	一般室及び下記以外の室	シリンダー	空 錠	書庫・倉庫・物品庫・油庫など	空 錠	空 錠	湯沸室、掃除具など	非常装置付空 錠	押しボタン	浴室など	枠類(くつずり以外)	: 1.6mm(鋼板)	枠類(くつずり)	: 1.5mm(ステンレス鋼板)	戸の中骨	: 1.6mm(鋼板)	外部用上水切の板	: 1.6mm(鋼板)	枠類(くつずり)	: 1.5mm(ステンレス鋼板)	戸(表面板)	: 0.6mm	戸(表面板以外)	: 0.6mm以上																																																																										
室 外	室 内	室 名																																																																																																																			
シリンダー	押しボタン	一般室及び下記以外の室																																																																																																																			
シリンダー	空 錠	書庫・倉庫・物品庫・油庫など																																																																																																																			
空 錠	空 錠	湯沸室、掃除具など																																																																																																																			
非常装置付空 錠	押しボタン	浴室など																																																																																																																			
枠類(くつずり以外)	: 1.6mm(鋼板)																																																																																																																				
枠類(くつずり)	: 1.5mm(ステンレス鋼板)																																																																																																																				
戸の中骨	: 1.6mm(鋼板)																																																																																																																				
外部用上水切の板	: 1.6mm(鋼板)																																																																																																																				
枠類(くつずり)	: 1.5mm(ステンレス鋼板)																																																																																																																				
戸(表面板)	: 0.6mm																																																																																																																				
戸(表面板以外)	: 0.6mm以上																																																																																																																				
建 具 略 号	<table><tr><th>種 別</th><th>戸</th><th>窓</th><th>ガラリ</th><th>障子</th><th>ふすま</th><th>シャッター</th></tr><tr><td>アルミ製</td><td>AD</td><td>AW</td><td>AG</td><td>AP</td><td>AH</td><td></td></tr><tr><td>鋼 製</td><td>SD</td><td>SW</td><td>SG</td><td></td><td></td><td>SS</td></tr><tr><td>軽量鋼製</td><td>LD</td><td></td><td></td><td></td><td></td><td>LS</td></tr><tr><td>ステンレス製</td><td>SSD</td><td>SSW</td><td>SSG</td><td></td><td></td><td>SSS</td></tr><tr><td>木 製</td><td>WD</td><td>WW</td><td>WG</td><td>P</td><td>H</td><td></td></tr></table>	種 別	戸	窓	ガラリ	障子	ふすま	シャッター	アルミ製	AD	AW	AG	AP	AH		鋼 製	SD	SW	SG			SS	軽量鋼製	LD					LS	ステンレス製	SSD	SSW	SSG			SSS	木 製	WD	WW	WG	P	H		ガラス種別略号	<table><tr><th>P</th><th>フロート板ガラス</th><th>HR</th><th>熱線反射ガラス</th></tr><tr><td>F</td><td>型板ガラス</td><td>PG</td><td>複層ガラス</td></tr><tr><td>NP</td><td>網入り板ガラス</td><td>HAP</td><td>熱線吸収フロート板ガラス</td></tr><tr><td>NF</td><td>網入り型板ガラス</td><td>HANP</td><td>熱線吸収網入り磨き板ガラス</td></tr><tr><td>WP</td><td>線入り板ガラス</td><td>HANF</td><td>熱線吸収網入り型板ガラス</td></tr><tr><td>WF</td><td>線入り型板ガラス</td><td>L</td><td>合わせガラス</td></tr></table>	P	フロート板ガラス	HR	熱線反射ガラス	F	型板ガラス	PG	複層ガラス	NP	網入り板ガラス	HAP	熱線吸収フロート板ガラス	NF	網入り型板ガラス	HANP	熱線吸収網入り磨き板ガラス	WP	線入り板ガラス	HANF	熱線吸収網入り型板ガラス	WF	線入り型板ガラス	L	合わせガラス	建 具 金 物 略 号	<table><tr><th>DC</th><th>ドアクローザ</th><th>LH</th><th>レバーハンドル</th></tr><tr><td>DS</td><td>戸当り</td><td>GH</td><td>握り玉</td></tr><tr><td>FH</td><td>フロアヒンジ</td><td>PP</td><td>引き棒・押棒・押板</td></tr><tr><td>PH</td><td>ビボットヒンジ</td><td>DP</td><td>引き手</td></tr><tr><td>HC</td><td>ヒンジクローザ</td><td></td><td></td></tr></table>	DC	ドアクローザ	LH	レバーハンドル	DS	戸当り	GH	握り玉	FH	フロアヒンジ	PP	引き棒・押棒・押板	PH	ビボットヒンジ	DP	引き手	HC	ヒンジクローザ			金 物 ・ 備 考	<table><tr><th colspan="2">金物欄記入事項</th><th>備考欄記入事項</th><th>形状図記入事項</th></tr><tr><td>・三方枠・下枠・宙ずりの仕様</td><td>・ハンガーユニットの仕様</td><td>・防火戸の仕様(常時閉鎖・煙感連動・特定防火・防火等)</td><td>・枠の内法寸法</td></tr><tr><td>・額縁の種類(アルミ・SUS・木)</td><td>・網戸の種類(SUSの場合)</td><td></td><td>・がらりの寸法</td></tr><tr><td>・オペレーター仕様(隠蔽の場合)</td><td></td><td>・エアタイト(防音)の仕様</td><td>・アンダカットの寸法</td></tr><tr><td>・自閉装置・センサー類の仕様</td><td></td><td>・アルミ・樹脂複合サッシの仕様</td><td>・衝突防止表示シール位置</td></tr><tr><td colspan="2">・既製品は参考品名記入</td><td></td><td></td></tr></table>	金物欄記入事項		備考欄記入事項	形状図記入事項	・三方枠・下枠・宙ずりの仕様	・ハンガーユニットの仕様	・防火戸の仕様(常時閉鎖・煙感連動・特定防火・防火等)	・枠の内法寸法	・額縁の種類(アルミ・SUS・木)	・網戸の種類(SUSの場合)		・がらりの寸法	・オペレーター仕様(隠蔽の場合)		・エアタイト(防音)の仕様	・アンダカットの寸法	・自閉装置・センサー類の仕様		・アルミ・樹脂複合サッシの仕様	・衝突防止表示シール位置	・既製品は参考品名記入			
種 別	戸	窓	ガラリ	障子	ふすま	シャッター																																																																																																															
アルミ製	AD	AW	AG	AP	AH																																																																																																																
鋼 製	SD	SW	SG			SS																																																																																																															
軽量鋼製	LD					LS																																																																																																															
ステンレス製	SSD	SSW	SSG			SSS																																																																																																															
木 製	WD	WW	WG	P	H																																																																																																																
P	フロート板ガラス	HR	熱線反射ガラス																																																																																																																		
F	型板ガラス	PG	複層ガラス																																																																																																																		
NP	網入り板ガラス	HAP	熱線吸収フロート板ガラス																																																																																																																		
NF	網入り型板ガラス	HANP	熱線吸収網入り磨き板ガラス																																																																																																																		
WP	線入り板ガラス	HANF	熱線吸収網入り型板ガラス																																																																																																																		
WF	線入り型板ガラス	L	合わせガラス																																																																																																																		
DC	ドアクローザ	LH	レバーハンドル																																																																																																																		
DS	戸当り	GH	握り玉																																																																																																																		
FH	フロアヒンジ	PP	引き棒・押棒・押板																																																																																																																		
PH	ビボットヒンジ	DP	引き手																																																																																																																		
HC	ヒンジクローザ																																																																																																																				
金物欄記入事項		備考欄記入事項	形状図記入事項																																																																																																																		
・三方枠・下枠・宙ずりの仕様	・ハンガーユニットの仕様	・防火戸の仕様(常時閉鎖・煙感連動・特定防火・防火等)	・枠の内法寸法																																																																																																																		
・額縁の種類(アルミ・SUS・木)	・網戸の種類(SUSの場合)		・がらりの寸法																																																																																																																		
・オペレーター仕様(隠蔽の場合)		・エアタイト(防音)の仕様	・アンダカットの寸法																																																																																																																		
・自閉装置・センサー類の仕様		・アルミ・樹脂複合サッシの仕様	・衝突防止表示シール位置																																																																																																																		
・既製品は参考品名記入																																																																																																																					
特 記 事 項		工 事 名 称		DRAWING TITLE		SCALE		DATE		検 図		製 図		株式会社 泉設計事務所		一級建築士事務所登録(上伊)E第82081号 一級建築士登録 第204029号 管理建築士 有賀 修司 長野県上伊那郡南箕輪村5925-1 TEL 0265(72)7367 FAX 0265(72)7369		管 理 番 号																																																																																																			
		平成20年度 地域介護・福祉空間整備事業 三日町上町地区高齢者支えあい拠点建設工事		建具表(1)		1:50 ※A3は71%縮小		2008.09.26								SHEET NO D 020																																																																																																					
図面ファイル名: 0000~021建具表(三日町上町公民館)																																																																																																																					
最 終 保 存 日 時 : 2008/09/26 10:30:54																																																																																																																					
プリンタ出力 2008.9.26																																																																																																																					

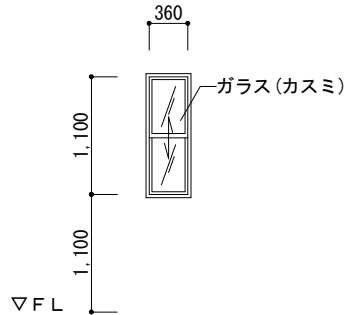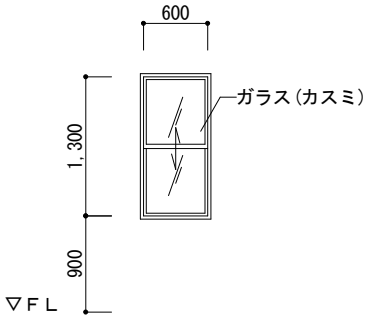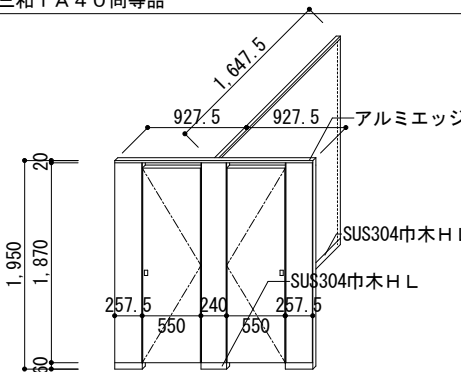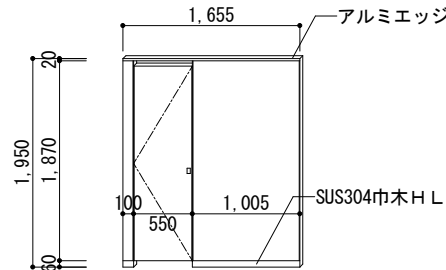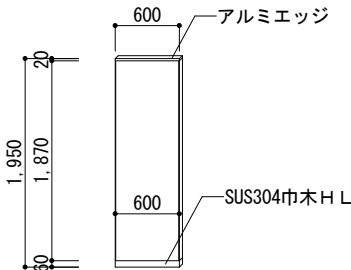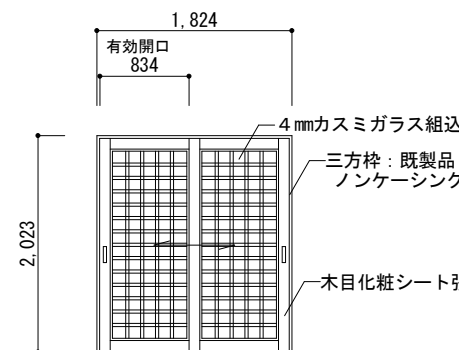建具符号		6 AW		7 AW		1 TB		2 TB		3 TB		建具符号													
取付場所・箇所数		MWC、WWC、他目的WC		4		外部物置、控室		2		WWC		1		MWC		1		MWC、MWC		2		取付場所・箇所数			
仕上げ・見込み		アルミ上げ下げ窓				アルミ上げ下げ窓				アルミエッジトイレブース　ポリ合板				アルミエッジトイレブース　ポリ合板				アルミエッジトイレブース　ポリ合板				仕上げ・見込み			
ガラス		F 4+A 1 2+P 3				F 4+A 1 2+P 3				なし				なし				なし				ガラス			
金　物		標準取付け金物一式、クレセント、網戸(合成樹脂)				標準取付け金物一式、クレセント、網戸(合成樹脂)				標準取付け金物一式　SUS巾木、Ｒエッジ、表示錠				標準取付け金物一式　SUS巾木、Ｒエッジ、表示錠				標準取付け金物一式　SUS巾木				金　物			
備　考		住宅用03611規格				住宅用06013規格																備　考			
形　状 寸　法(mm)																						形　状 寸　法(mm)			
建具符号		1 WD		2 WD		3 WD		4 WD		5 WD		建具符号													
取付場所・箇所数		トレーニングルームB・C		2		調理室		2		トレーニングルームA		1		多目的WC		1		MWC、WWC		2		取付場所・箇所数			
仕上げ・見込み		既製木製引違い戸、化粧シート張				既製木製引違い戸、化粧シート張				既製木製片引戸、化粧シート張				既製木製3本引戸(連動方式)、化粧シート張				既製木製引戸、化粧シート張				仕上げ・見込み			
ガラス		4mmカスミガラス組込				4mmカスミガラス組込				4mmカスミガラス組込				なし				4mmアクリルパネル組込				ガラス			
金　物		標準取付け金物一式、床見切り材、両側手掛け				標準取付け金物一式、床見切り材、両側手掛け				標準取付け金物一式、床見切り材、両側手掛け				標準取付け金物一式、埋込敷居、両側バーハンドル				標準取付け金物一式、埋込敷居、両側バーハンドル				金　物			
備　考		カラー：ショコラ、ノンケーシング三方枠171				カラー：ショコラ、ノンケーシング三方枠171				カラー：ショコラ、ノンケーシング三方枠171				カラー：ショコラ、ノンケーシング三方枠171				カラー：ショコラ、ノンケーシング三方枠171				備　考			
形　状 寸　法(mm)																						形　状 寸　法(mm)			
建具符号		6 WD		7 WD		8 WD						建具符号													
取付場所・箇所数		控室		1		トレーニングルームC		1		トレーニングルームC		1										取付場所・箇所数			
仕上げ・見込み		既製木製片開きフラッシュドア				既製折れ戸				既製折れ戸												仕上げ・見込み			
ガラス		なし				なし				なし												ガラス			
金　物		標準取付け金物一式、レバーハンドル				標準取付け金物一式、把手、薄下枠14、フリーヒンジ				標準取付け金物一式、把手、薄下枠14、フリーヒンジ												金　物			
備　考		カラー：ショコラ、ノンケーシング三方枠171				カラー：ショコラ、ノンケーシング三方枠				カラー：ショコラ、ノンケーシング三方枠												備　考			
形　状 寸　法(mm)																						形　状 寸　法(mm)			
特　記　事　項		工　事　名　称 平成20年度　地域介護・福祉空間整備事業 三日町上町地区高齢者支えあい拠点建設工事				DRAWING TITLE 建具表(2)				SCALE 1:50 ※A3は71%縮小		DATE 2008. 09. 26		検　図		製　図		株式会社 泉設計事務所				一級建築士事務所登録(上伊)E第82081号 一級建築士登録　第204029号 管理建築士　有賀　修司 長野県上伊那郡南箕輪村5925-1 TEL 0265(72)7367　FAX 0265(72)7369		管　理　番　号 SHEET NO D　　021	

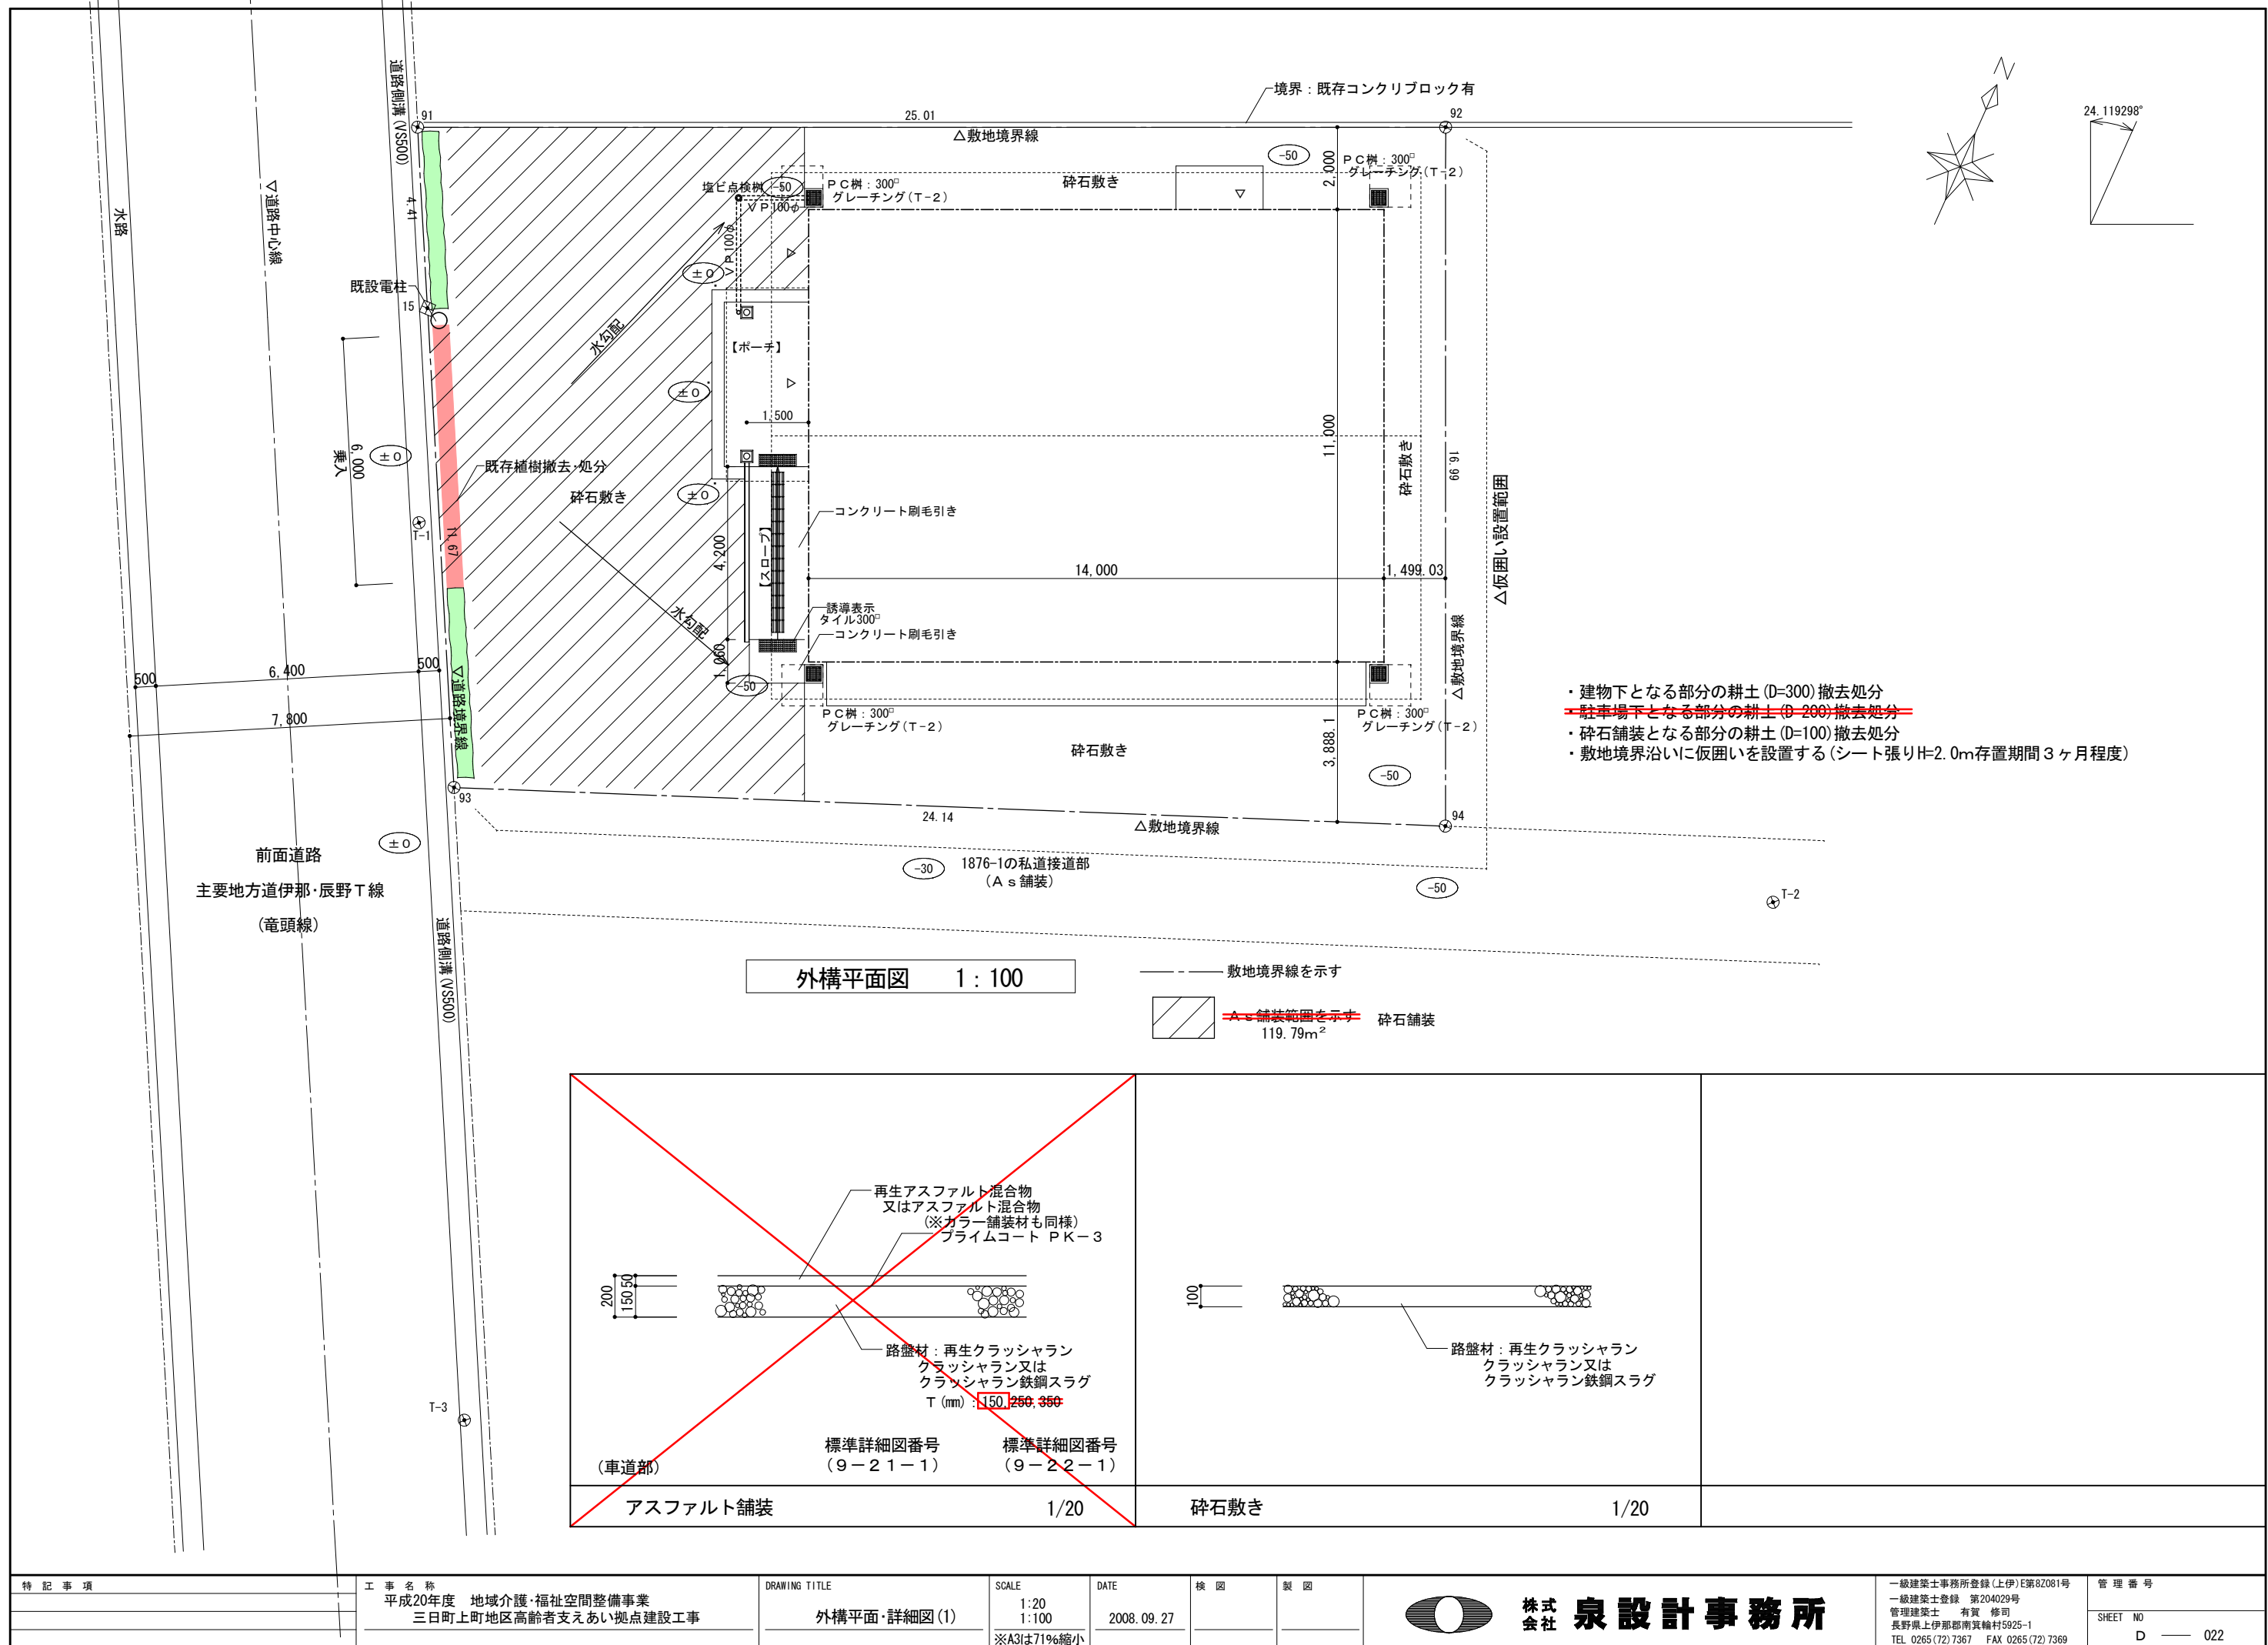


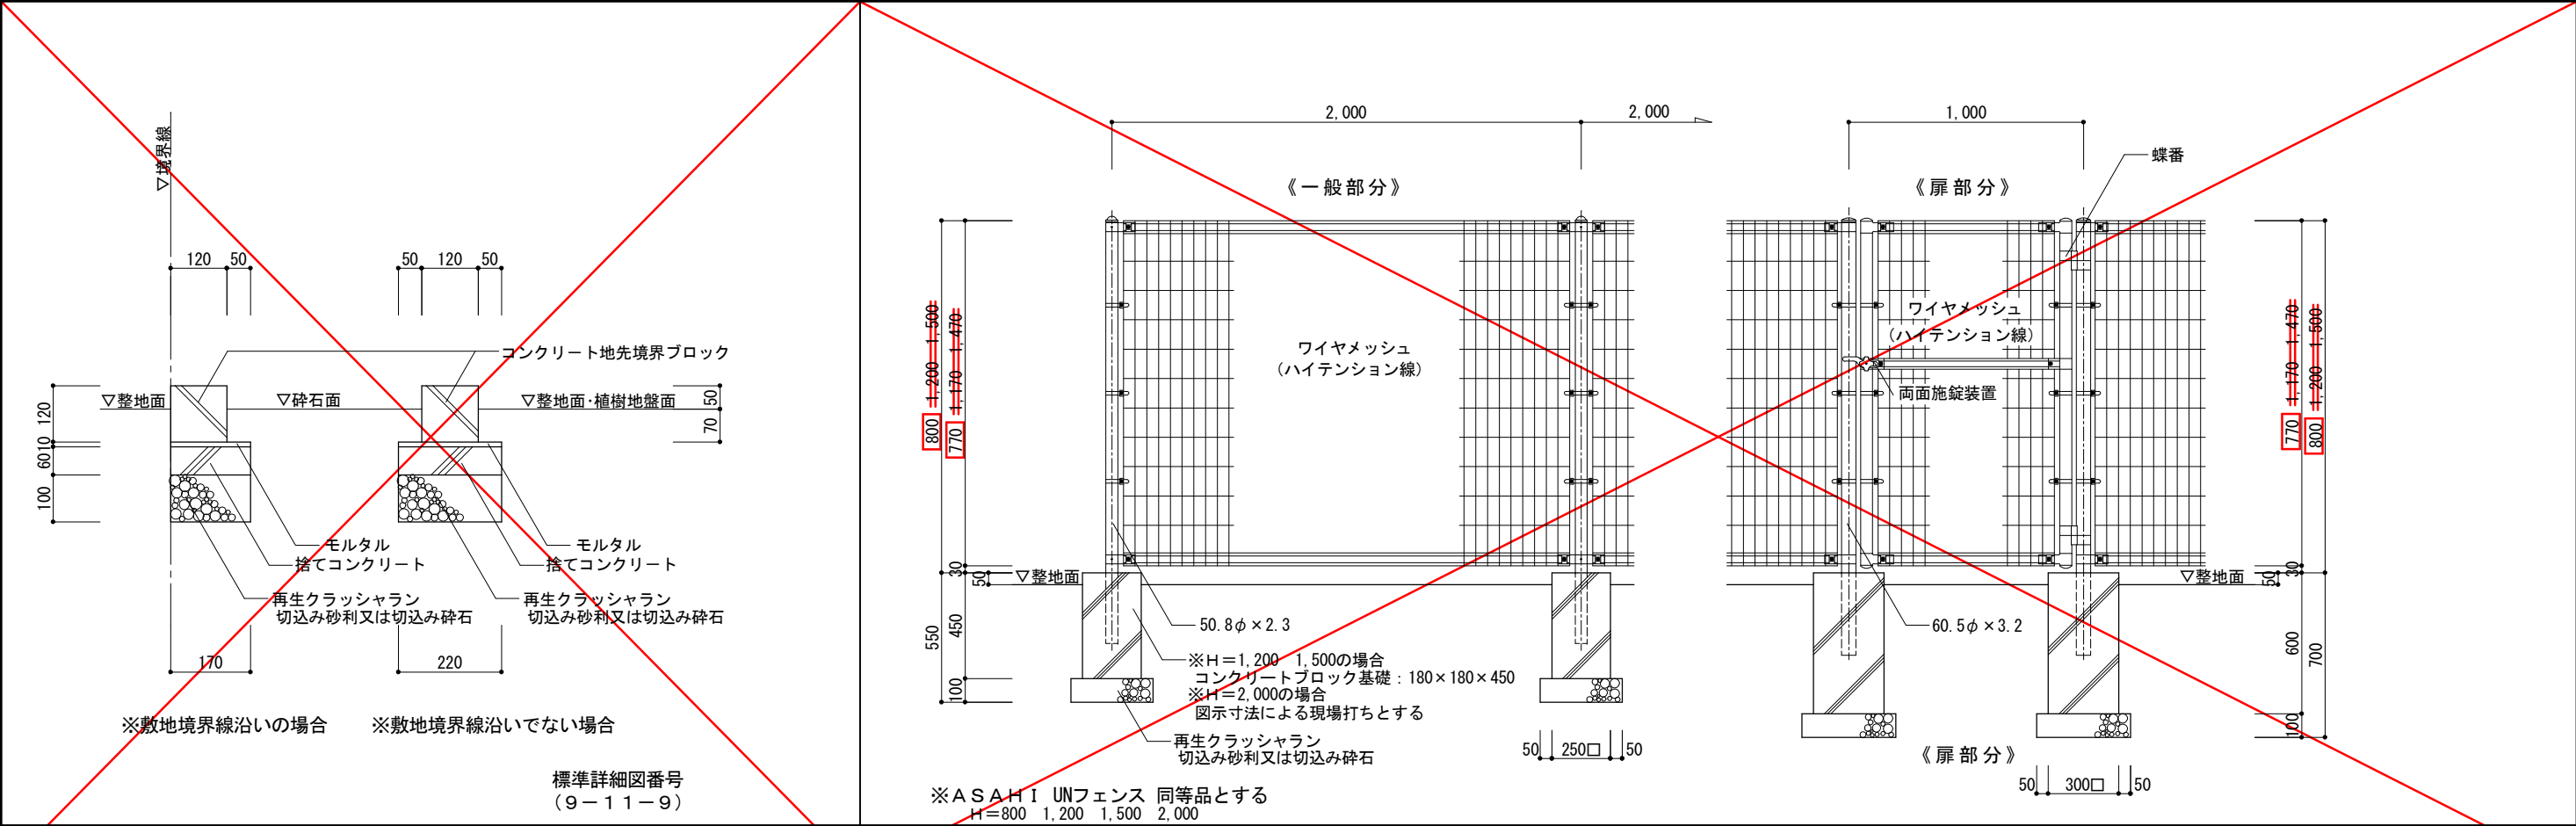


地先境界ブロック 1/10 スチールメッシュフェンス 1 : 20

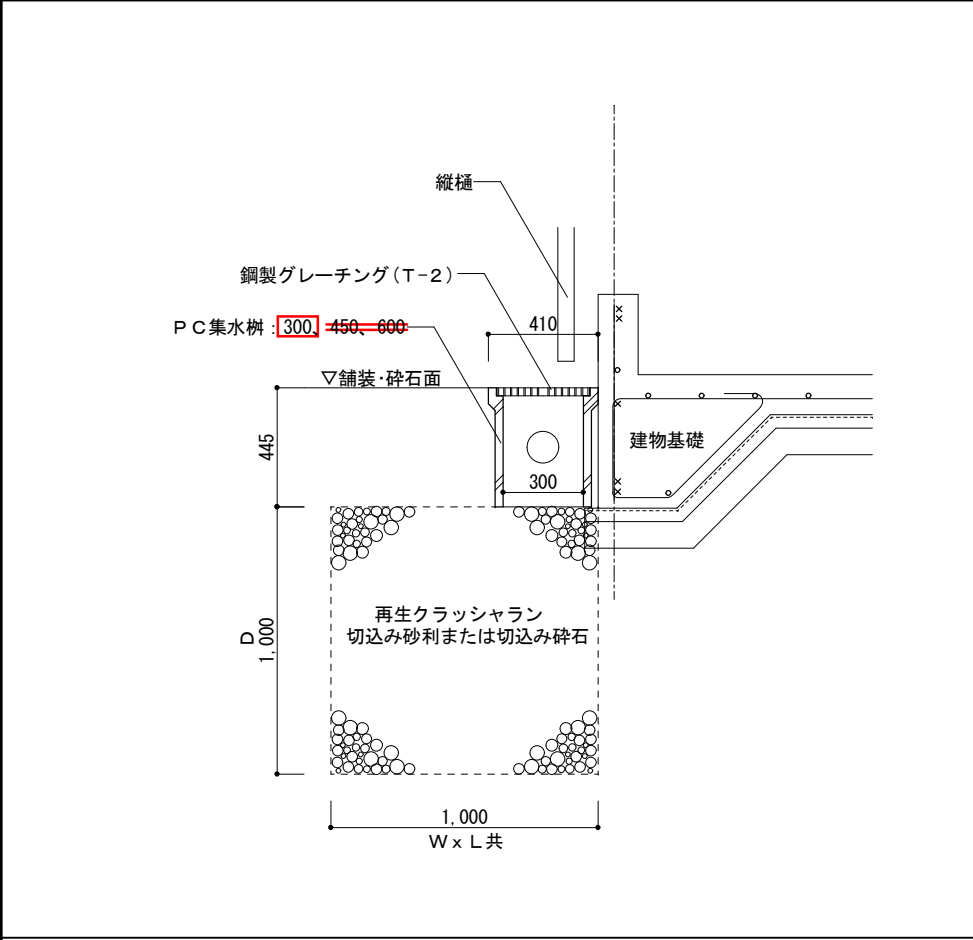


雨水浸透樹 1/20

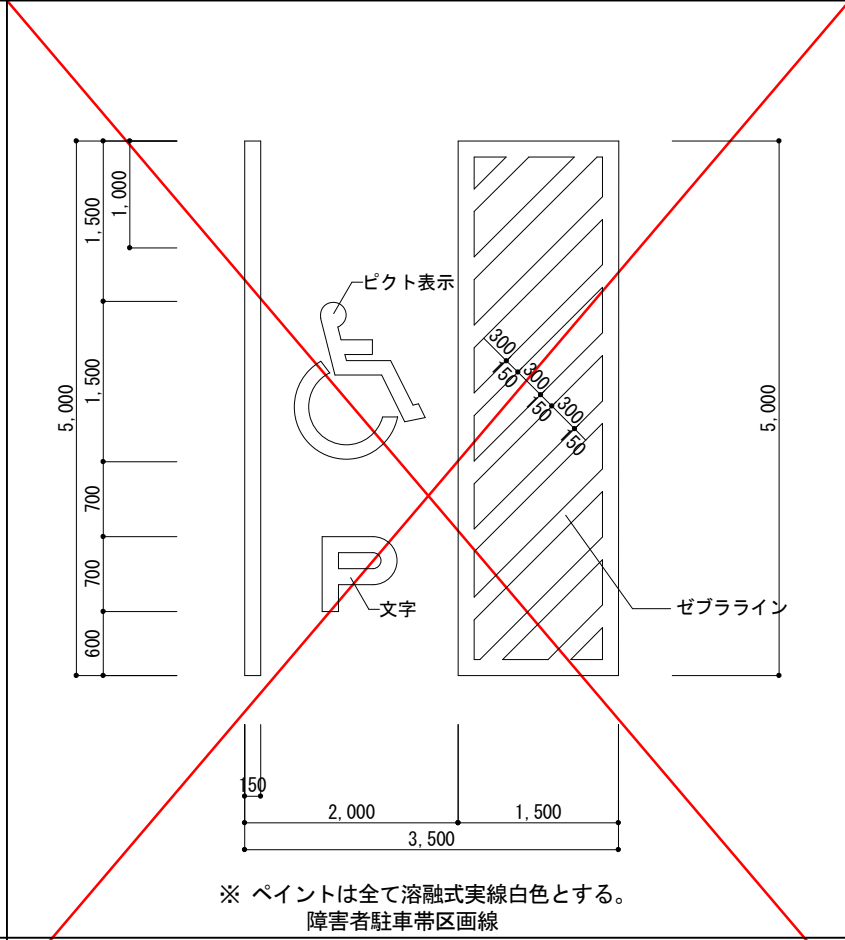

区画線工 1 : 50

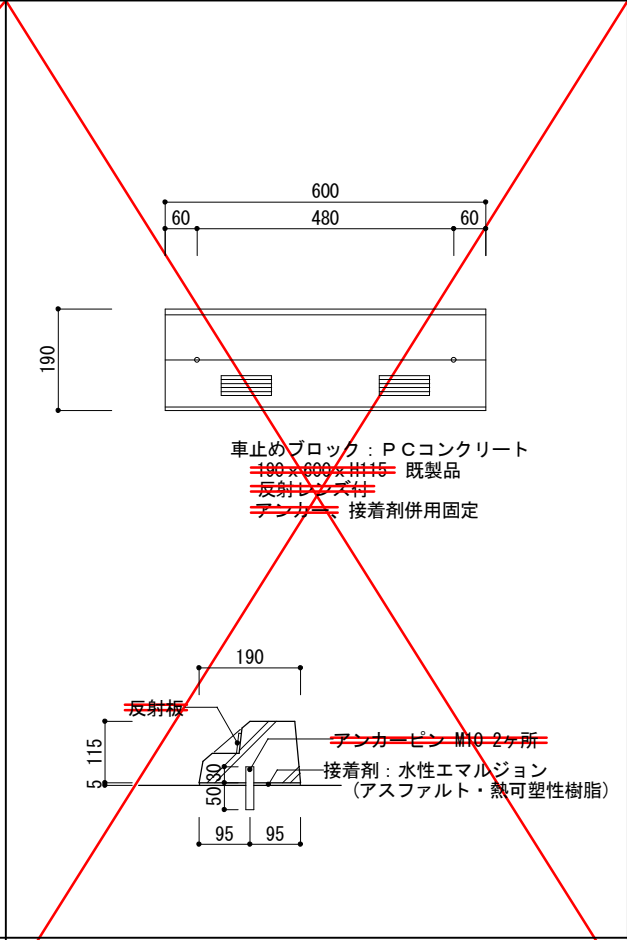

車止めブロック詳細図 1:10

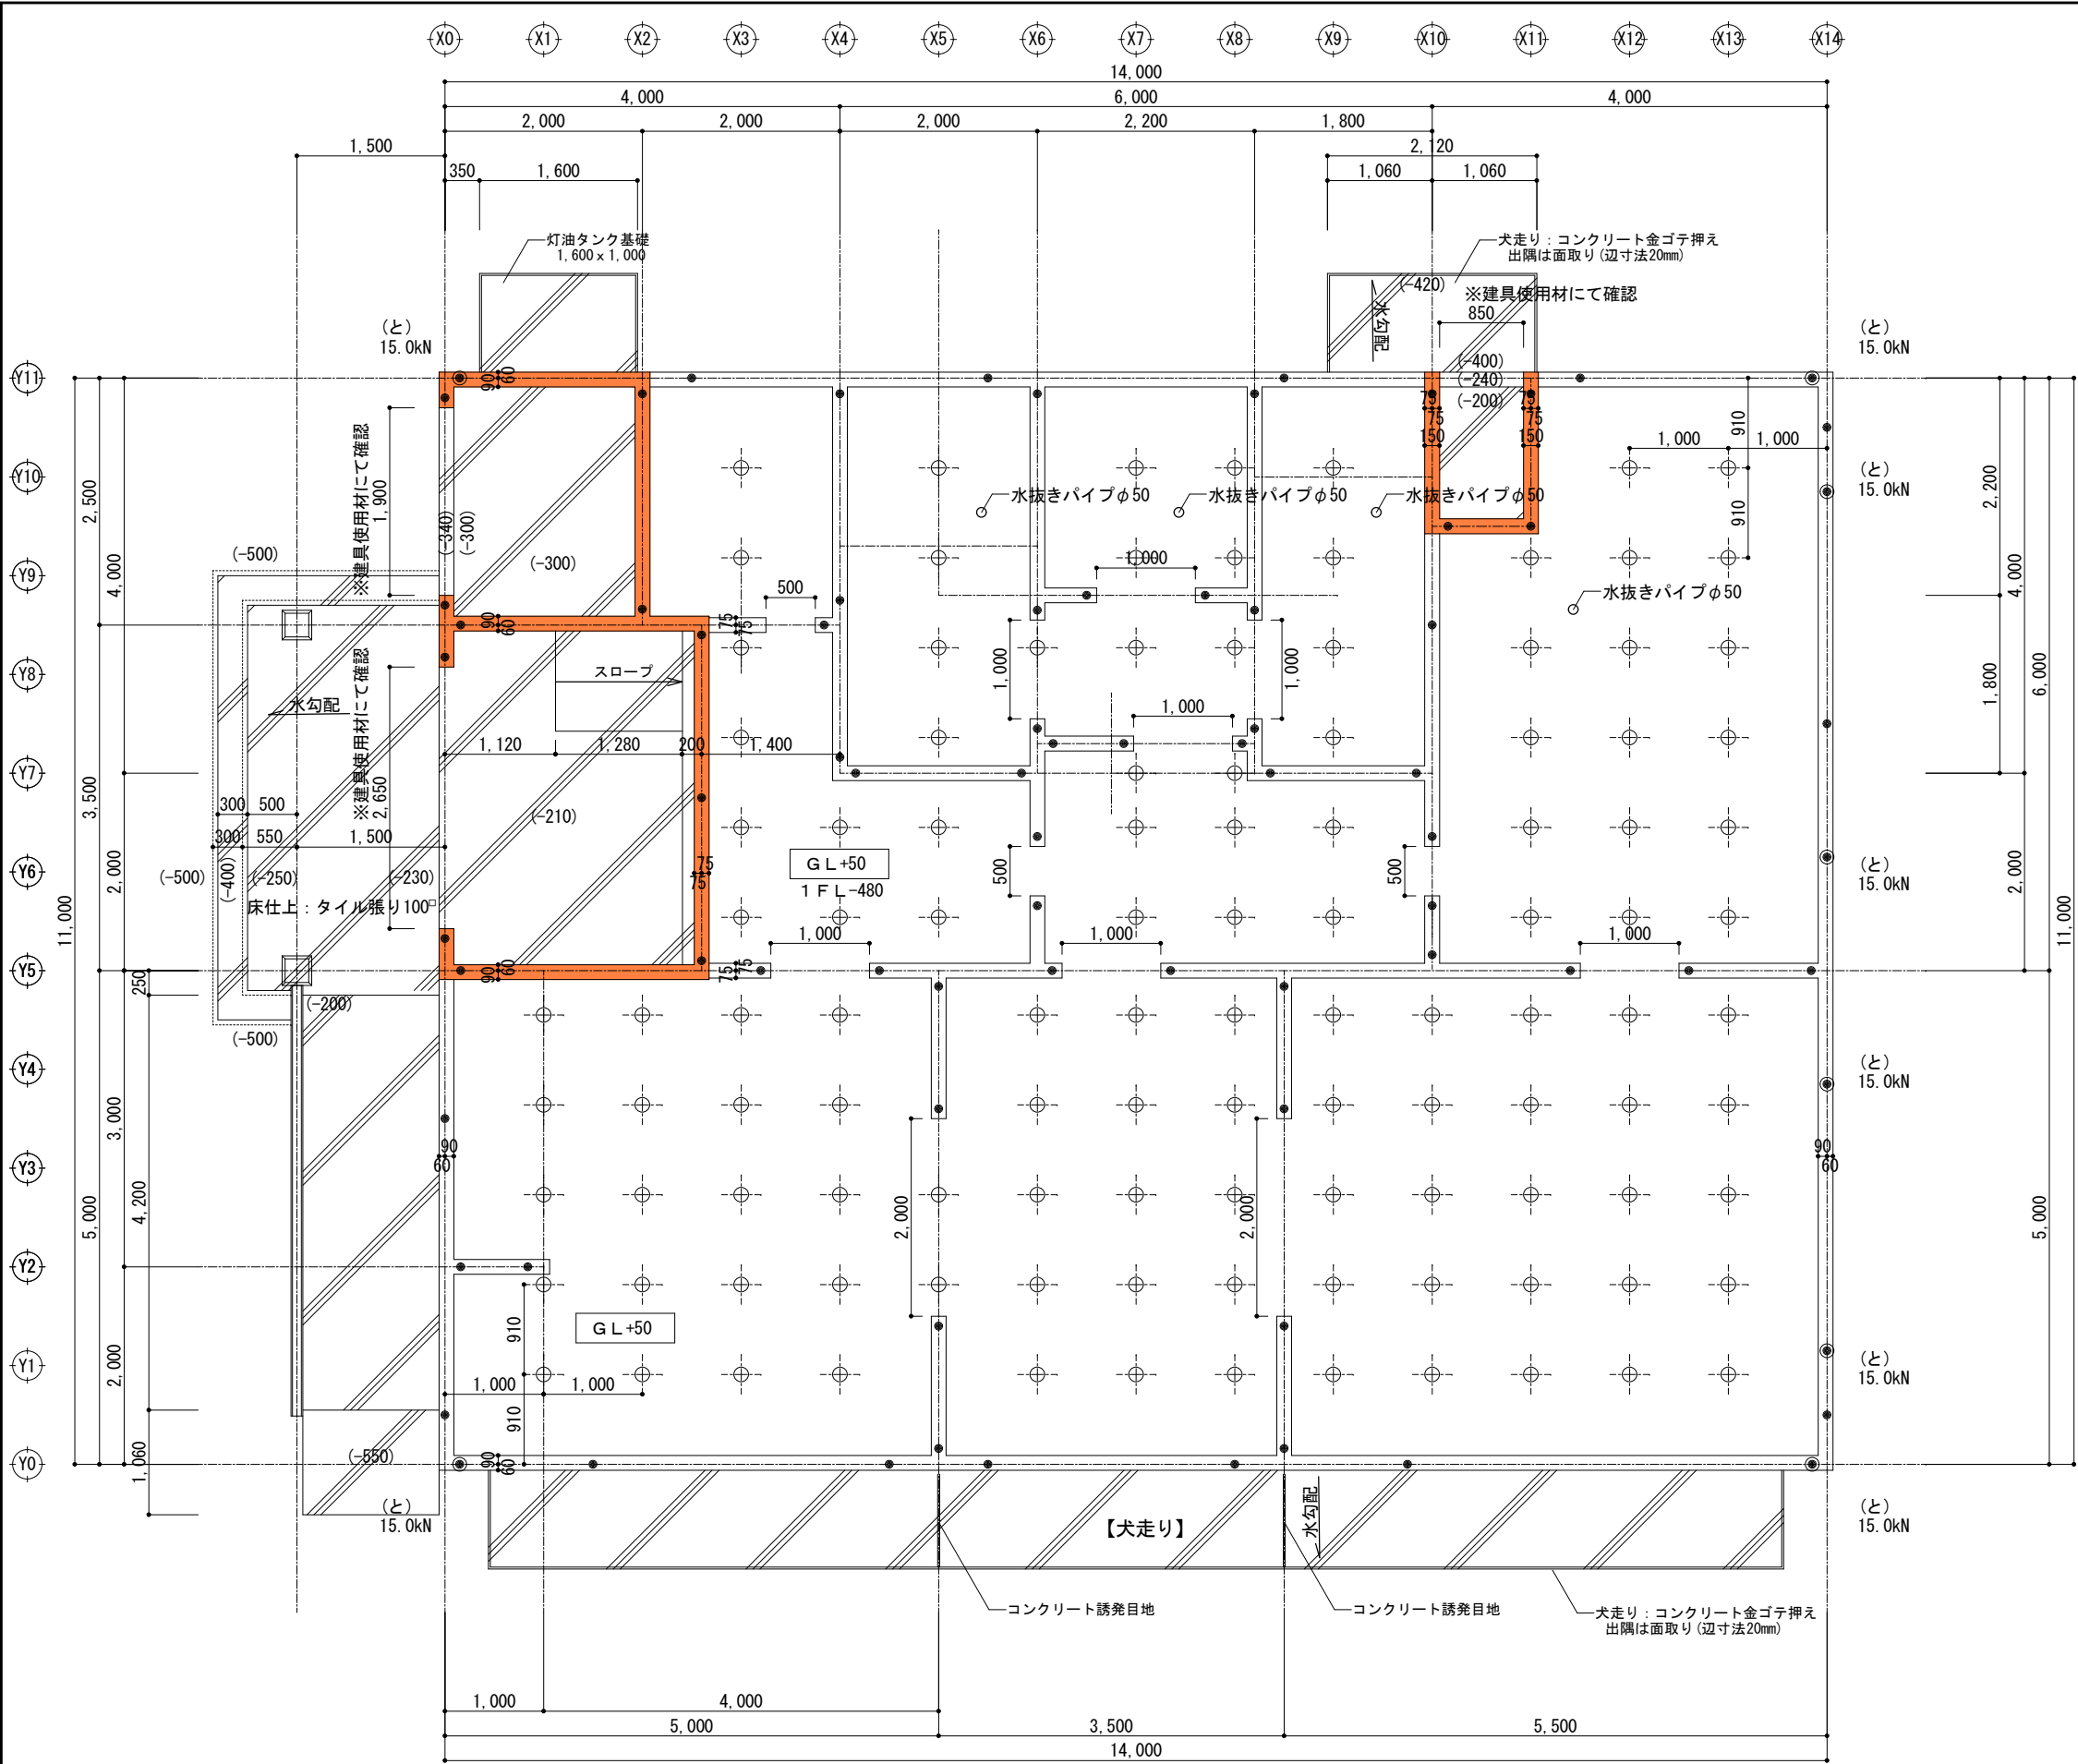

《コンクリートの調合及び強度等》

※コンクリートは住宅金融公庫仕様書に準ずる

基礎に用いるコンクリートの調合及び強度等は、次による。

1 普通コンクリート (JIS A 5308)によるJIS表示許可工場の製造品)

2 特記が無い場合の設計基準強度 (F_c)は、21N/mm²、スランプは18cmとし、呼び強度は下表より指定する。

コンクリートの打ち込みから28日後までの期間の予想平均気温 (°C)	10°C以上 15°C未満	2°C以上 10°C未満
呼び強度 (N/mm ²)	24	27

※コンクリート配合報告書を発注者または監理者に提出し承認を得ること。

※または、国土交通省営繕部監修 公共建築工事標準仕様書 (最新版)に準じて呼び強度を算出してもよい。(6.4.5) (表6.4.1)

※呼び強度 = F_c + ΔF (品質補正 + 3) + T (温度補正 0 ~ + 6) + 1.73σ

温度補正期間は生コンプラントデータに依る。

※基礎パッキンはレベルプレートにて調整を行うこと

土台下端GL+220 (FL-160)を標準とする。

KP-L 102 t=20 (城東テクノ) 同等品


または、BMG 120 t=14 (TANAKA) 同等品


タナカ品 (t=14) 使用の場合は基礎天端GL+220→GL+224とする。

※基礎天端レベルはレベルモルタルt=15にてレベル調整を行うこと

- 《凡例》
- 鋼製床束を示す
 - 基礎立上りを示す W=150
 - 土台 120×120
 - 土台継手位置を示す
 - 大引: 105×105@910
 - アンカーボルト M12 L=400
 - ホールダウン専用アンカーボルト 埋め込み長さは360mm以上
 - 基礎パッキンなし (一般部基礎天端より+2.0mm) (タナカ品の場合は一般部基礎天端より+14mm)
 - 通気口 (特記なし) W=500
 - 土間コンクリート t=150 D10-@200 タデヨコ共

基礎伏せ図 1:50

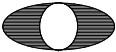特記事項	工事名称	DRAWING TITLE	SCALE	DATE	検図	製図	 株式会社 泉設計事務所	一級建築士事務所登録 (上伊) E第82081号	管理番号
	平成20年度 地域介護・福祉空間整備事業	基礎伏せ図	1:50	2008.09.26				一級建築士登録 第204029号	SHEET NO
	三日町上町地区高齢者支えあい拠点建設工事		※A3は71%縮小					管理建築士 有賀 修司 長野県上伊那郡南箕輪村5925-1 TEL 0265 (72) 7367 FAX 0265 (72) 7369	W 001

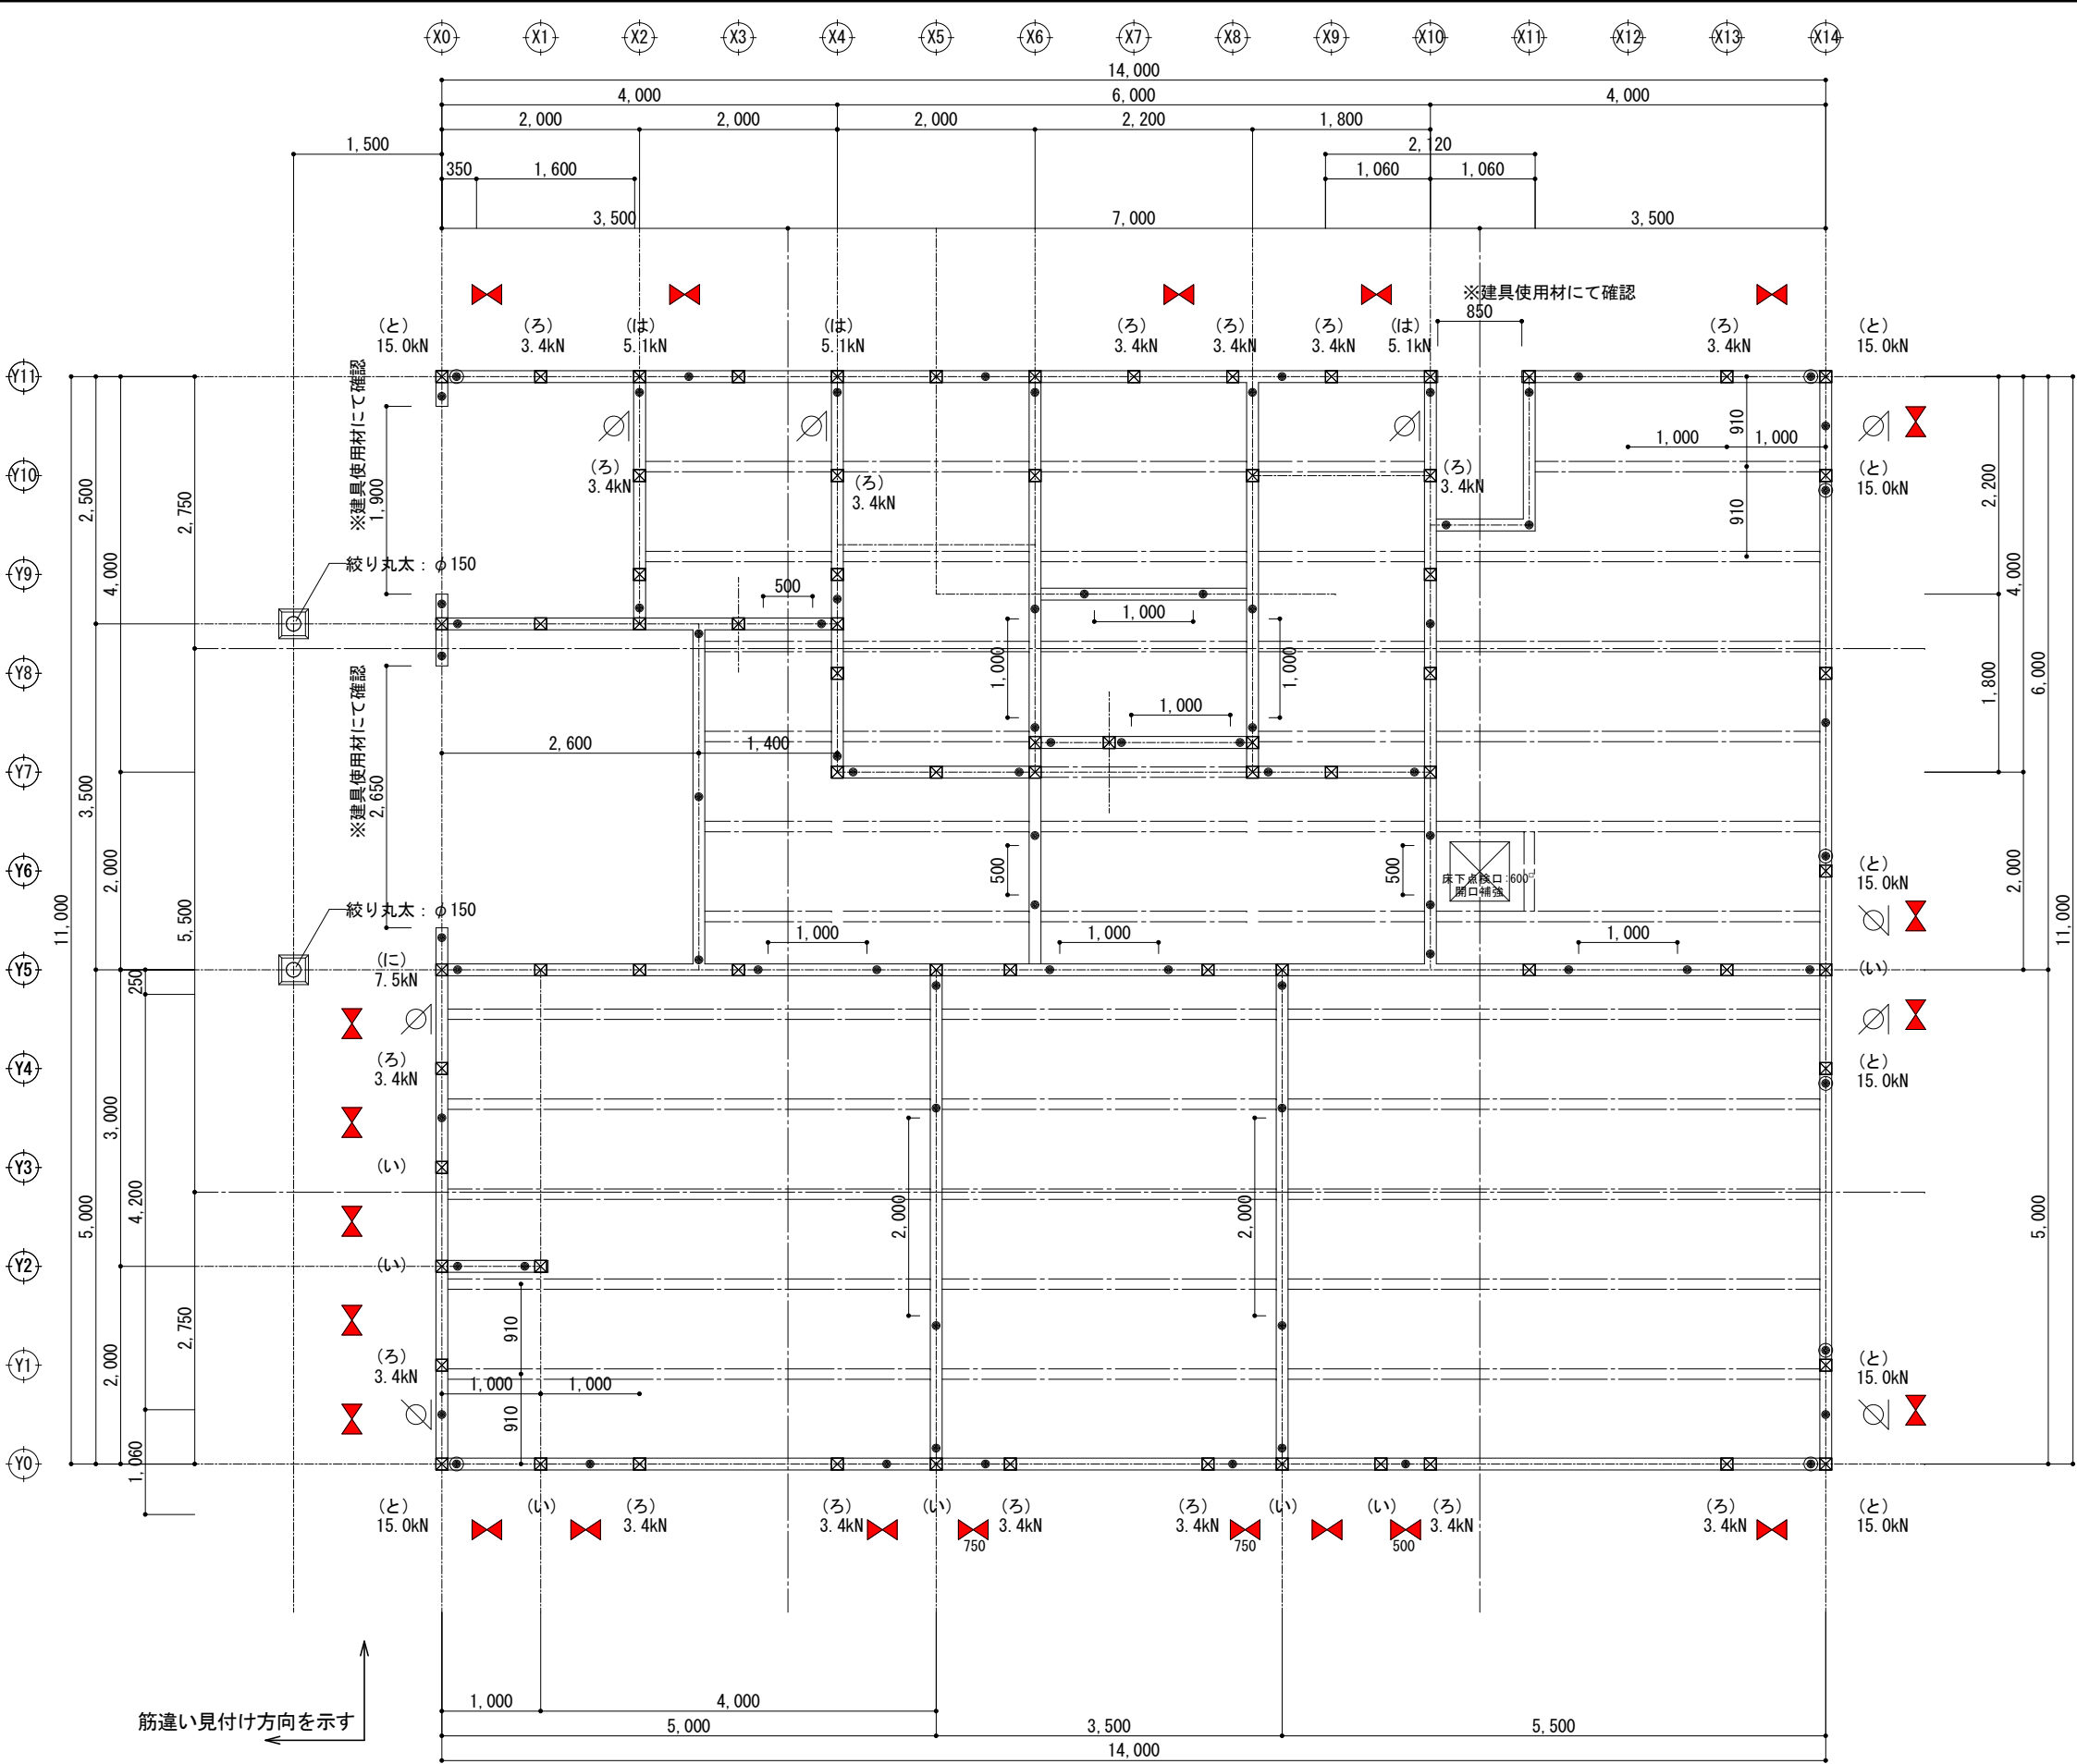

《木工事について》

※ホールダウン金物 15kNを、建物4隅の柱頭・柱脚に設置(仕様規定)する。
※土台以外の樹種は、構造用唐松集成材(米松)とする。
※土台の樹種、防腐・防蟻処理は住宅金融公庫共通仕様書に準ずる。

※筋違い端部の金物(内納め筋交いプレート)は図示していませんが、すべての筋交いに必要となります。


※アンカーボルトは、土台切れの箇所、土台継手及び土台仕口箇所の土台端部とし、当該箇所が出隅部分の場合は、出来るだけ柱に近接した位置とする。一般部は@2,700程度とする。

※図中の(い)～(ー)の符号は1階柱脚・柱頭金物を示す。
~~ただし、通し柱の1階柱頭・2階柱脚金物は取付不要です。~~
~~※1階柱頭と2階柱脚金物を兼用する場合の必要耐力は、1階金物に準ずるものとします。~~
※(と)(ち)(り)(ー)の1階柱脚金物は、ホールダウン金物とする。(座金タイプは不可)
(ー)は35kN用(TANAKA ビス止めホールダウンU35kN同等品)
※(に)(ほ)(へ)の1階柱脚金物は、座金タイプ又はホールダウンコーナー10kN用(ビス止め)とし、金物位置から150mm内外にアンカーボルトを埋込む。

《建築工事凡例》	
	管柱：120×120
	化粧柱：120×120
	通し柱：120×120
	化粧通し柱：120×120
	筋違い：45×90
	筋違い：45×90(ダブル)
	構造用合板：9.0mm
図示は計算用であり、断熱・気密より外周部は全て合板張	

《凡例》	
	土台 120×120
	土台継手位置を示す
	大引：105×105@910
	アンカーボルト M12 L=400
	ホールダウン専用アンカーボルト 埋め込み長さは360mm以上
床合板	構造用針葉樹合板(サネ付) t=28 根太ナシ直張り4周釘打ち、N75@150以下
筋かい	45×90

1階床伏せ図 1:50

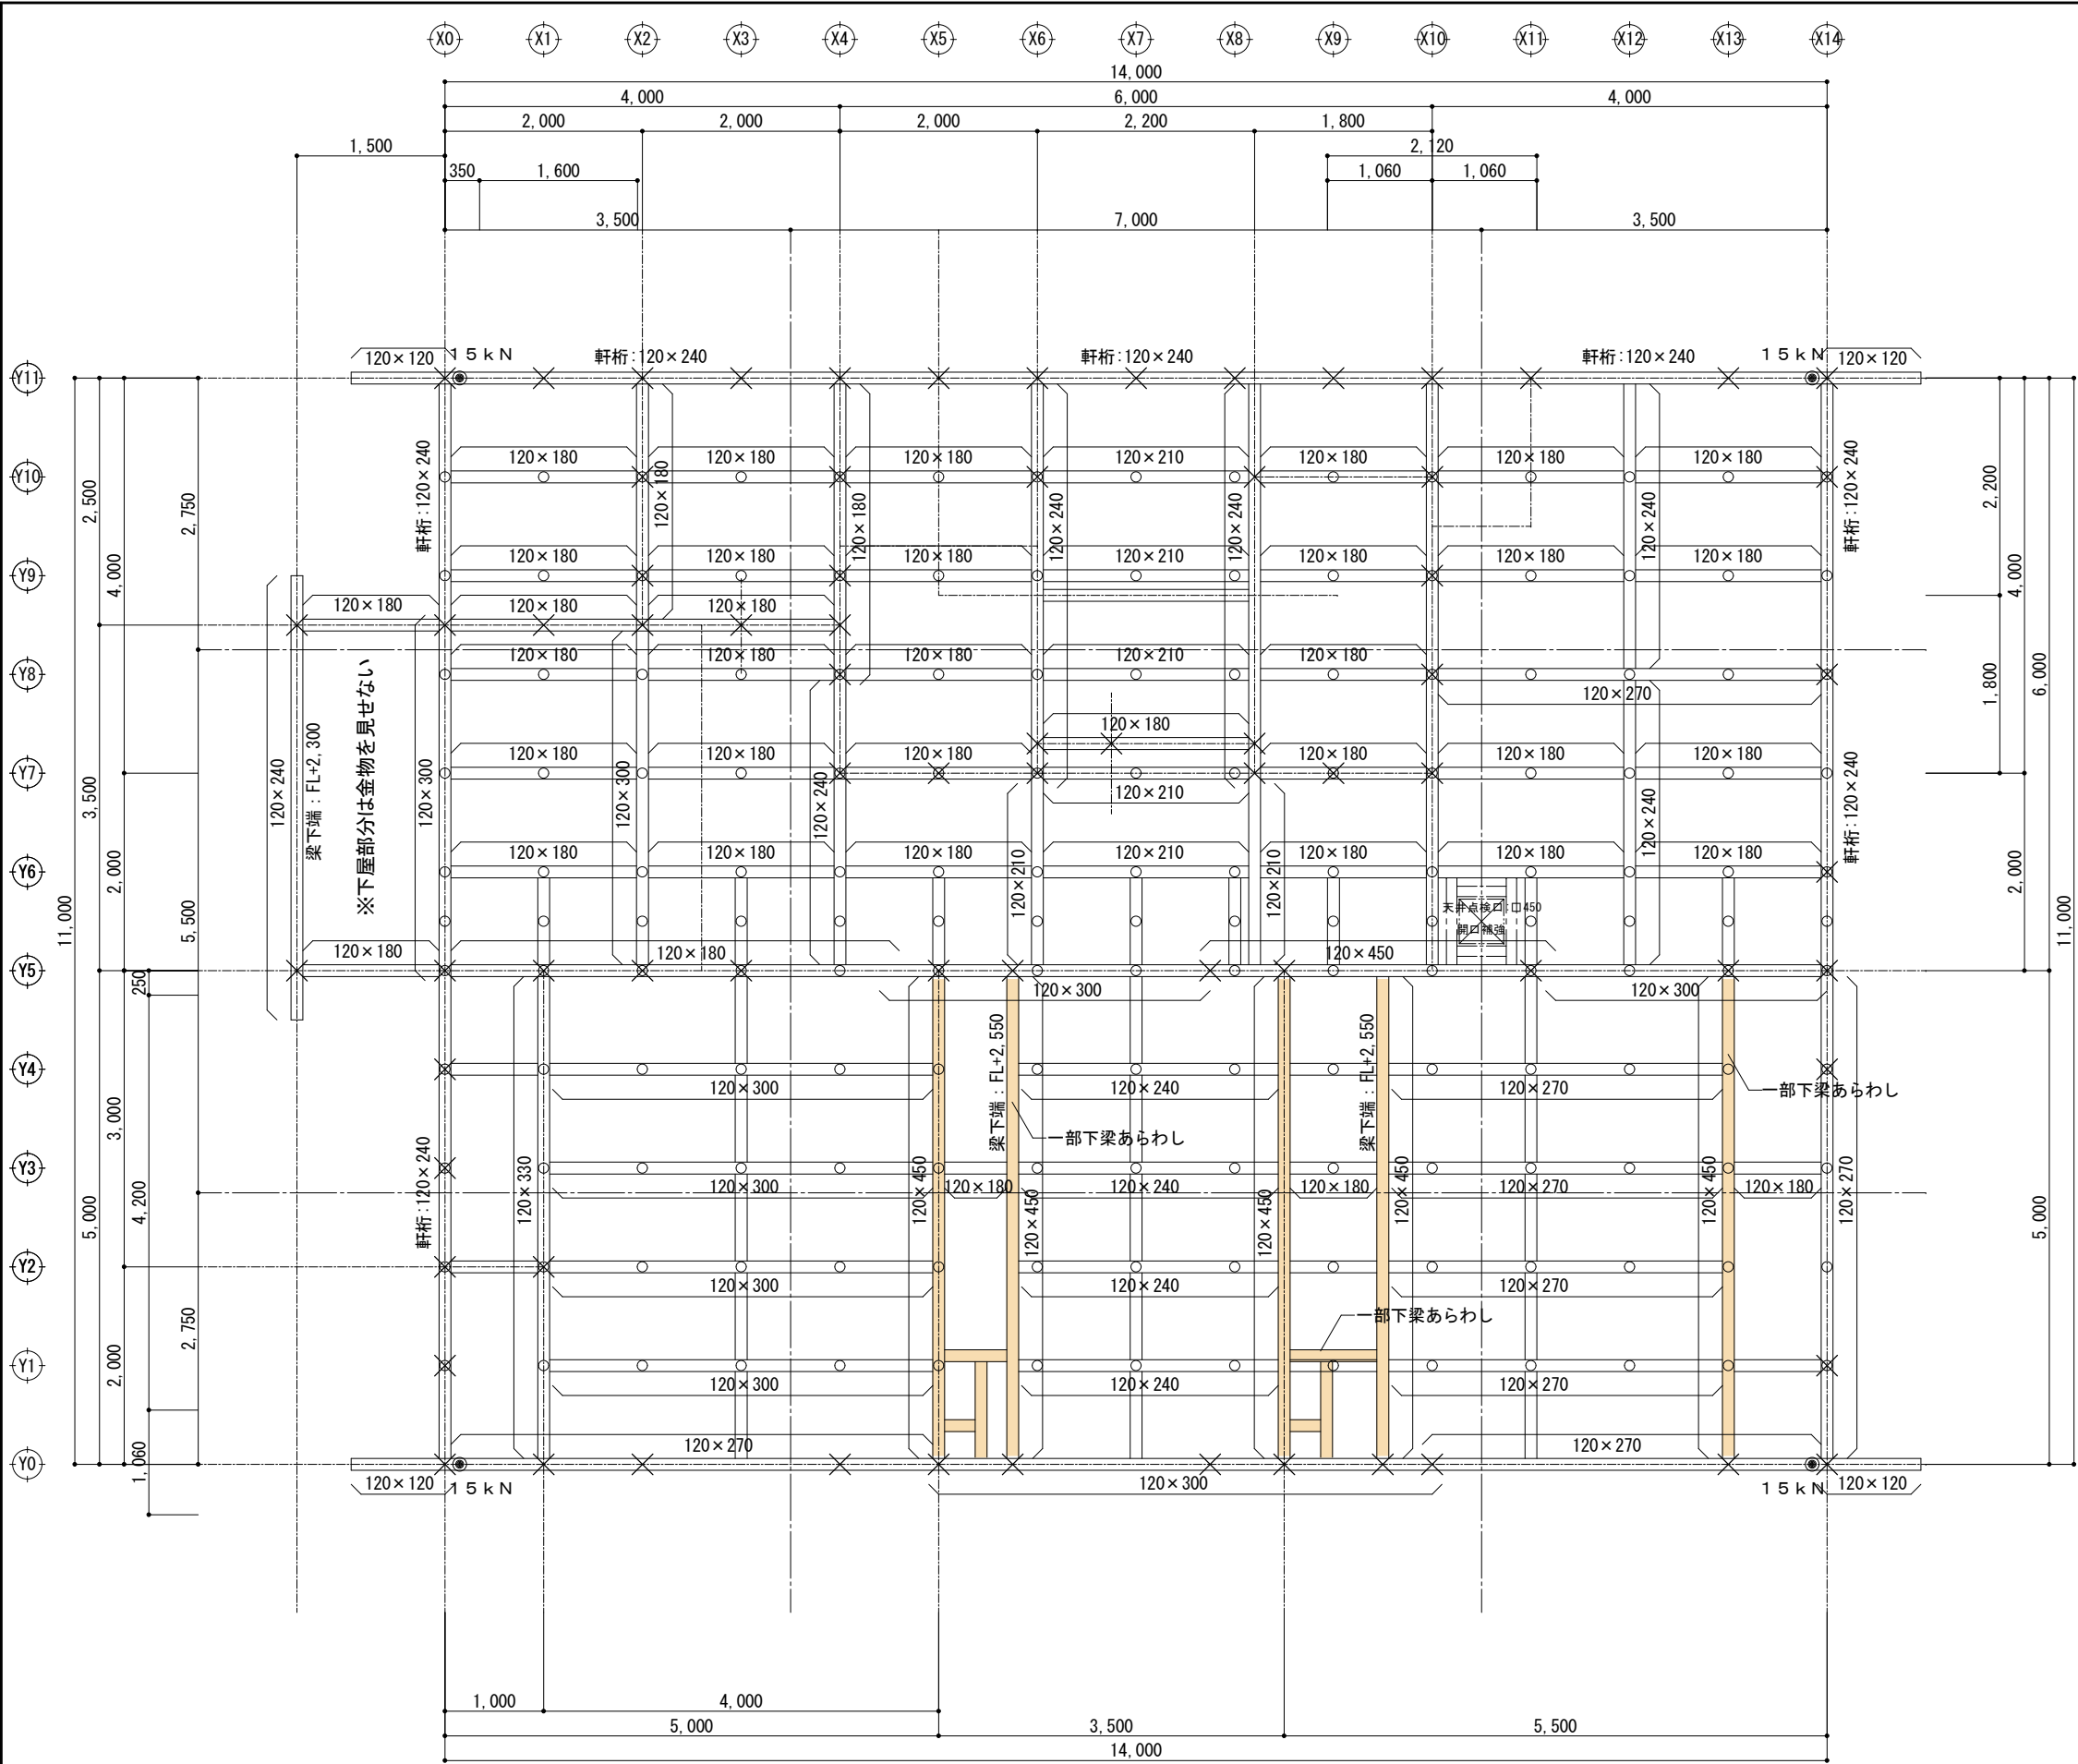

《木工事について》

※ホールダウン金物 15 kNを、建物 4 隅の柱頭・柱脚に設置 (仕様規定) する。
※土台以外の樹種は、構造用唐松集成材 (米松) とする。
※土台の樹種、防腐・防蟻処理は住宅金融公庫共通仕様書に準ずる。

※筋違い端部の金物 (内納め筋交いプレート) は図示していませんが、すべての筋交いに必要となります。
※梁端部の金物 (羽子板ボルト) は図示していませんが、すべて必要とします。
※アンカーボルトは、土台切れの箇所、土台継手及び土台仕口箇所の土台端部とし、当該箇所が出隅部分の場合は、出来るだけ柱に近接した位置とする。一般部は@2,700程度とする。
※垂木90×45@455、ひねり金物：外周部は全数取付

※引抜き金物は 1 階床伏せ図に準ずる

《建築工事凡例》

- 管柱：120×120
- 化粧柱：120×120
- 通し柱：120×120
- 化粧通し柱：120×120
- 筋違い：45×90
- 筋違い：45×90 (ダブル)
- 構造用合板：9.0mm


図示は計算用であり、断熱・気密より外周部は全て合板張


《凡例》


- 1 階柱位置を示す
- 吊木120×120位置を示す

- 特記なき軒桁 120×210
- 特記なき胴差 120×240
- 特記なき梁 120×150
- 母屋 105×105 @1,000
- 棟木 120×150
- 小屋束 105×105
- 小屋床合板 構造用針葉樹合板 t=24
- 根太ナシ直張り 4 周釘打ち、N75@150以下

小屋伏せ図 (1) 1:50

特 記 事 項	工 事 名 称	DRAWING TITLE	SCALE	DATE	検 図	製 図	 株式 会社 泉 設 計 事 務 所	一級建築士事務所登録(上伊)E第82081号 一級建築士登録 第204029号 管理建築士 有賀 修司 長野県上伊那郡南箕輪村5925-1 TEL 0265 (72) 7367 FAX 0265 (72) 7369	管 理 番 号
	平成20年度 地域介護・福祉空間整備事業 三日町上町地区高齢者支えあい拠点建設工事	梁伏図	1:50 ※A3は71%縮小	2008. 09. 26				SHEET NO W 003	

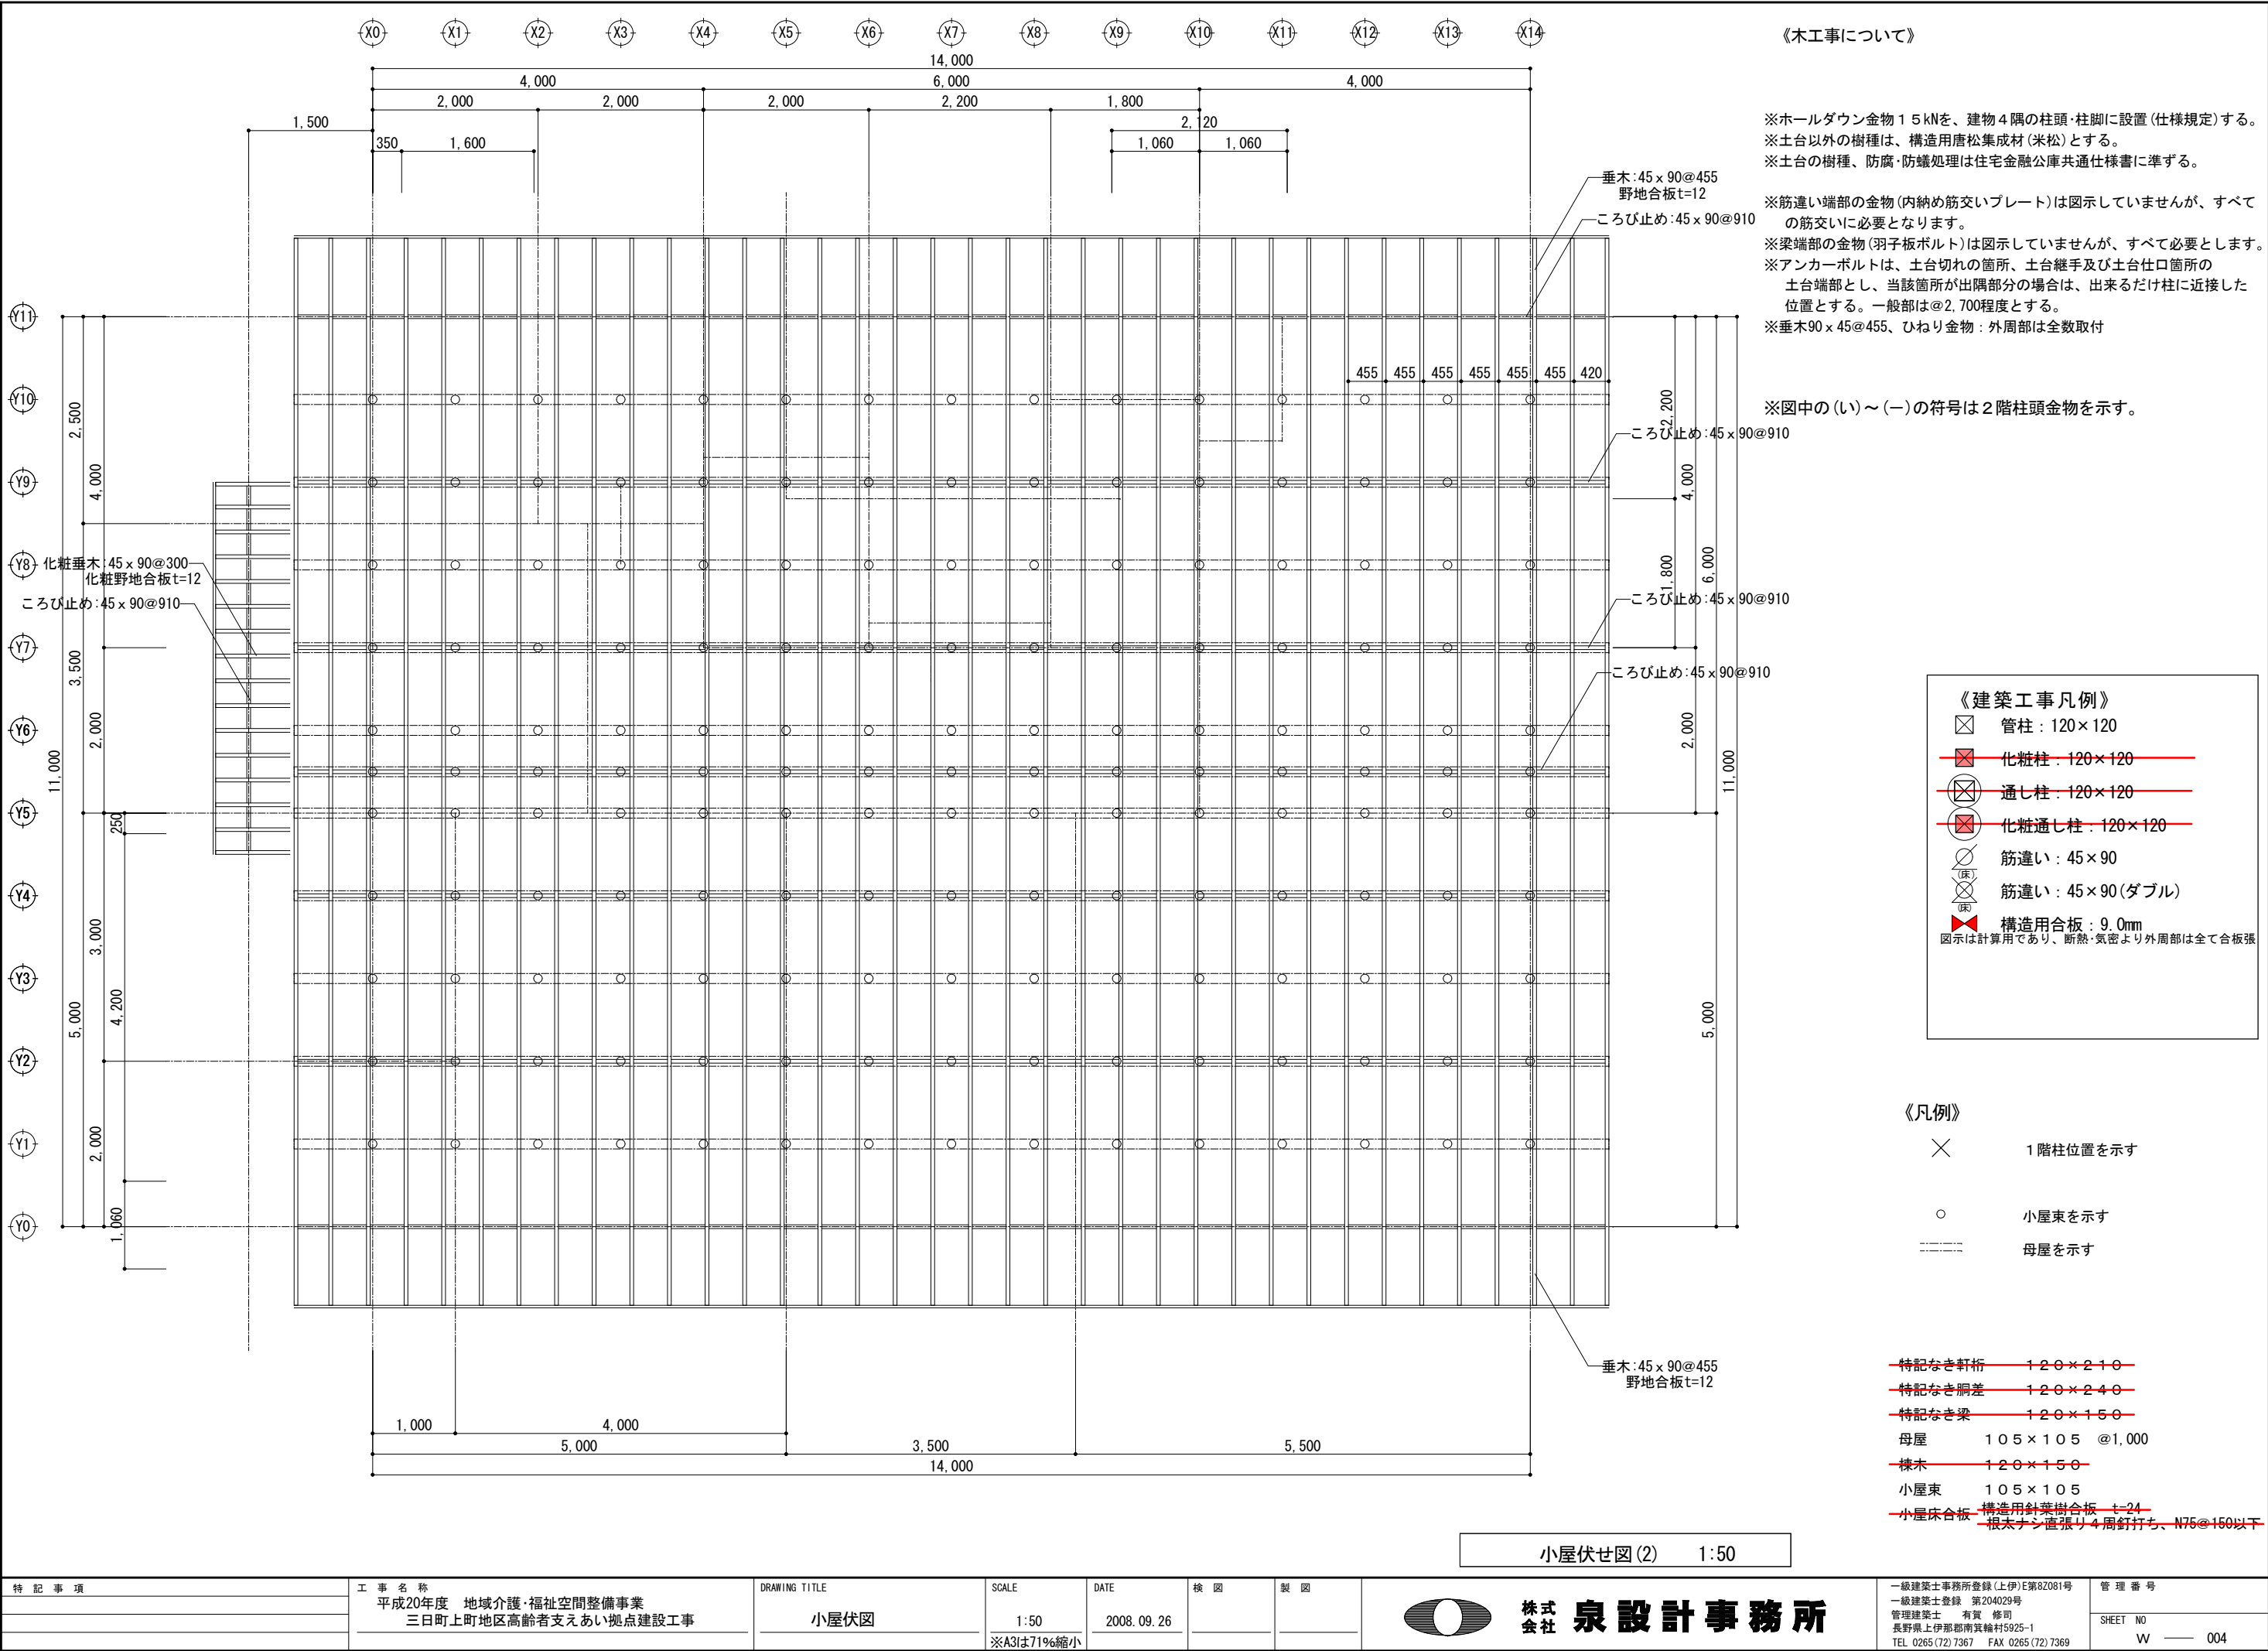

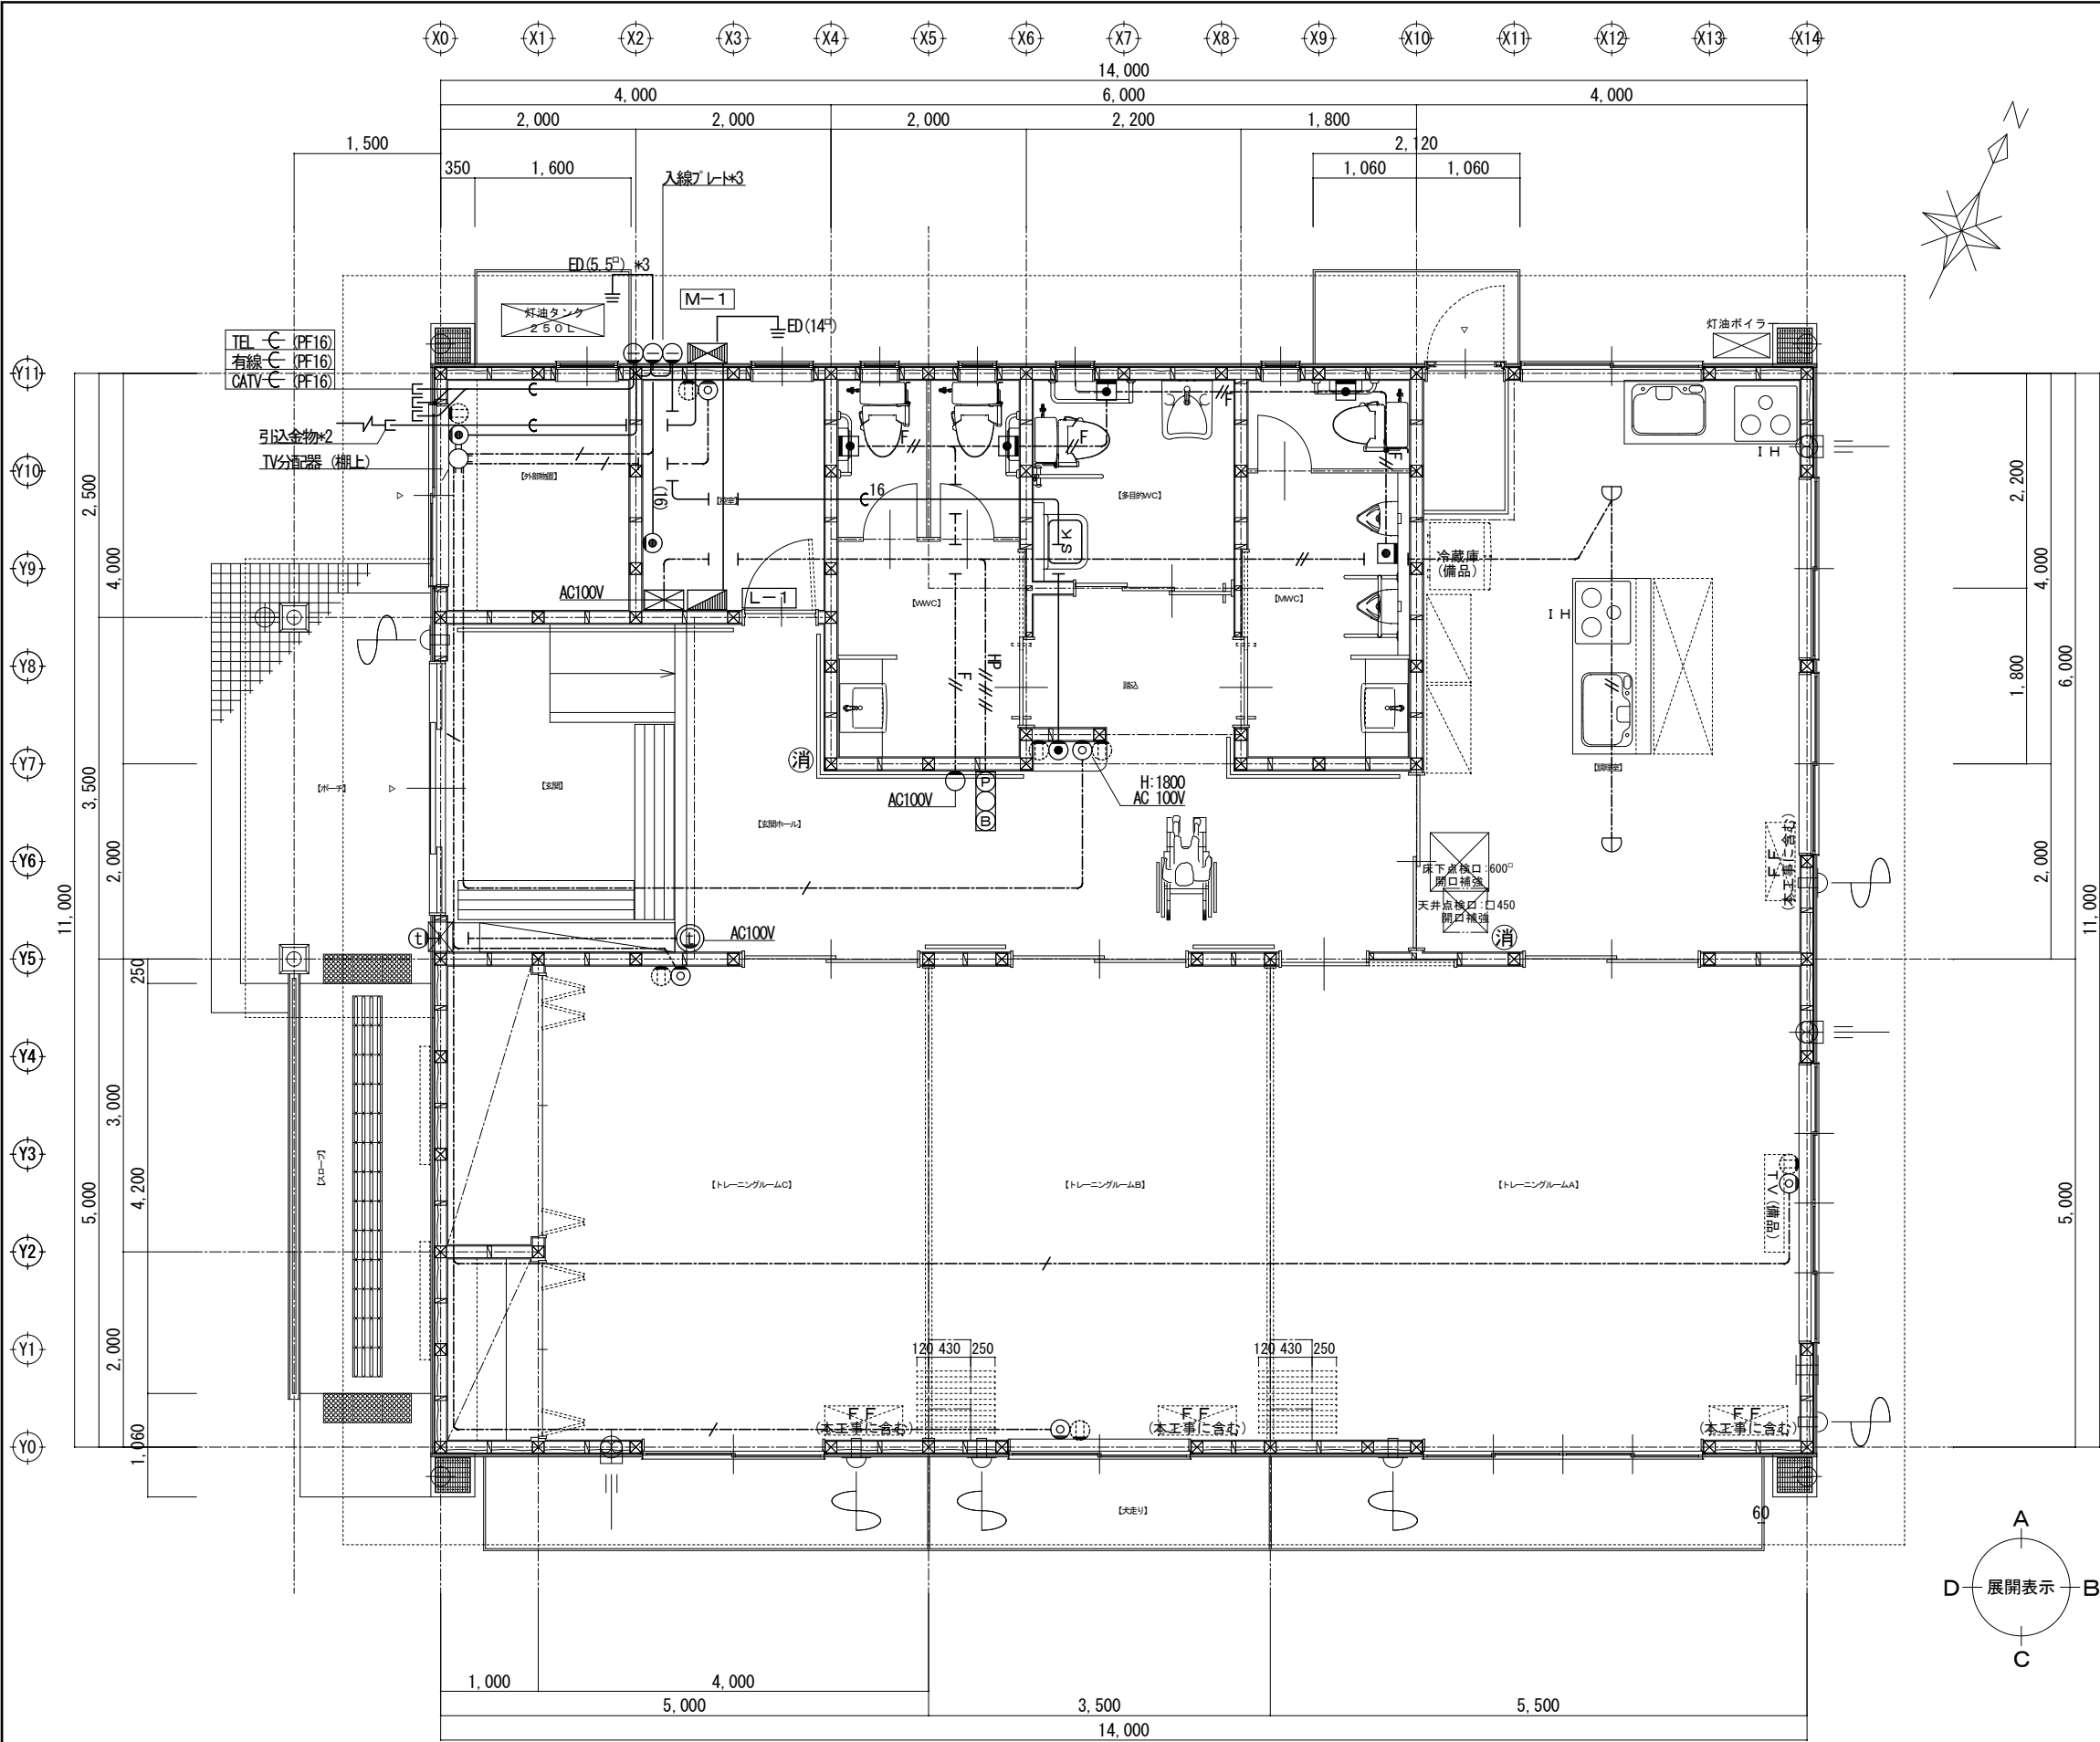

《換気設備凡例》

天井扇

壁扇+外部アルミフード (防虫網付)

外部側: アルミフード (防虫網付)

内部側: プッシュ式レジスターφ100 (防虫網付)
DAIKEN DK100MPS2-WAS (新ホワイト)

給気

排気


① 換気種別の換気区画

特記なき配管、配線は下記による。


———	天井内いんぺい配管、配線
-----	床いんぺい配管、配線
-----	地中配管、配線
-----	露出配管、配線
-----	天井内ころがし配線

火報	HP	HP 1. 2-2C
火報	AE	AE 1. 2-2C
インターホン	AE	AE 1. 2-2C
TV	S	S-5C-FB
TEL	EBT	EBT 0. 65-3P (PF16)
非常	VVF	VVF 1. 6-2C

⊙	TV端末
⊙	CATV用分配器
⊙	インターホン 親機
⊙	インターホン ドアホン
⊗	火報受信機 P型2級1回線
⊗	P型2級 総合盤
▽	定温式スポット 1種 防水
⊙	電話受口 モジュージャック共
■	ナースコール押しボタン
○	表示ランプ、プザー付

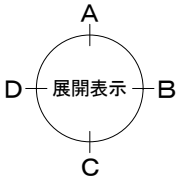


1階平面図 1:50

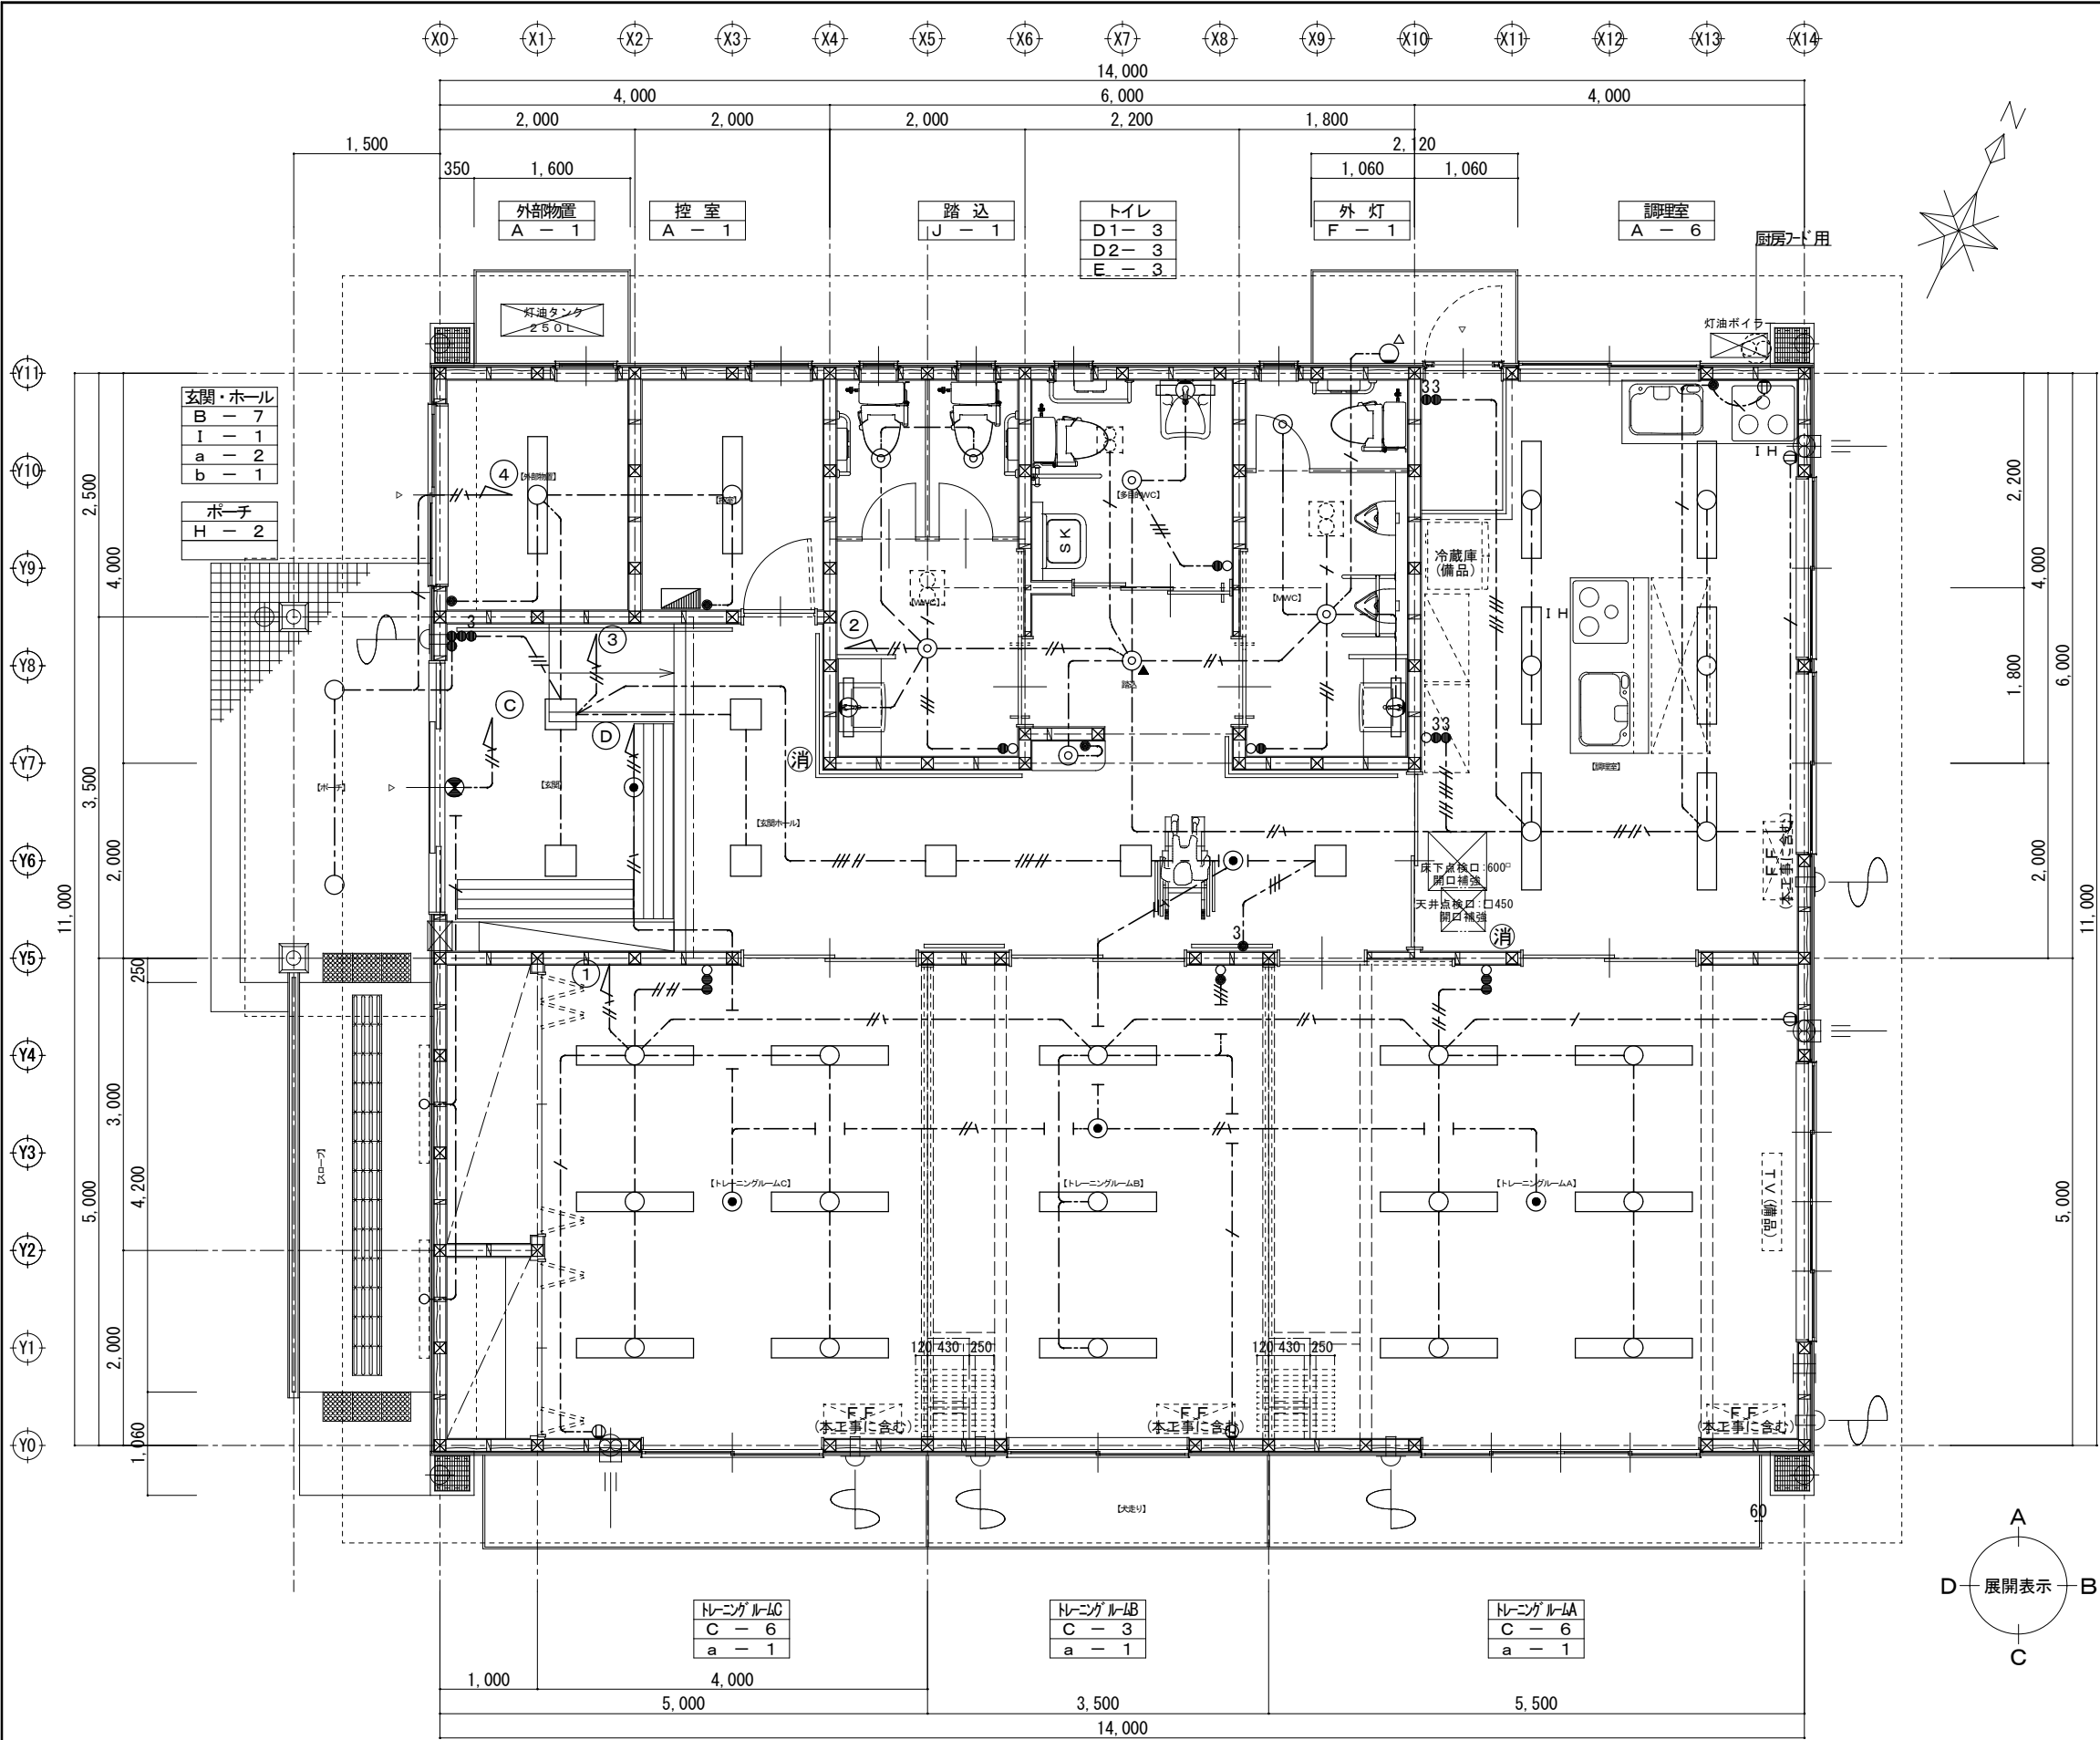


《換気設備凡例》

天井扇
壁扇+外部アルミフード(防虫網付)
外部側：アルミフード(防虫網付)
内部側：プッシュ式レジスターφ100(防虫網付)
DAIKEN DK100MPS2-WAS(新ホワイト)
給気
排気
① 換気種別の換気区画

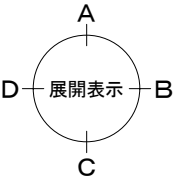

1階平面図 1:50

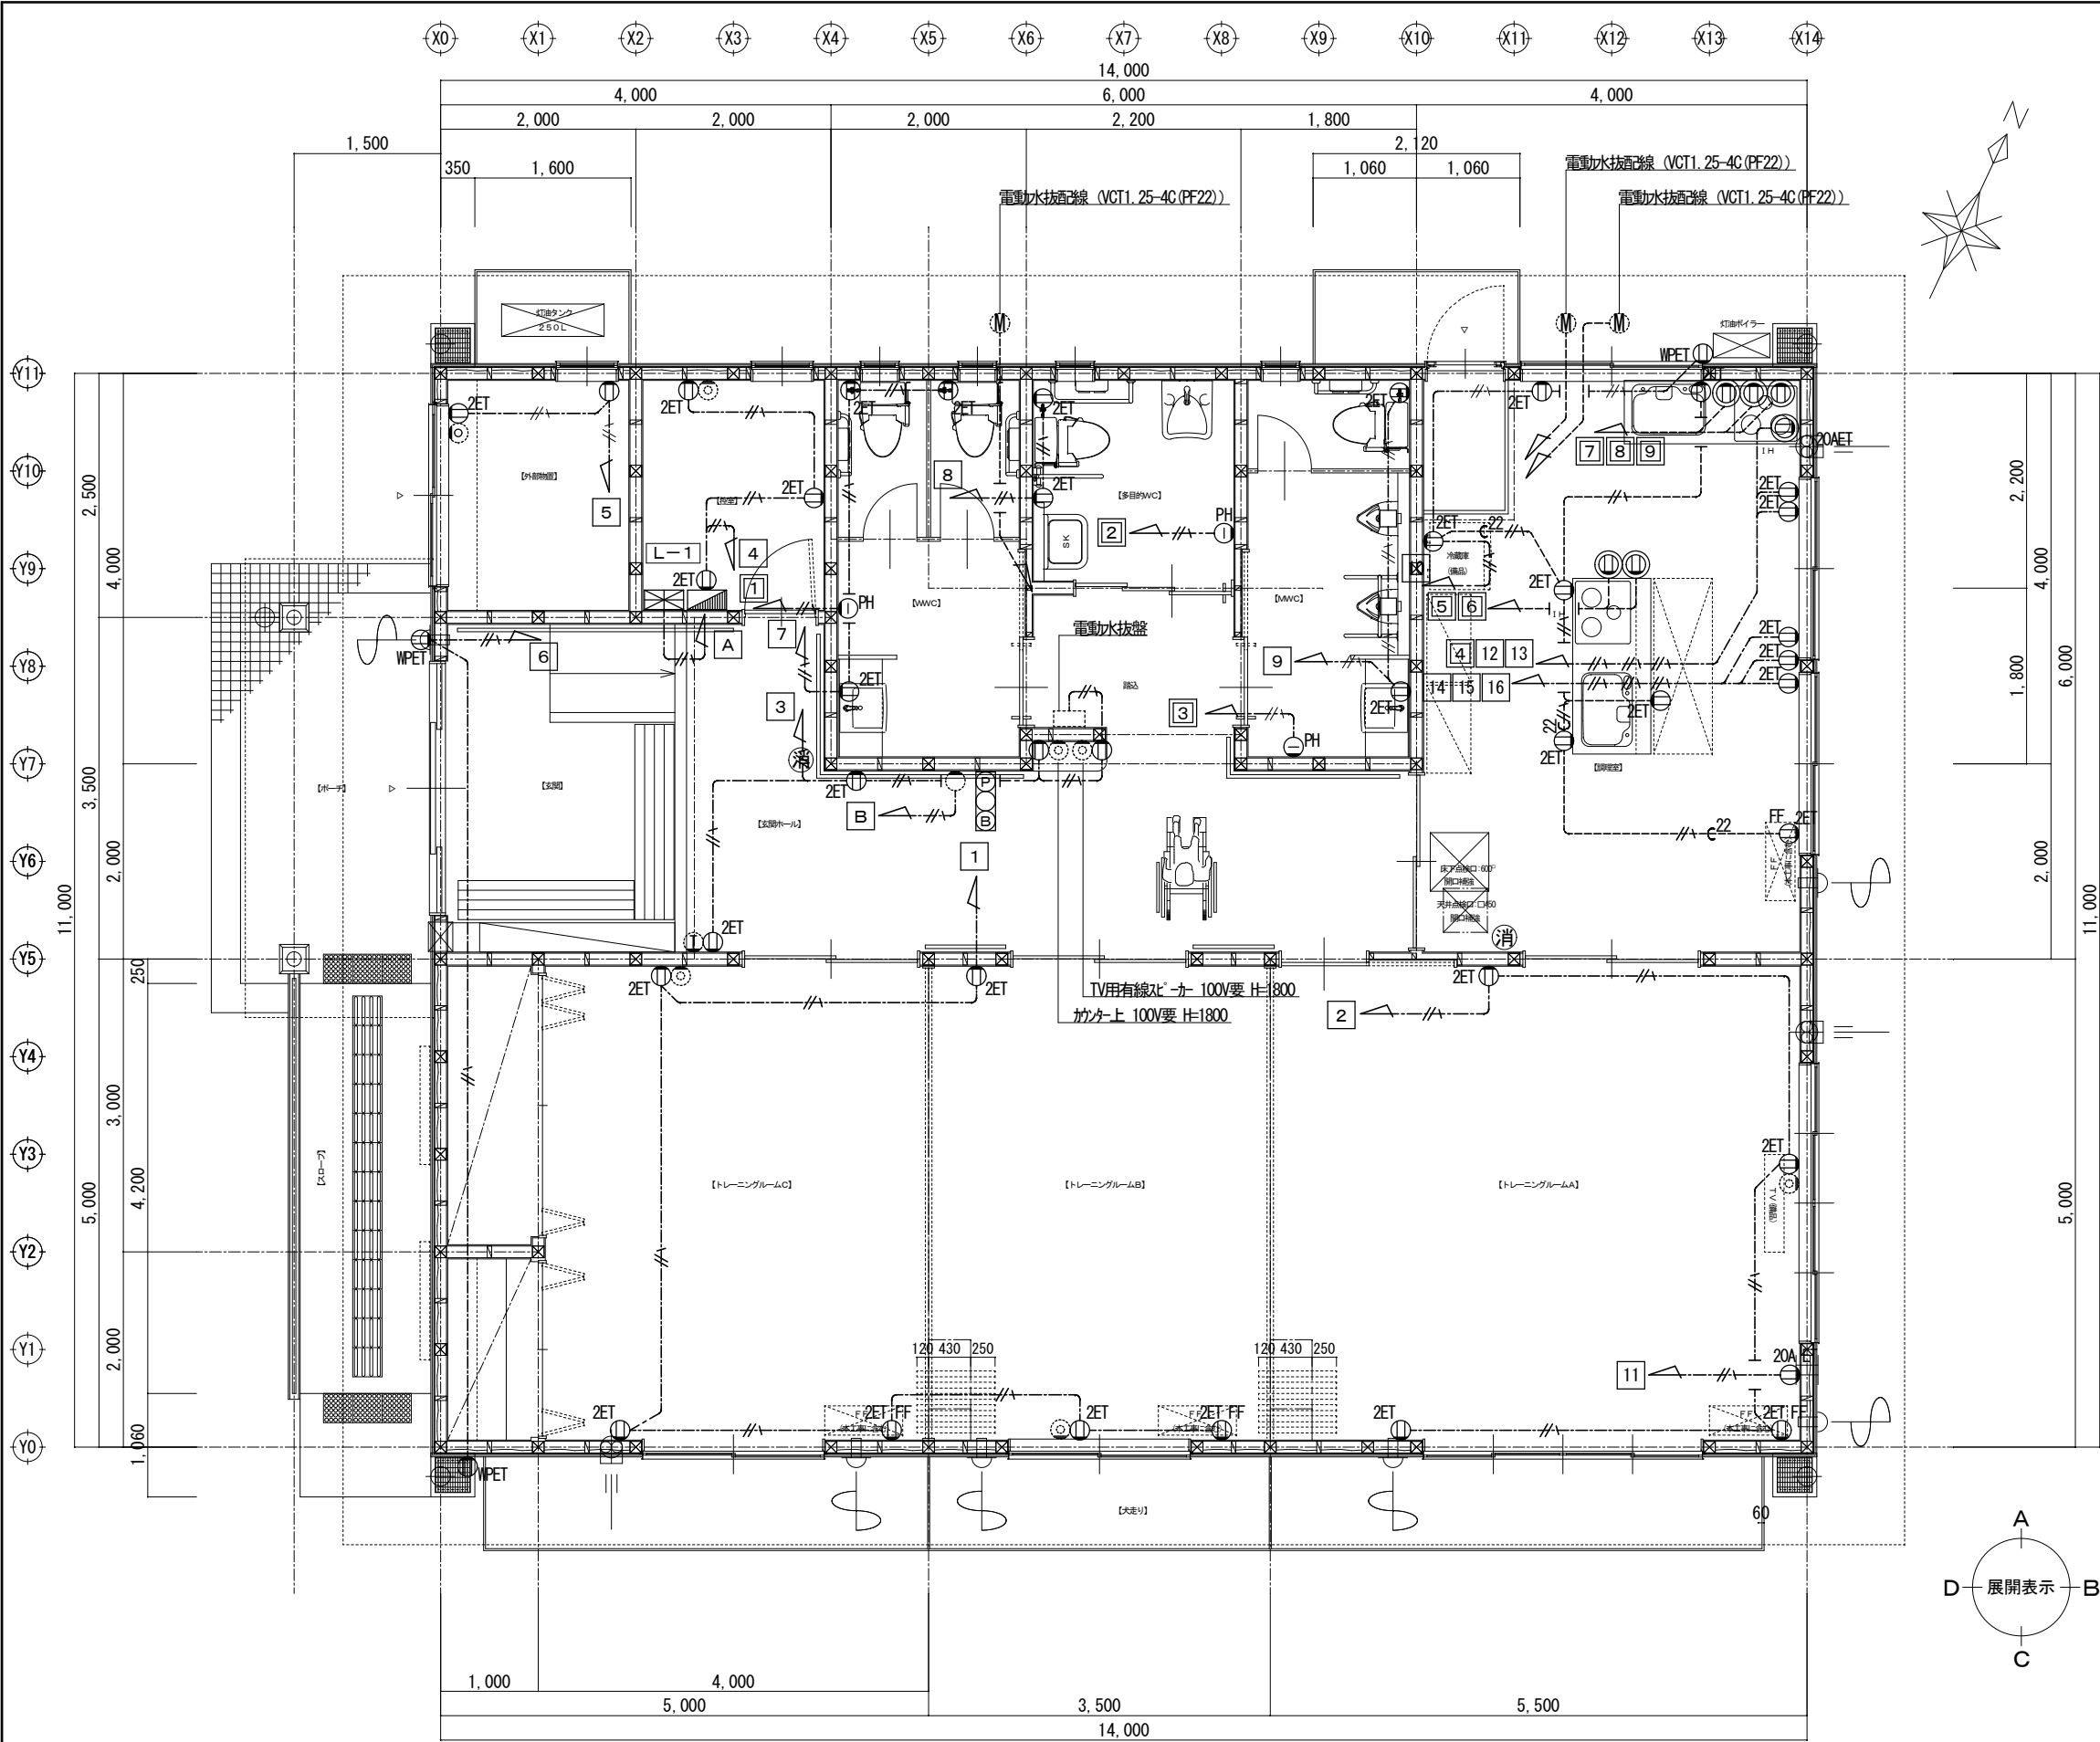

《換気設備凡例》

天井扇

壁扇＋外部アルミフード(防虫網付)

外部側：アルミフード(防虫網付)
内部側：プッシュ式レジスターφ100(防虫網付)
DAIKEN DK100MPS2-WAS(新ホワイト)

給気


排気

①換気種別の換気区画

特記なき配管、配線は下記による。

天井内いんぺい配管・配線床いんぺい配管・配線地中配管・配線露出配管・配線天井内ころがし配線VVF 2.0-3C (1芯E)" 2.0-2C" 1.6-3C (1芯E)" 1.6-3C" 1.6-2C①ZET 2P15A 2ヶ口 ET付①ET 2P15A ET付② 2P20A ET付③PH パネルヒーター用

1階平面図 1:50

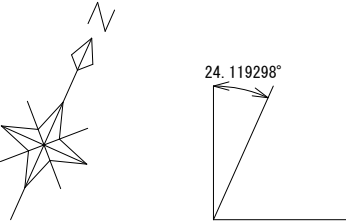

凡 例			
記 号	名 称	仕 様	規 格
———	給水管 (屋外埋設)	水道用耐衝撃性硬質塩化ビニル管	JIS K 6742 埋設深度 800H
———	給水管 (屋 内)	水道用硬質塩化ビニリング鋼管	JWWA K 116 SQP-VB
—— I	給 湯 管 (送 り)	水道用耐熱性硬質塩化ビニリング鋼管	JWWA K 140 SQP-HVA
———	排水 管 (屋 外)	硬質塩化ビニル管	JIS K 6741 屋外第一樹以降 (VU)
———	排水 管 (屋 内)	硬質塩化ビニル管	JIS K 6741 屋内～屋外第一樹まで (VP)
- - - - -	通 氣 管	硬質塩化ビニル管	JIS K 6741
—— G	ガ ス 管	配管用炭素鋼管 (白管)	
○→	仕 切 弁	JIS 10K	
⊗	不 凍 水 抜 栓	400L (BOX共)	
⊗	電 動 不 凍 水 抜 栓	400L (BOX共) 電動水抜栓 操作盤 配線制工事電気	
⊗ ⊗ ⊗	水 栓 類	寒冷地仕様	
— []	散 水 栓	寒冷地仕様 自動接手付 (BOX共)	
+O ◀	ガス栓、ガスコック		
Ⓜ	床 上 掃 除 口	OA	
Ⓜ—	通 気 金 物	VE	
○	塩ビ製小口径汚水樹	主管径 φ100 樹径 φ150	
———	水 栓 類	寒冷地仕様	
—— I	ド レ ン 管	硬質塩化ビニル管	
—— II	冷 媒 管	断熱被覆鋼管	
≡	丸 ダ ク ト	スパイラルダクト (厨房、多湿箇所はVPダクト)	

機 器 表


記号	機械名称	台数	仕 様						設置場所	参考品番	付帯工事
FF-1	FF式暖房機	3	FF式暖房機	暖房能力 2.63KW-7.41KW	燃料消費量 0.294-0.828L/h	薄形給排気筒	保護ガード		トレーニングルーム・C 調理室	FF-7000S	
FF-2	FF式暖房機	1	FF式暖房機	暖房能力 2.63KW-5.81KW	燃料消費量 0.294-0.649L/h	薄形給排気筒	保護ガード		トレーニングルーム2	FF-5000S	
VF-1	標準換気扇	4	壁形換気扇	690CM/H	19.5W 100V	SUSカバー-防鳥網付	コントロールスイッチ		トレーニングルーム・B・C 調理室	EX-25EK5-C P-25CVS4 W-252	
VF-4	パイプ用換気扇	5	壁形換気扇 24時間用	325CMH	35W 100v	SUS深形フード	ギャザリ付	コントロールスイッチ	トレーニングルームA 調理室 男子、女子トイレ 多目的トイレ	VD-1827 P-18VS3	
	給 気	4	室内レジスター-建築支給・設備取付						トレーニングルームABC調理室控え室	P-13VS3	
PH-1	パネルヒーター	2	壁掛形	863kcal/h	単相100V	1,000W			男子、女子トイレ	EP-45T 1000S	
PH-2	パネルヒーター	1	壁掛形	431kcal/h	単相100V	500W			多目的トイレ	EP-45T 500S	
WHO-1	石油給湯機	1	床置形	燃料消費量 4.1L/h	能力 36.0KW	出湯量 水温+40度 13L/min	単相100V 125W (ヒーター作動時)	圧縮 据置架台共	屋外	OGB-307YS・KD-5	
OT-1	オイルタンク	1	屋外据置式	198リッター	灯油用	溶解亜鉛メッキ鋼板	キャップ固定カバー	小出し専用バルブセット	バルブカバー	OT-2000MK	基礎150㎝別途

器 具 表


名 称			品番 (参考品番)			付属等 (参考品番)			室 名	男 子 ト イ レ	女 子 ト イ レ	屋 外	調 理 室	多 目 的 ト イ レ	合 計	備 考
洋風便器		CS670B				SS670BFL	TCF220	YH60M	暖房便座	2	2				4	
洋風便器 (車椅子対応便器)		CS20AB				SS308BA	TCF220	YH60M	暖房便座					1	1	
小 便 器		UFH507C				TEA624DFRX				2					2	
パリアール洗面器		L103A				TG600PFNOK	T9R							1	1	
マブライトカミナー、洗面器		ML45C1000M1X1				LM350CM			立水栓シラップ、固定用ブラケット	1	1				2	L=1.0
インテリアー		TS134LCY8S				木ビス				2	2			1	5	
パブリック用手摺 (樹脂被服)		T112CU2				小便器用				1					1	
跳ね上げ手摺		TS138HBR				木ビス								1	1	
化粧鏡		TS119FR13				608-760				1	1				2	
傾斜化粧鏡		LM631				照明付き								1	1	
甲板(マブライト)		ML95				ホックス・フスロ			小便用ニング用L=1.86	1					1	L=1.86
甲板(マブライト)		ML95				ホックス・フスロ			掃除流し用 L=0.8 右側端面加工品		1				1	L=0.8
調理室 流し台別途																

調理室器具表

調理実習室													
室 名													
名 称	品番 (参考品番)	付属等 (参考品番)	大 小 寸 法										
ステンレスカウンタートップ	TIKYZ180A1LZL	シルクエンボス S=L450. 39H=R450	1800	650	10	1							
センターホックネット	A1L		800	540	180	1							
エンドパネル	YEZPKS095W350	キッチンヨウ	18	655	905	1							
シンク用フロアキャビネット	YUJE5DE090W350	ドア・ホックネット・インナーストッカー付	900	640	828	1							
加熱機器用フロアキャビネット	YUIJG5RF090350R	IH用ダブルストッカー・シルバー	900	640	828	1							
入大カウンタートップ	TDEYZ180A1RZR	ソフトグレー	1870	970	40	1							
センターホックネット	A1R		800	540	180	1							
サイドパネル	YZHP1A086W350	テーブルタイプ用	18	685	810	1							
加熱機器用フロアキャビネット	YUJG5RV090W350	IH用ダブルストッカー・シルバー	900	640	828	1							
シンク用フロアキャビネット	YUJE5DE090W350	ドア・ホックネット・インナーストッカー付	900	640	828	1							
裏面用パネル	YZEP1A086W350	テーブルタイプ用	18	685	810	1							
支持金物	BTHK180	テーブルタイプ用	40	900	860	1							
シングルバー水栓	TKG31UPV50Z					1							
2口IH+ラジエントヒーター	CHDS6BSW	60両面・シルバー	599	563	230	1							
2口IH+ラジエントヒーター	CHDS6BSW	60両面・シルバー	599	563	230	1							
シングルバー水栓	TKG31UPV50Z					1							
フロントパネル	KWPAWBF180M	ブレンホワイト				2							
サイドパネル	KWPAWB260W	ブレンホワイト				1							
見切り材	KWS3BS	サイドパネル用				2							
接着剤セット	KWSSN					1							
コーキング材セット	KWSCW	ホワイト				1							
搬入施工費						2							

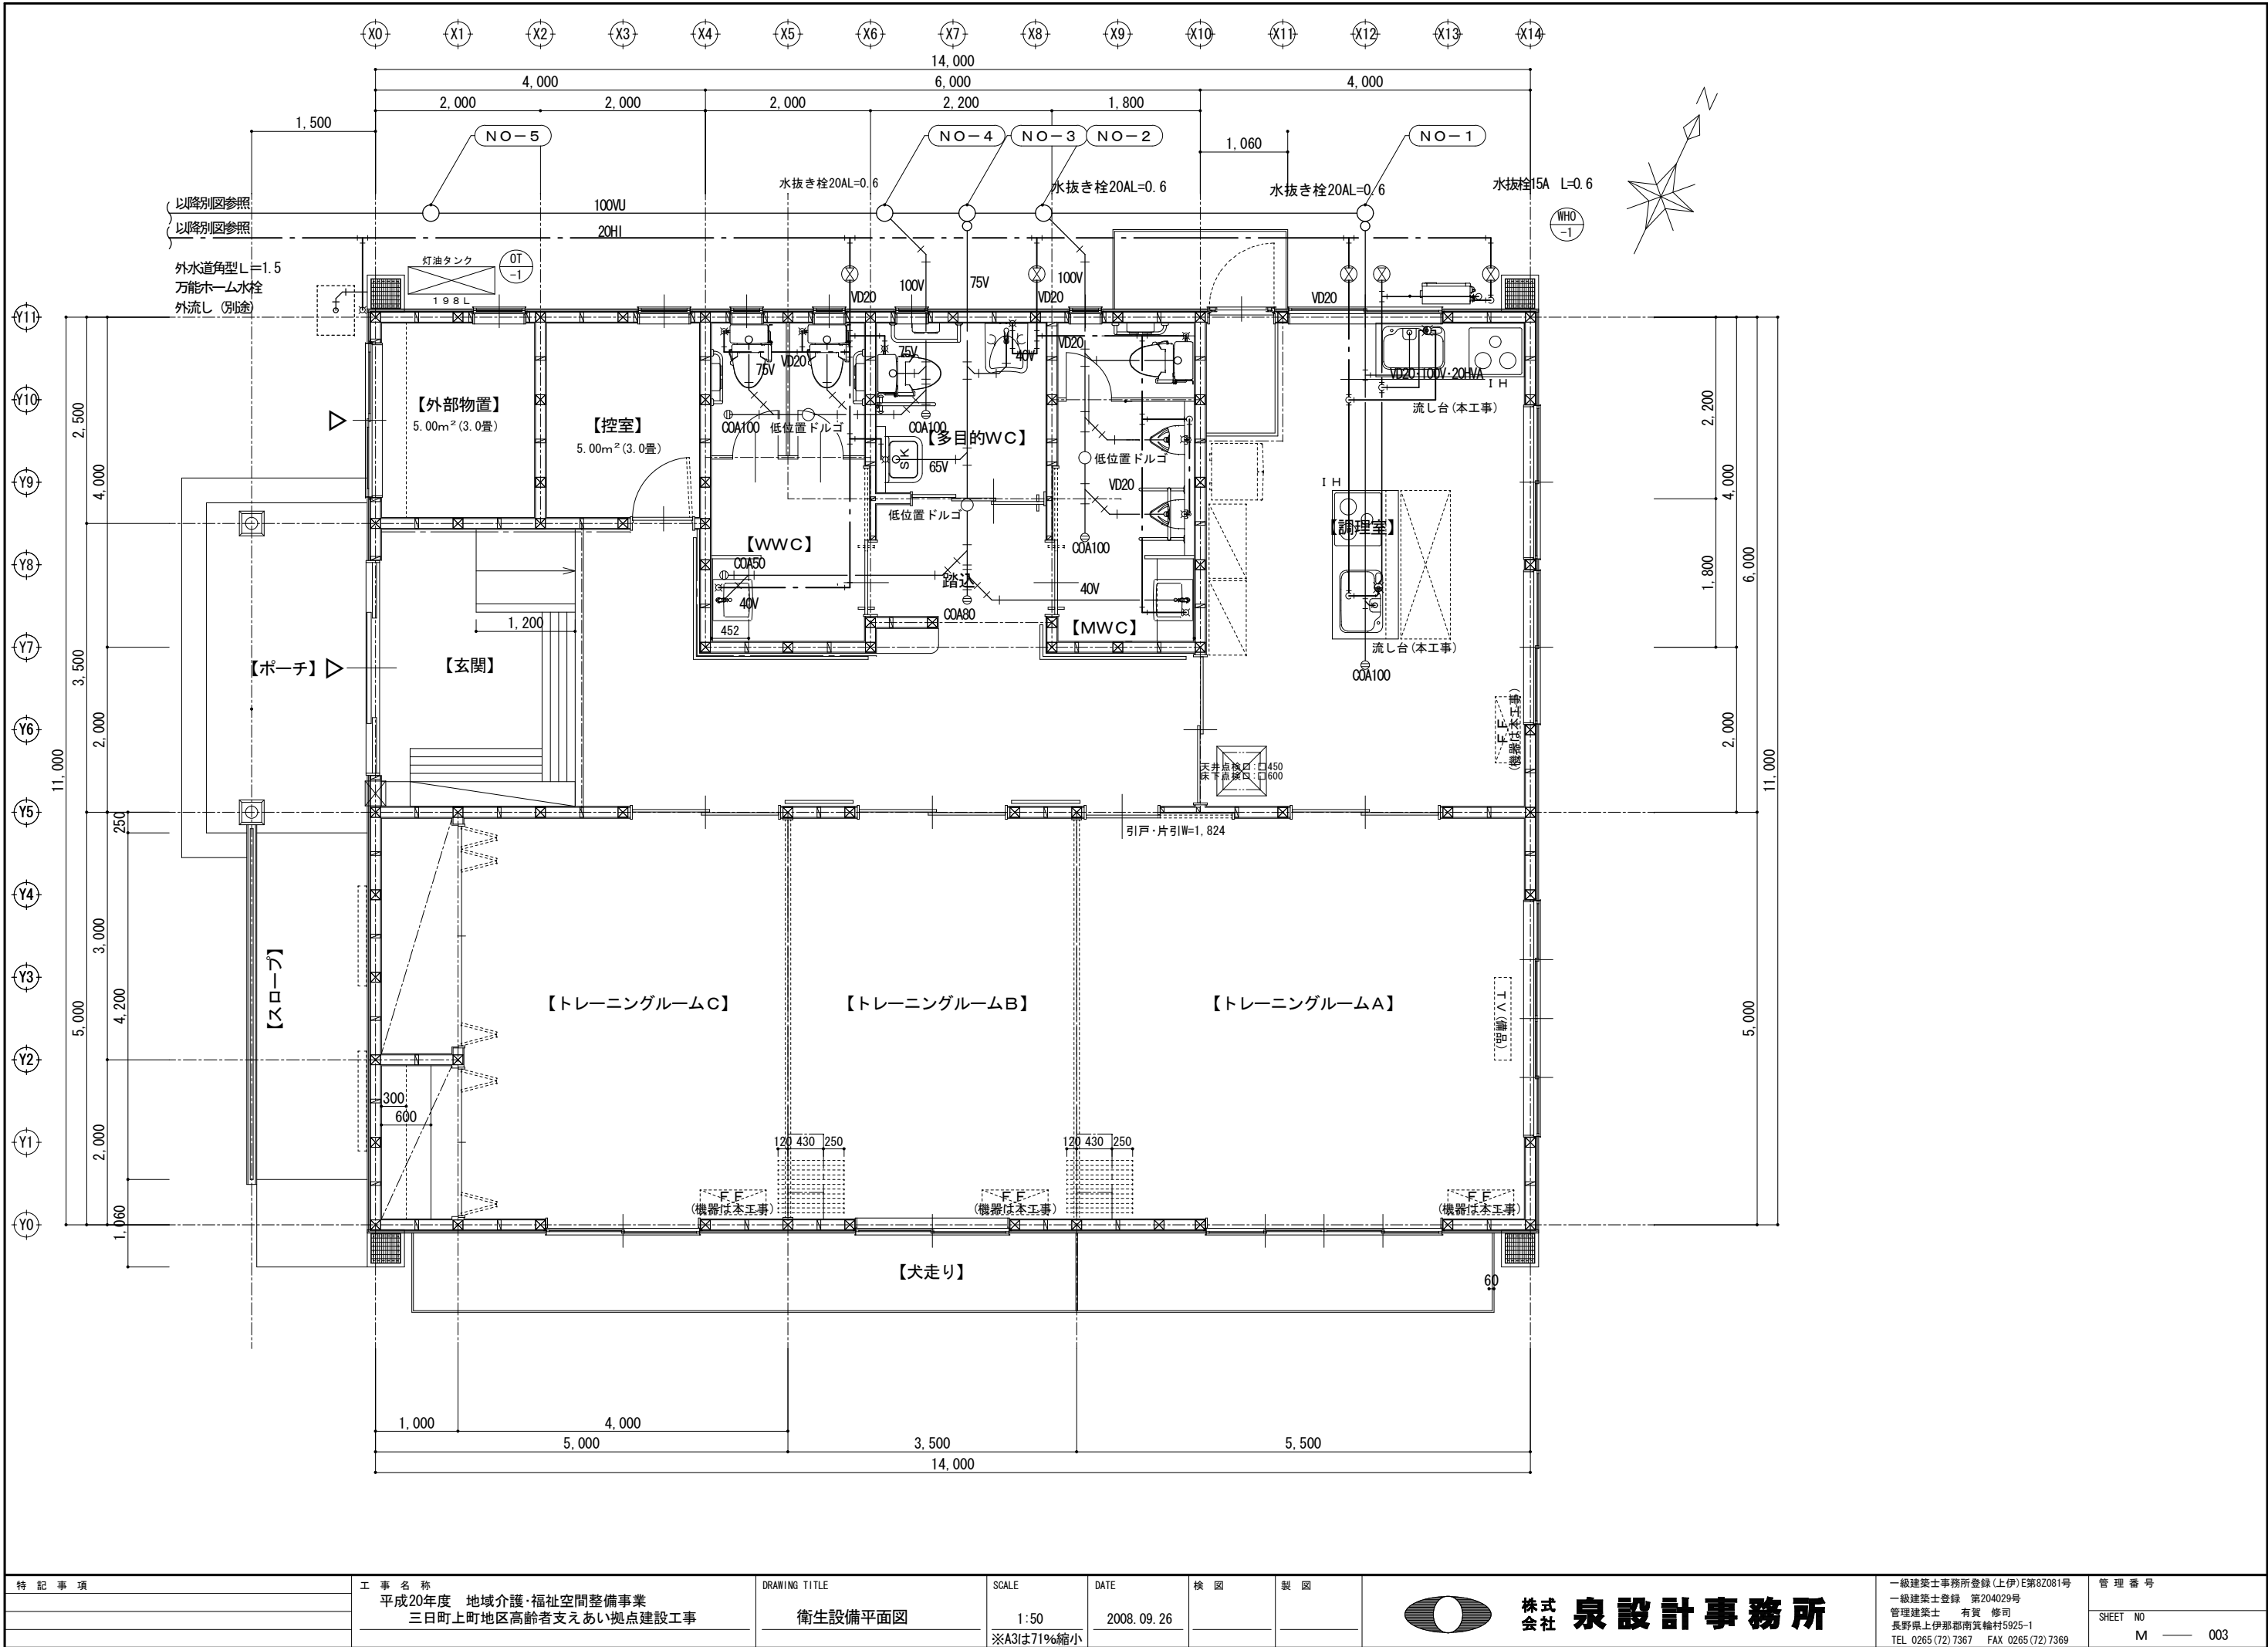

特記事項	工事名称 平成20年度 地域介護・福祉空間整備事業 三日町上町地区高齢者支えあい拠点建設工事	DRAWING TITLE 衛生設備平面図	SCALE 1:50 ※A3は71%縮小	DATE 2008.09.26	検図	製図	株式会社 泉設計事務所	一級建築士事務所登録(上伊)E第82081号 一級建築士登録 第204029号 管理建築士 有賀 修司 長野県上伊那郡南箕輪村5925-1 TEL 0265(72)7367 FAX 0265(72)7369	管理番号 SHEET NO M 003
------	--	--------------------------	----------------------------	--------------------	----	----	-------------	---	---------------------------

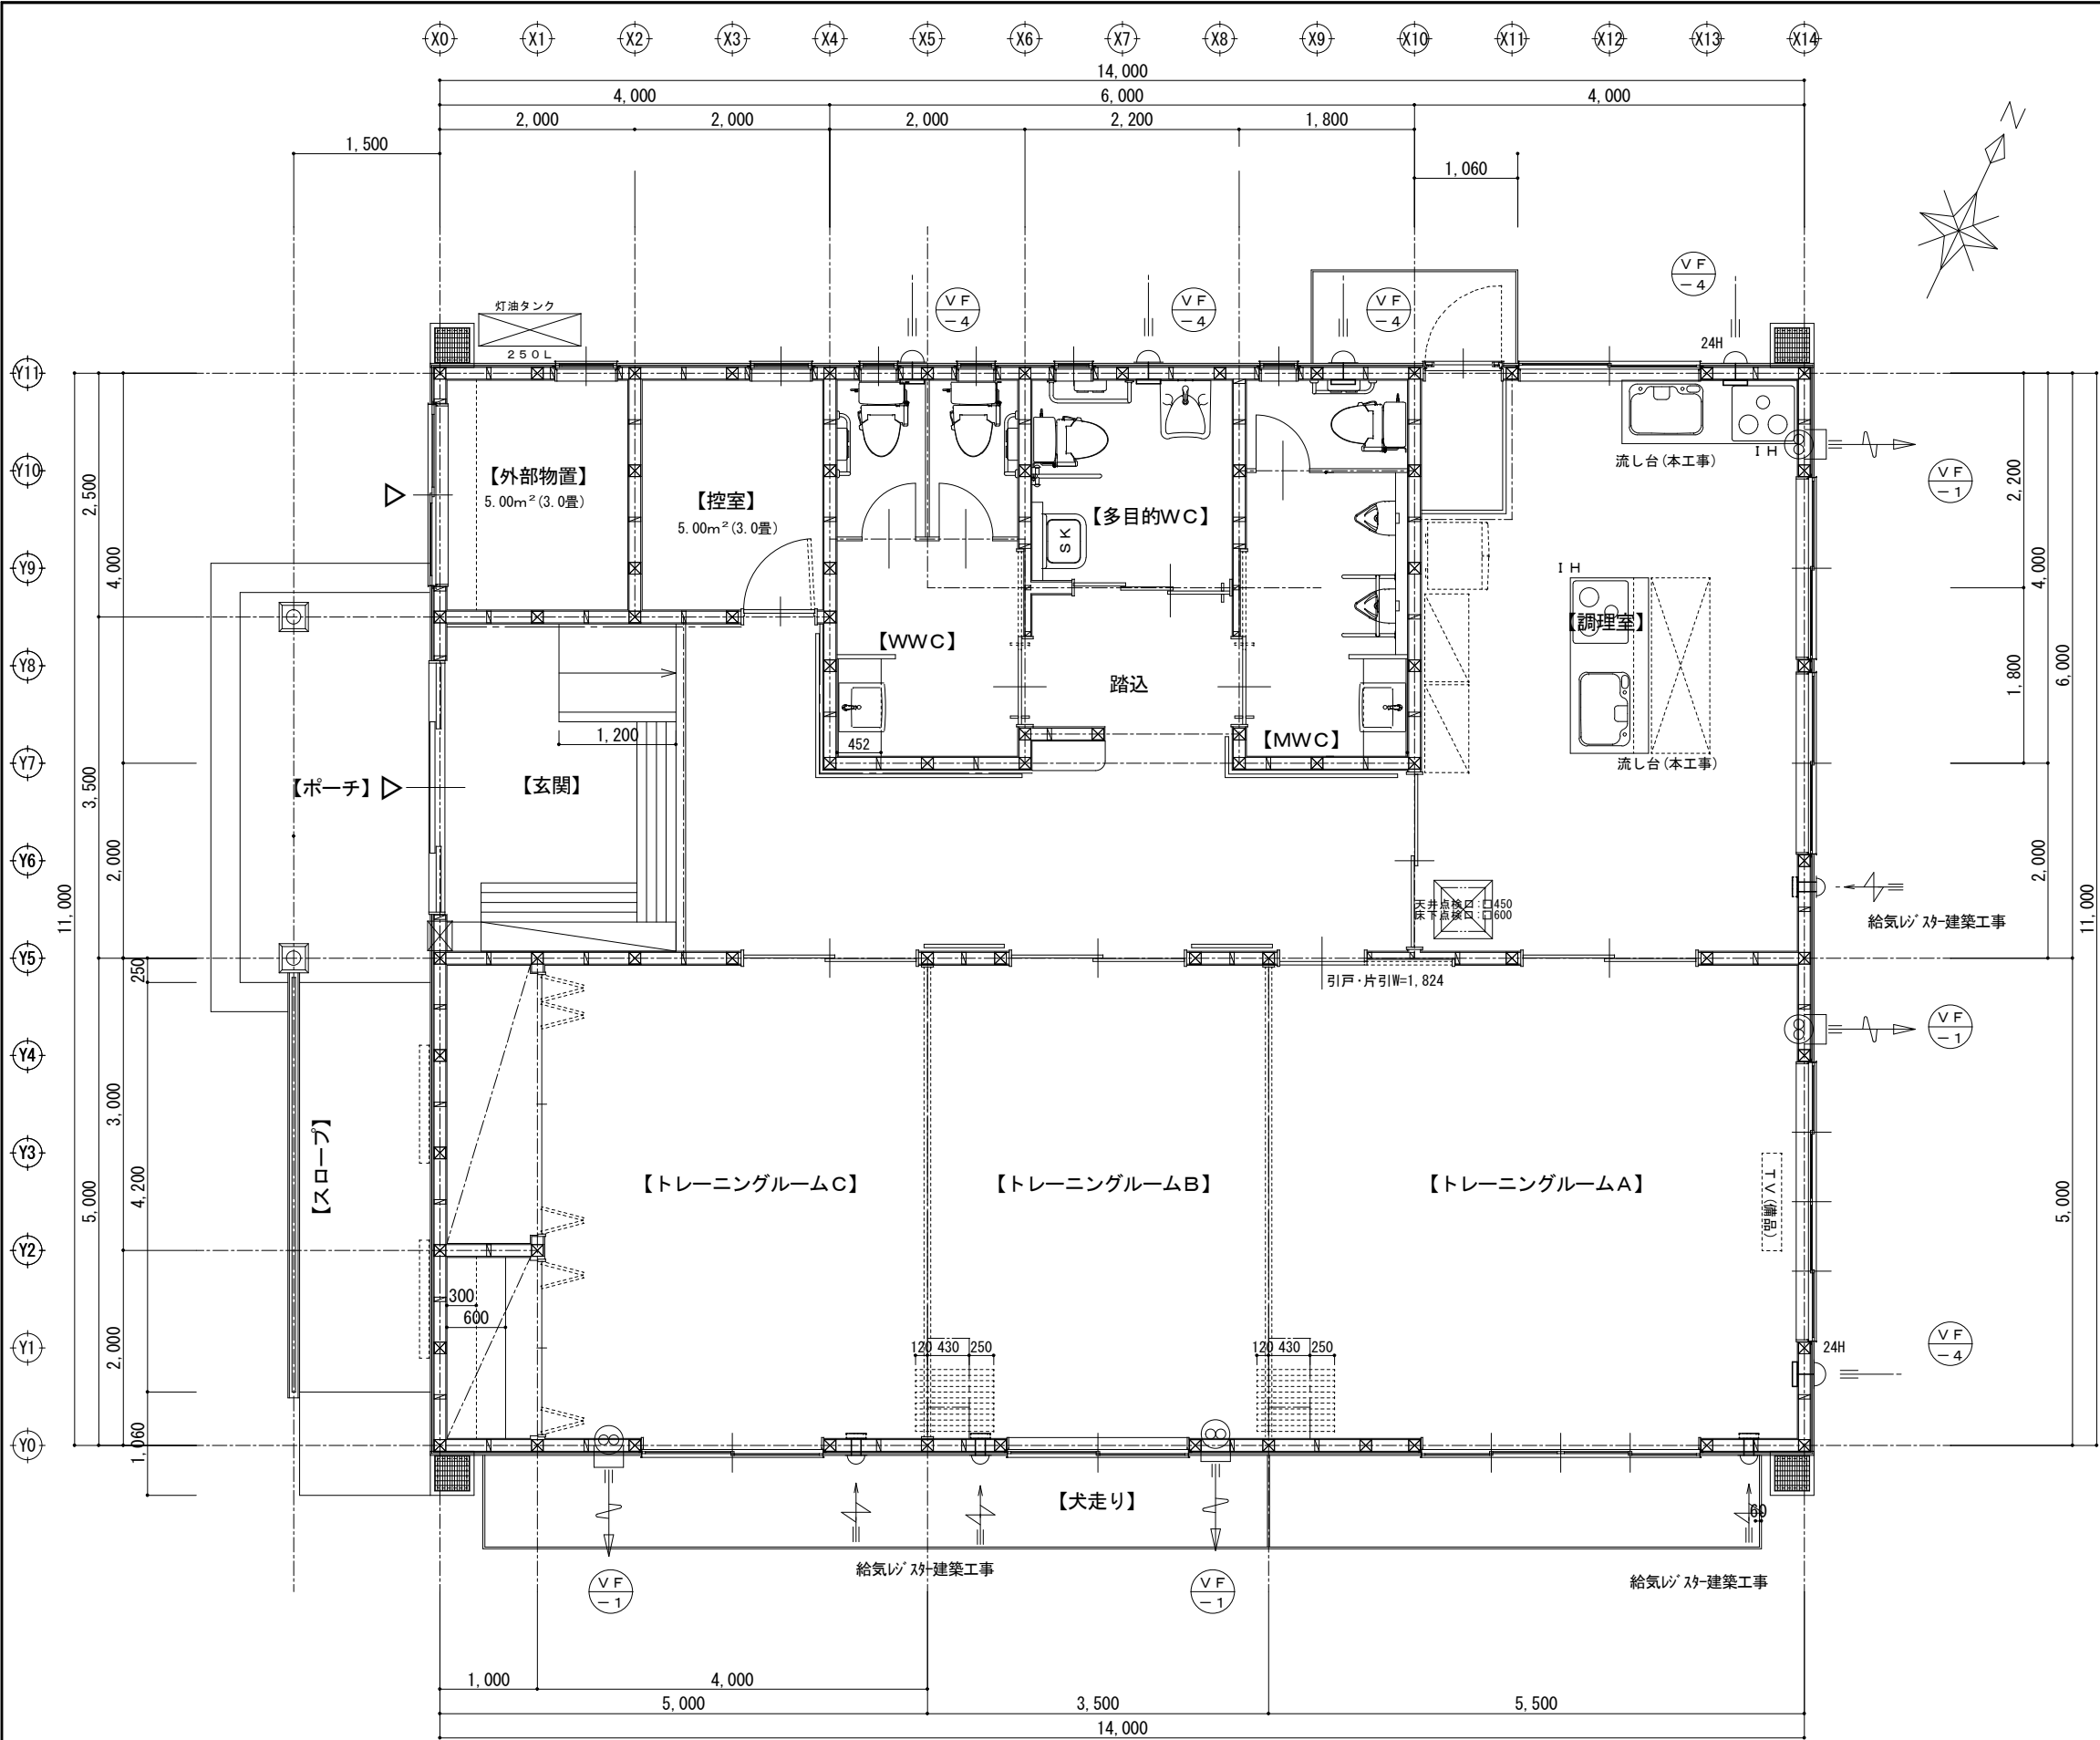

《換気設備凡例》

天井扇

壁扇＋外部アルミフード（防虫網付）

外部側：アルミフード（防虫網付）
内部側：プッシュ式レジスターφ100（防虫網付）
DAIKEN DK100MPS2-WAS（新ホワイト）

給気

排気

換気種別の換気区画

特記事項

工事名称
平成20年度 地域介護・福祉空間整備事業
三日町上町地区高齢者支えあい拠点建設工事

DRAWING TITLE
換気設備平面図

SCALE
1：50
※A3は71%縮小

DATE
2008.09.27


検 図


製 図

株式会社 泉設計事務所

一級建築士事務所登録（上伊）E第82081号
一級建築士登録 第204029号
管理建築士 有賀 修司
長野県上伊那郡南箕輪村5925-1
TEL 0265 (72) 7367 FAX 0265 (72) 7369

管理番号
SHEET NO
M 004

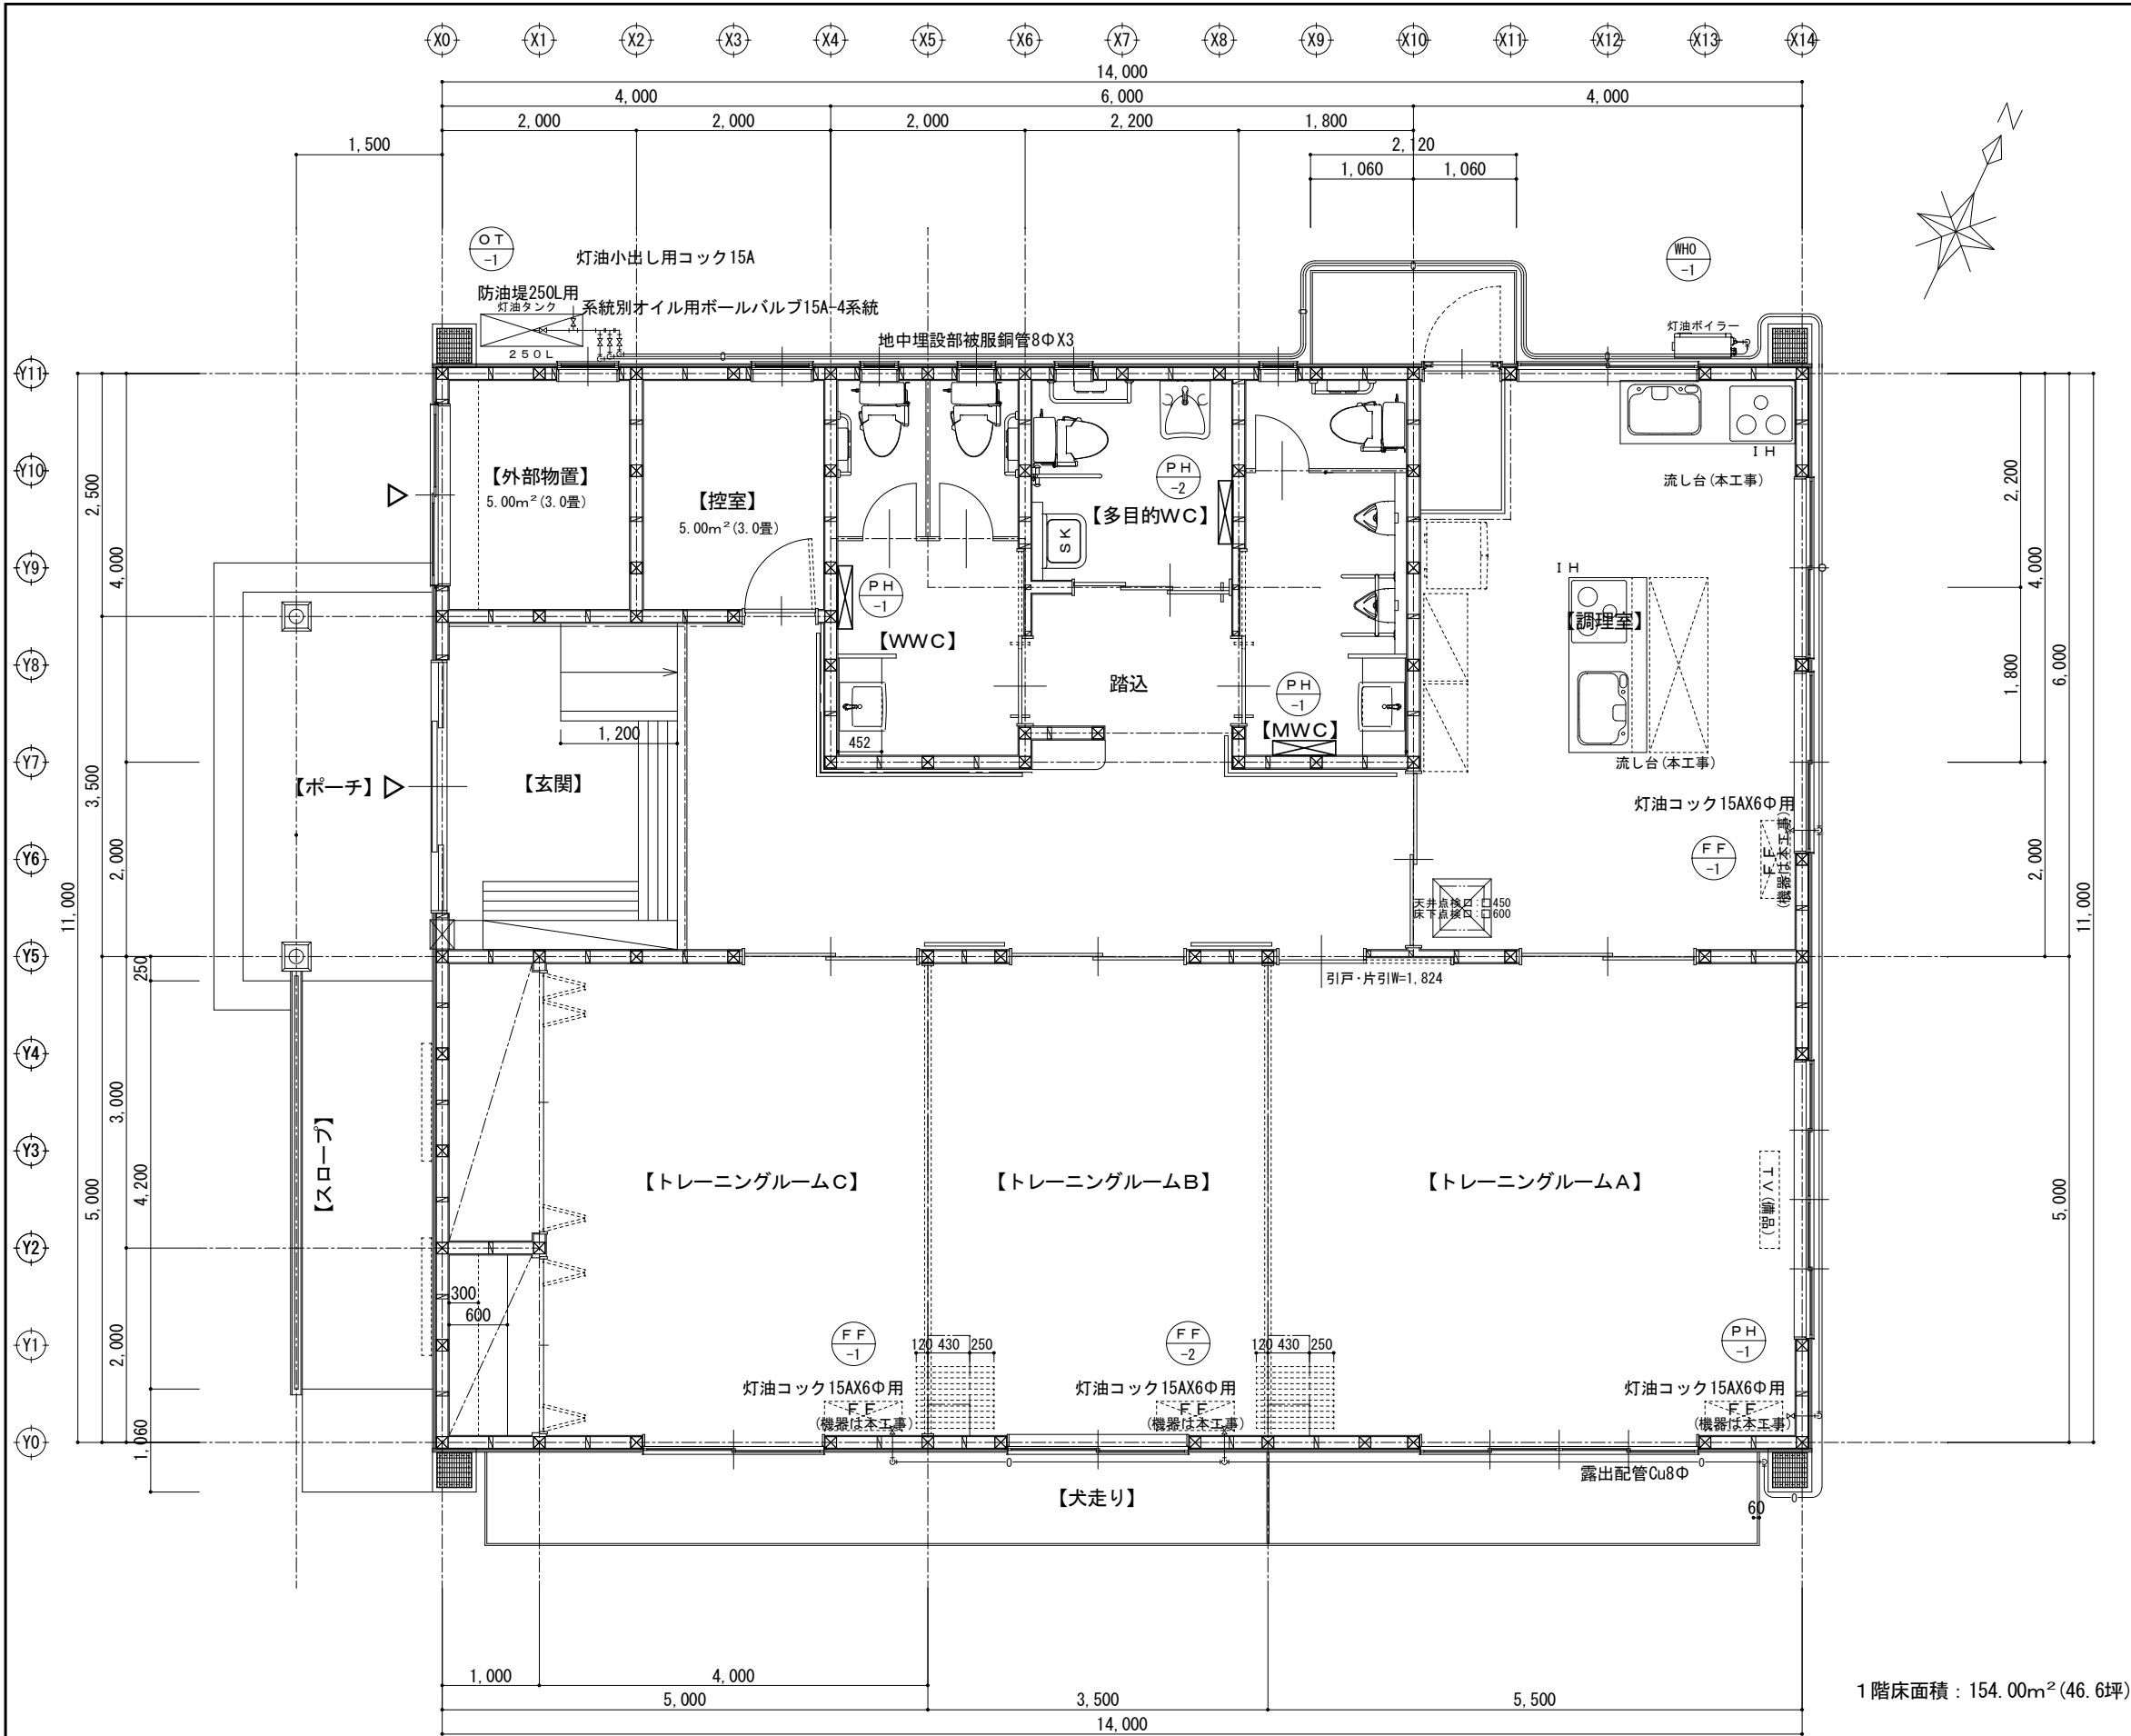

特記事項	工事名称	DRAWING TITLE	SCALE	DATE	検図	製図	 株式会社 泉設計事務所	一級建築士事務所登録(上伊)E第82081号	管理番号
	平成20年度 地域介護・福祉空間整備事業	暖房設備平面図	1:50	2008.09.26				一級建築士登録 第204029号	SHEET NO
	三日町上町地区高齢者支えあい拠点建設工事		※A3は71%縮小					管理建築士 有賀 修司 長野県上伊那郡南箕輪村5925-1 TEL 0265(72)7367 FAX 0265(72)7369	M 005